

3.083.038.712 Ria



ضمانتنامه

محل الصاق تمبر

تاریخ صدور : ۱۴۰۲/۰۳/۰۹
شماره سپام : ۰۹۵۵۰۰۲۶۸۴۲۹۴۱۴
شماره ضمانتنامه : ۱۰۵۳۹۴۳۵۳۷

انجام تعهدات



نسخه اصل مخصوص ذینفع

۲۲۴۸

کد

شعبه فیروزه -۹۵۵۰

مدیریت خراسان رضوی

نظر به اینکه آقای / خانم / شرکت اطلس سازان فیروزه ۱۴۰۰۹۹۹۸۹۱۸ با شناسه حقیقی / حقوقی

به نشانی استان خراسان رضوی ، شهرستان فیروزه ، بخش مرکزی ، شهر فیروزه ، محله بzugan ، خیابان کدپستی ۹۳۳۱۷۳۶۷۲۱ معلم ، خیابان امام خمینی ، پلاک + ، طبقه همکف

که از این پس اختصاراً (متقاضی) نامیده می شود به ضامن که از این پس اختصاراً (بانک) نامیده می شود اطلاع داده است

شماره قرارداد پایه ۳۷۰۰

قصد انتقاد قرارداد احداث ساختمان سوله انبار

تاریخ قراردا پایه ۱۴۰۲/۰۲/۳۱ با توزیع نیروی برق استان خراسان رضوی که از این پس اختصاراً

(کارفرما / ذینفع) نامیده می شود را دارد از متقاضی در مقابل کارفرما / ذینفع برای مبلغ (عدد) ۳,۰۸۳,۰۳۸,۷۱۲

(حروف) سه میلیارد و هشتاد و سه میلیون و سی و هشت هزار و هفتصد و دوازده ** ریال به منظور انجام تعهداتی که به موجب قرارداد

یادشده به عهده می گیرد تضمین و تعهد می نماید در صورتی که کارفرما / ذینفع کتبیا و قبل از انقضای سررسید این ضمانتنامه به بانک اطلاع دهد که متقاضی از اجرای هر یک از تعهدات ناشی از قرارداد یادشده تخلف ورزیده است، تا میزان

(عدد) ۳,۰۸۳,۰۳۸,۷۱۲ ریال، هر مبلغی (حروف) سه میلیارد و هشتاد و سه میلیون و سی و هشت هزار و هفتصد و دوازده *

را که کارفرما / ذینفع مطالبه کند به محض دریافت اولین تقاضای کتبی واصله از سوی کارفرما / ذینفع بدون آنکه احتیاجی به صدور اظهارنامه یا اقدامی از مجازی قانونی و قضایی داشته باشد، با ذکر نوع تخلف در وجه یا حواله کرد کارفرما / ذینفع

بپردازد. مدت اعتبار این ضمانتنامه تا آخر ساعت اداری روز اول اذر ماه یک هزار و چهارصد و دو است

این ضمانت نامه بنا به درخواست کتبی توزیع نیروی برق استان خراسان رضوی واصله تا قبل از پایان وقت اداری روز

خاتمه اعتبار، قابل تمدید می باشد و در صورتی که بانک قبل از خاتمه اعتبار این ضمانت نامه، نتواند یا نخواهد مدت آن را

تمدید کند و یا اطلس سازان فیروزه به هر نحو موجب این تمدید را فراهم نسازد، بانک متعهد است

در صورت مطابق بودن درخواست مطالبه وجه ضمانت نامه توسط ذینفع، وجه ضمانت نامه را در وجه و یا حواله کرد

توزیع نیروی برق استان خراسان رضوی پرداخت نماید.

مهر بر جسته و امضای شعبه

تلفن: ۰۵۱-۴۲۵۲۳۶۶۳

نشانیه شعبه: فیروزه - خیابان کمال الملک

۱- ذینفع محترم لطفا به مندرجات پشت برگه توجه فرماید.

۲- ضمانتنامه بدون مهر بر جسته فاقد اعتبار است.

صاحبکار : شرکت توزیع نیروی برق استان خراسان رضوی

موضوع قرارداد : احداث ساختمان سوله انبار مدیریت برق شهرستان نیشابور

پیمانکار : شرکت اطلس سازان فیروزه

شماره قرارداد: ۱۴۰۲/۱۱۰۰/۱۲/۲۷

سال قرارداد : ۱۴۰۲



معنی
بلطفه
تبریز



بسمه تعالیٰ

قرارداد شماره ۱۴۰۲/۱۱۰۰/۱/۲/۲۷

این قرارداد بین شرکت توزیع نیروی برق استان خراسان رضوی به شماره ثبت ۸۵۰۶ و شناسه ملی ۱۰۱۰۱۳۳۵۵۳۹ و کد اقتصادی ۴۱۱۱-۹۱۸۷-۹۸۱۹ که در این قرارداد صاحبکار نامیده میشود با نمایندگی آقایان محسن ذبیحی بعنوان مدیرعامل و رئیس هیئت مدیره امیررضا قیاسی به عنوان عضو هیئت مدیره از یک طرف و شرکت اطلس سازان فیروزه با شناسه ملی ۱۴۰۰۹۹۹۸۹۱۸ و شماره ثبت ۳۲ با نمایندگی آقایان علی محتمم مدیرعامل و جواد حصاری بعنوان رئیس هیئت مدیره که به استناد اساسنامه و آگهی تغییرات شرکت به شماره ۱۴۰۰/۰۲/۱۵ مورخ ۱۳۹۷۳۲۴۰۶۳۴۴۰۰۰۰۱ که اختیار امضا قرارداد را دارند و در این قرارداد پیمانکار نامیده می شود از طرف دیگر، بر اساس درخواست تامین خدمت به شماره ۱۴۰۱/۲۳۰۷۶/۷۰۰۰ و از محل اعتبارات سرمایه ای- طرح سرمایه گذاری در بخش عمومی و اداری- برنامه زمین و ساختمان منعقد می گردد.

ماده یک: موضوع قرارداد

موضوع قرارداد عبارتست از احداث ساختمان سوله انبار مدیریت برق شهرستان نیشابور به مترار حدود ۱۰۰۰ متر مربع در محل انبار مدیریت برق شهرستان نیشابور با تهیه و تامین کلیه کالاهای و لوازم مورد نیاز به شرح پیوست شماره ۱ (شرح خدمات و شرایط خصوصی).

۱-۱ این قرارداد بر اساس نتیجه مناقصه ای خدمات شماره ۱۴۰۱/۲/۱۴۲ و مجوز درخواست تامین خدمت به شماره ۱۴۰۱/۱۱۰۷۶/۷۰۰۰ مورخ ۱۴۰۱/۱۱/۱۹ تنظیم گردیده است.

ماده دو: مدت قرارداد

این قرارداد از زمان مبادله (ابلاغ از طرف صاحبکار) نافذ می باشد و مدت قرارداد با احتساب مدت زمان تجهیز کارگاه ۵ ماه شمسی می باشد و تاریخ شروع کار پس از ابلاغ قرارداد و نخستین صورتجلسه تحويل کارگاه می باشد ..

ماده سه: مبلغ قرارداد

مبلغ کل قرارداد برای انجام مفاد موضوع ماده یک قرارداد (بعد) ۶۱,۶۶۰,۷۷۴,۲۴۲ ریال (بحروف) شصت و یک میلیارد و ششصد و شصت میلیون و هفتاد و چهار هزار و دویست و چهل و دو ریال است؛ که بر اساس ریز مقادیر و قیمت‌های مندرج در پیوست شماره ۲ (جدول مقادیر و ریز قیمت‌ها) تعیین شده است (شامل کلا و عملیات) و این مبلغ تابع تغییرات کارها و کارهای جدید مندرج در ماده ۱۶ قرارداد می باشد.

تبصره ۱: در صورت درخواست پیمانکار معادل ۲۰ درصد مبلغ قرارداد به عنوان پیش پرداخت در مقابل ارائه تضمین معتبر و قابل قبول صاحبکار در وجه پیمانکار پرداخت می گردد. شایان ذکر است مبلغ پیش پرداخت به طور متناسب طی دوره از صورت وضعیت‌های پیمانکار کسر می گردد.

تبصره ۲: به این قرارداد هیچگونه تعلق نخواهد گرفت.

تبصره ۳: در صورت ارائه گواهی ثبت نام به عنوان مودی مالیات بر ارزش افزوده و درج مبلغ مالیات ارزش افزوده در صورت تحقق مالیات مذکور توسط صاحبکار قبل پرداخت خواهد بود.

تبصره ۴: پرداخت کلیه کسور قانونی و قراردادی بعده پیمانکار است.

کارشناس قراردادها	اداره خرید خدمت	امور تدارکات	دفتر نظارت و کنترل برنامه و پروژه	معاونت مهندسی و نظارت	
سماوه عشتی	بهزاد بیانی	محمد ذبیحی (پسری) نماینده کارگاه	سید حمید شهرلشی	حسن کریم پور	

تبصره ۵: در صد مکانیکی و دستی مبلغ قرارداد توسط دستگاه نظارت محاسبه و اعلام میگردد.

ماده چهار: شرایط پرداخت

پیمانکار موظف است متناسب با پیشافت کار و براساس ساختار شکست مربوط که به تایید دستگاه نظارت رسیده باشد حد اکثر در پایان هر ماه صورت وضعیت موقت کارکرد خود را تنظیم و تحويل دستگاه نظارت نماید. دستگاه نظارت حداکثر ظرف یک هفته نسبت به اظهار نظر کتبی اقدام خواهد کرد و در صورت عدم وجود نقص و تایید جهت پرداخت به امور مالی ارسال خواهد نمود و امور مالی ضمن کسر کسور قانونی و جرائم احتمالی نسبت به اعمال حساب اقدام مینماید.

ماده پنج: اسناد و مدارک قرارداد

این قرارداد شامل اسناد و مدارک زیر است:

۱- قرارداد حاضر

۲- پیوست شماره ۱ : شرح خدمات و شرایط خصوصی

۳- پیوست شماره ۲: جدول مقادیر و ریز قیمتها و ساختار شکست پرداخت

۴- پیوست شماره ۳ : آئین نامه مدیریت بهداشت ، ایمنی و محیط زیست HSE با کد ۱۵B54 و آئین نامه مدیریت پسماند که به رویت و اطلاع پیمانکار رسیده است و در سایت اینترنتی شرکت به آدرس WWW.KEDC.IR موجود می باشد.

۵- پیوست شماره ۴ : مشخصات فنی (مطابق پروژه های ابلاغی) ، دستورالعملها ، استانداردهای فنی (که این دستور العملها و استانداردها به رویت و اطلاع پیمانکار رسیده است و در سایت اینترنتی شرکت به آدرس WWW.KEDC.IR موجود می باشد)

۶- پیوست شماره ۵ : نقشه های اجرایی

۷- پیوست شماره ۶ : برنامه زمانبندی که پس از ابلاغ قرارداد حد اکثر ظرف مدت ۴۸ ساعت برنامه زمانبندی تفصیلی (cpm) (توسط پیمانکار تهیه و به تایید دستگاه نظارت برساند)

اسناد تکمیلی که حین اجرای کار و به منظور اجرای قرارداد به پیمانکار ابلاغ میشود یا بین طرفین قرارداد مبادله می گردد جزو اسناد و مدارک قرارداد به شمار می آید این اسناد باید در چهار چوب اسناد و مدارک قرارداد تهیه شود این اسناد ممکن است که به صورت مشخصات فنی، نقشه، دستور کار و صورت مجلس باشد.

تبصره ۵ : در صورت وجود دوگانگی بین اسناد و مدارک قرارداد ، مفاد قرارداد به دیگر اسناد و مدارک قرارداد اولویت دارد هرگاه دوگانگی مربوط به مشخصات فنی باشد اولویت به ترتیب با مشخصات فنی خصوصی، نقشه های اجرایی و مشخصات فنی عمومی است و اگر دوگانگی مربوط به بهای کار باشد ساختار شکست پرداخت بر دیگر اسناد و مدارک قرارداد الوبت دارد.

ماده شش: دستگاه نظارت

۱- نظارت بر اجرای تعهدات پیمانکار که بر طبق این قرارداد تقبل نموده است از طرف صاحبکار به عهده دفتر نظارت و کنترل پروژه بعنوان ناظر و معاونت مهندسی و نظارت بعنوان ناظر عالیه که در این قرارداد دستگاه نظارت نامیده می شود واگذار گردیده است و پیمانکار مکلف است خدمات موضوع قرارداد را تحت نظارت دستگاه مذکور اجرا نماید. بدیهی است نظارت دستگاه یاد شده رافع مسئولیتهای پیمانکار نمی باشد.

تبصره ۶ : با توجه به اینکه دستگاه نظارت مقیم کارگاه نمی باشد لذا نظارت بر عملکرد اینمی کارگاه بعهده پیمانکار است و بین منظور پیمانکار بایستی یک نفر از کارکنان خود را قبل از شروع بکار که به تایید اداره کار و امور اجتماعی رسیده باشد را بعنوان سپریرست و ناظر اینمی به صاحبکار معرفی نماید. ضمنا برای کارگاه های بالای ۲۵ نفر ، این نیرو بایستی مستقل از نیروهای اجرایی باشد.

کارشناس قراردادها	اداره خرید خدمات	امور تدارکات	دفتر نظارت و کنترل برنامه و پروژه	معاونت مهندسی و نظارت	
سامانه عشرتی	جهنود بیان برق	محمدصادق قنبری	سید حمید شهرآینی	حسن کریم پور	

بدهیه است نظارت دستگاه یاد شده رافع مسئولیتهای پیمانکار و نظارت نامبرده به اعمال و نحوه کار کارگران در کارگاه مربوطه خود نمی باشد.

تبصره ۷: پیمانکار موظف به همکاری و فراهم نمودن تسهیلات لازم برای بازرگانی صاحبکار و یا نمایندگان وی می باشد.

۶-۲- عملیات اجرایی پیمانکار، همیشه باید زیر نظر و با اطلاع دستگاه نظارت انجام شود. نظارتی که از طرف صاحبکار و دستگاه نظارت در اجرای کارها به عمل می آید به هیچ روی، از میزان مسئولیت پیمانکار نمی کاهد.

نظارت مستقیم بر کار پیمانکاری در محدوده کارگاه و در موارد خاص (برای ساخت قطعات و تجهیزات) در خارج از کارگاه انجام می شود. در هر حال پیمانکار باید گزارش پیشرفت اقدامهایی را که در خارج از کارگاه به منظور انجام تعهدات پیمان انجام می دهد، به دستگاه نظارت تسلیم کند.

۶-۳- دستگاه نظارت ، تنها مرجع فنی پیمانکار برای اجرای موضوع قرارداد از سوی صاحبکار است.

هرگونه تغییرات اظهار نظرهای فنی و اصلاحات مورد نظر پیمانکاران ، سازندگان و بازرسان فنی، پس از هماهنگی با دستگاه نظارت انجام می گیرد و توسط وی به پیمانکار ابلاغ می شود مواردی که دستگاه نظارت ، موظف به کسب مجوز از صاحبکار ، برای انجام وظایف نظارت است، در اسناد مدارک قرارداد تعیین شده است.

۶-۴- دستگاه نظارت به منظور اطمینان از صحت اجرای کار، اقدام به آزمایش مصالح یا کارهای انجام یافته می کند. هزینه انجام آزمایشها بر عهده صاحبکار است ، مگر آنکه در اسناد و مدارک قرارداد ترتیب دیگری هم پیش بینی شده باشد، هرگاه نتایج این آزمایشها با آنچه که در مدارک فنی تعیین شده است تطبیق نکند، پیمانکار متوجه است که مصالح و کارها را طبق دستور دستگاه نظارت اصلاح کند. هزینه انجام این اصلاحات به عهده پیمانکار است، مگر آنکه نقص موجود مربوط به مدارک فنی باشد.

پیمانکار موظف است که برای نمونه برداری از مصالح یا انجام هر نوع آزمایش، تعداد لازم کارگر به صورت موردي و موقت، به طور رایگان در اختیار دستگاه نظارت بگذارد.

۶-۵- در صورتی که دستگاه نظارت مواردی از عدم رعایت مشخصات فنی نقشه ها و دیگر مدارک فنی قرارداد را در اجرای کارها مشاهده کند، با ارسال اخبارهای ای، اصلاح کارهای معیوب را در مدت مناسبی که با توجه به حجم و نوع کار تعیین می نماید از پیمانکار می خواهد. اگر پس از پایان مهلت تعیین شده، پیمانکار نسبت به اصلاح کارها اقدام نکند، صاحبکار می تواند خودش کارهای معیوب را اصلاح کند و هزینه های مربوط را به اضافه ۱۵ درصد، از مطالبات پیمانکار کسر کند. در صورتی که عدم توجه به اخطر دستگاه نظارت برای اصلاح هر کار معیوب از سوی پیمانکار تکرار شود صاحبکار می تواند پیمان را طبق ماده ۲۰ فسخ نماید.

۶-۶- صاحبکار در مدت اجرای پیمان، هر موقع که لازم بداند، توسط نمایندگان خود، عملیات پیمانکار را بازرگانی می کند. پیمانکار موظف است که هر نوع اطلاعات و مدارکی را که مورد نیاز نباشد، در اختیار نمایندگان صاحبکار بگذارد و تسهیلات لازم را برای انجام این بازرگانیها فراهم سازد.

۶-۷- اگر صاحبکار در طول مدت قرارداد ، تصمیم به تغییر دستگاه نظارت بگیرد، این تصمیم باید دست کم یک ماه پیشتر به اطلاع پیمانکار برسد. پیمانکار و دستگاه نظارت موظف هستند که تکلیف آزمایشها ناتمام ، صور تجلیسه های در دست اقدام و صورت کارکردهای در حال انجام رسیدگی را روشن کنند. در صورتی که پیمانکار به شرح پیشگفته عمل نکند، صاحبکار مستقیماً به جای دستگاه نظارت تکلیف کارهای ناتمام را روشن می کند و هزینه های مربوط به این اقدام را به حساب بدھی پیمانکار منظور می نماید.

کارشناس قراردادها	اداره خرید خدمت	امور تدارکات	دفتر نظارت و کنترل برنامه و پروژه	معاونت مهندسی و نظارت	
سامانه عشرتی	بهزاد بیانی	محمدصادق قنبری	سید حمید شهرآثینی	حسن کریم پور	

ماده هفتم: دوره تضمین

پیمانکار، خدمات موضوع این قرارداد را از تاریخ صدور گواهی تحويل موقت به مدت یکسال شمسی تضمین می نماید. اگر در دوره تضمین به تشخیص صاحبکار یا دستگاه نظارت معایب و نقایصی در کار مشهود شود که ناشی از عملکرد پیمانکار باشد، پیمانکار متعهد است، حداکثر طرف مدت ۱۵ روز از تاریخ ابلاغ کتبی اقدام به رفع معایب و نقایص با هزینه خود نماید و گزارش رفع نواقص را به صاحبکار یا دستگاه نظارت اعلام نماید.

هرگاه پیمانکار در انجام این تعهد، قصور ورزد یا مسامحه کند صاحبکار حق دارد آن معایب یا نقایص را وکالتاً و یا به هر ترتیب که مقتضی بداند رفع و هزینه آن را به اضافه ۱۵ درصد هزینه بالاسری بدون انجام تشریفات قضائی و اداری از محل سپرده حسن انجام کار و یا هر نوع تضمین و مطالبات و یا سپرده وی برداشت نماید. پیمانکار حق هیچگونه اعتراض نسبت به میزان هزینه بعمل آمده را نخواهد داشت. در صورتی که سپرده مذکور تکافوی جبران هزینه های فوق را ننماید، پیمانکار مکلف به پرداخت آن می باشد.

در دوره تضمین چنانچه خسارت جانی و مالی ناشی از عملکرد پیمانکار به صاحبکار و یا اشخاص ثالث وارد گردد، پیمانکار ضامن جبران آن خسارت خواهد بود.

ماده هشتم: تأییدات پیمانکار

- ۱- پیمانکار تمام اسناد و مدارک موضوع ماده ۵ قرارداد را مطالعه و از مفاد آن کاملاً آگاه شده است.
- ۲- پیمانکار نسبت به تامین نیروی انسانی مورد نیاز و تدارک تجهیزات، ماشین آلات و ابزار اجرای کار، در محل اجرای کار یا از نقاط دیگر اطمینان یافته است.
- ۳- پیمانکار محدوده اجرای کار را روئیت و بررسی کرده و از وضعیت زمین، آب و هوا، و امکان اجرای کار در فصول مختلف سال اطلاع یافته است.
- ۴- پیمانکار در قیمت پیشنهادی، سود مورد نظر خود و تمام هزینه های حمل و نقل و هزینه های ناشی از مفاد قرارداد را درنظر گرفته و هیچ موردی باقی نمانده است که بعداً در مورد آن استناد به جهل خود نماید و لذا حق هیچگونه درخواست وجه اضافی نخواهد داشت.
- ۵- از قوانین و مقررات مربوط به کار، بیمه های اجتماعی، مالیاتها، عوارض و دیگر قوانین و مقررات، که تا تاریخ تسلیم پیشنهاد معمول و مجرباً بوده است، کاملاً مطلع بوده و متعهد است همه آنها را رعایت نماید. در هر حال، مسئولیت عدم رعایت قوانین و مقررات یاد شده، بر عهده پیمانکار است.
- ۶- پیمانکار تایید می نماید که از کلیه مفاد مبحث ۱۲ مقررات ملی ساختمان آگاه است و در اجرای این قرارداد بکار می بندد.
- ۷- پیمانکار تایید می نماید پیوست HSE عملیات ساختمانی را اجرا خواهد کرد.

ماده نهم: تعهدات پیمانکار

- ۹- تهیه کالاها و لوازم مورد نیاز قرارداد از نوع درجه یک بعده پیمانکار است. پیمانکار موظف است کالا و مصالح مورد نیاز پروره را بر اساس استاندارد و مطابق الزامات آخرين ویرایش مبحث ۵ ام مقررات ملی، نشریه ۵۵ سازمان برنامه ریزی و نظارت راهبردی ریاست جمهوری و لیست مورد تایید صاحبکار تهیه و قبل از استفاده در پروره به تایید دستگاه نظارت برساند. فراهم آوردن مکان مناسب دپوی استاندارد کالا و مصالح تهیه شده در محل پروره بر عهده پیمانکار می باشد. در صورت درخواست دستگاه نظارت و در هر مقطع زمانی از برنامه زمانبندی پروره، پیمانکار موظف به ارائه نتایج آزمایشگاهی مربوط به کیفیت کالا و مصالح تهیه وبا استفاده شده در پروره بوده و در صورت عدم تایید دستگاه نظارت ملزم به تغییر کالا و مصالح می باشد.

کارشناس قراردادها	اداره خرید خدمت	امور تدارکات	دفتر نظارت و کنترل برنامه و پروره	معاونت مهندسی و نظارت	
سمانه عشری	بهزاد بیانی	محمدصادق قنبری	سید حمید شهرآستانی	حسن کریم پور	ما

۹-۲- تهیه لوازم و ابزار کار اینمنی فردی و گروهی مورد نیاز و سایر تجهیزات (برابر استانداردها و دستورالعمل ها) به عهده پیمانکار بوده و صاحبکار در این خصوص هیچگونه مسئولیتی ندارد. نظارت بر استفاده صحیح و به موقع از لوازم فردی و گروهی بر عهده پیمانکار می باشد. همچنین تامین انواع تجهیزات ، ابزار و ماشین آلات مورد نیاز انجام تعهدات قرارداد (از جمله کمپرسور، موتور جوش، بیل مکانیکی ، وانت ، بالابر ، جرثقیل و ...) به عهده پیمانکار می باشد ضمیمه مسئولیت اینمنی و نظارت بر نحوه کار آنها و همچنین بررسی فنی تمامی وسایل نقلیه بصورت روزانه و اقدام جهت اخذ بیمه نامه های مورد نیاز از طریق مقتضی قبل از کار به عهده پیمانکار می باشد و در صورت تامین برخی از آنها توسط صاحبکار به درخواست پیمانکار، اجاره توافقی مربوطه از صورت وضعیت های پیمانکار کسر خواهد شد.

۹-۳- تهیه البسه مناسب کار جهت کارگران برابر نظر صاحبکار به عهده پیمانکار می باشد.

۹-۴- پیمانکار ملزم است که خدمات موضوع قرارداد را با استفاده از تجهیزات ، ابزار ، ماشین آلات استاندارد و مطابق روشهای استاندارد های مورد قبول صاحبکار با دقت و جدیت انجام دهد . به جهت عدم امکان نظارت اینمنی مستمر بر فعالیت پیمانکار و اصل واگذاری تصدی گری به بخش خصوصی ذی صلاح و تعاریف مواد ۱ و ۲ از قانون کار و رابطه مستقیم قراردادی فی مابین پیمانکار با کارگران تحت امر خود ، مسئولیت هرگونه حوادث جانی و مالی و پاسخگویی آن ، تماماً به عهده پیمانکار است.

۹-۵- پیمانکار می بایست دارای بنیه مالی لازم بوده و پرداخت کلیه حق و حقوقات کارگران طبق قانون کار و امور اجتماعی در موعد مقرر به پرسنل خود بوده و عدم پرداخت صورت وضعیت تا ۲ ماه توسط صاحبکار دلیل متلاعده کنندگان جهت عدم پرداخت حقوق پرسنل تحت امر پیمانکار نمی باشد.

۹-۶- پیمانکار موظف است اسامی نیروهای خود جهت کار در این قرارداد را قبل از شروع قرارداد کتبای اعلام نموده و کپی گواهینامه دوره های لازم مربوط به انجام کار را که به تایید صاحبکار رسیده باشد را ارائه نماید . فقط نیروهایی اجازه کار در این قرارداد را دارند که اسامی آنها کتبای اعلام شده باشد.

۹-۷- افراد معرفی شده می بایستی گواهی عدم سوء پیشنه و اعتیاد و همچنین کارت پایان خدمت از مراجع ذیصلاح ارائه دهند.

۹-۸- پیمانکار موظف است بصورت کتبی یک نفر را عنوان نماینده خود و سرپرست کارگاه معرفی نماید که پاسخگو و پیگیر امور مربوط به کارهای سیستمی و اداری (از جمله صورت وضعیت ها ،حواله های کالا،حواله برگشتی ، تایید ریز کالاهای مصرفی و ...) بر عهده اوست در مجموع پل ارتباطی صاحبکار با پیمانکار فقط نماینده شرکت پیمانکار است که کتبای معرفی می گردد و به غیر از نماینده پیمانکار هیچگدام از نیروهای دیگر پیمانکار حق مراجعة و پیگیری ندارند و صاحبکار نیز هیچگونه تعهدی جهت پاسخگوئی ندارد و امضای وی به منزله امضای پیمانکار می باشد.

۹-۹- پیمانکار موظف است چک لیست کارهای انجام شده طی روز را در پایان روز جهت تائید به دستگاه نظارت ارائه نماید.

۹-۱۰- به جهت هماهنگی با دیگر واحدهای صاحبکار، پیمانکار و نیروهای مربوطه موظفند ساعت ورود و خروج خود را با ساعت اداری هماهنگ نمایند و در روزهای تعطیل و خارج از ساعت اداری فقط با هماهنگی دستگاه نظارت فعالیت نمایند.

۹-۱۱- در صورت وجود هرگونه کالای مازاد متعلق به صاحبکار تحویل نشده (نوامستعمل) از محل اجرای پروژه های مذکور و پس از تحویل و تحول آنها ، پیمانکار موظف به برگشت آنها به انبار می باشد . در غیراینصورت و با مشاهده و یا گزارش موارد تخلف ، با پیمانکار برابر ضوابط شرکت توزیع نیروی برق استان خراسان رضوی رفتار و کالاهای مورد اشاره تحت عنوان خیانت در امانت تلقی می گردد.

۹-۱۲- تامین غذا و تهیه سرویس ایاب و ذهاب پرسنل پیمانکار به عهده پیمانکار می باشد.

۹-۱۳- پرسنل اجرایی پیمانکار موظفند نکات اینمنی را رعایت نموده و از ابزار اینمنی گروهی و فردی شامل لباس کار (طبق نمونه ارائه شده توسط صاحبکار) - کفش کار- کلاه اینمنی - دستکش و غیره که توسط پیمانکار در اختیار آنها گذاشته می شود براساس دستورالعمل اینمنی

کارشناس قراردادها	اداره خرید خدمت	امور تدارکات	دفتر نظارت و کنترل برنامه و پروژه	معاونت مهندسی و نظارت	
سманه عشقی	بهزاد بانی	محمدصادق قنبری	سید حمید شهرآنی	حسن کریم پور	

مربوط استفاده نمایند. در صورت مشاهده عدم رعایت دستورالعملهای حفاظت فنی، زیست محیطی، و دستور العمل HSE صاحبکار می‌تواند دستور توقف بخشی از کار را که دارای اینمی لازم نیست و یا موارد زیست محیطی رعایت نمی‌گردد تا بقراری اینمی طبق دستورالعمل یاد شده صادر نماید، در این حالت پیمانکار حق مطالبه خسارت در اثر دستور توقف کار را ندارد و در صورت تأخیر پرژوهه مشمول وجه التزام موضوع ماده ۲۴ خواهد شد. پیمانکار متعهد است نسخه‌ای از مقررات اینمی صنعت برق را از صاحبکار اخذ نماید.

۹-۱۴- پیمانکار ملزم است به هزینه خود نسبت به تهیه بیمه نامه مسئولیت در قبال نیروهای شاغل در قرارداد و همچنین اشخاص ثالث در سطح حداقل تعهدات و تمام کلوzها از جمله کلوz مربوط به ماده ۶۶ تامین اجتماعی و کلوz پرداخت خسارت بدون رأی دادگاه مطابق با پیش نویس قرارداد و با شرکت بیمه گر منتخب و مورد تایید صاحبکار اقدام نماید بدھی است عوارض و عاقب ناشی از عدم اجرای مفاد این بند بعده پیمانکار خواهد بود و پیمانکار موظف است قبل از شروع بکار نسبت به ارائه بیمه نامه به صاحبکار اقدام نماید.

۹-۱۵- پیمانکار متعهد و مکلف است در مراجعت خود به اماکن، رعایت کلیه شیوه‌های اداری، شرعی و عرفی را نموده و تحت هیچ شرایطی نبایستی از مشترکین وجهی مطالبه نماید (بابت کالا یا خدمات) در غیر اینصورت بعنوان دریافت وجود غیر قانونی تلقی و علاوه بر جبران خسارت به مراجع ذیصلاح معرفی تا تحت پیگرد قانونی قرار گیرد.

۹-۱۶- مسئولیت حفظ و حراست از مصالح و ابزار کار در طول مدت قرارداد به عهده پیمانکار می‌باشد.

۹-۱۷- پیمانکار تحت هیچ شرایطی نمی‌تواند از پرسنل صاحبکار در اجرای عملیات موضوع ماده ۱ قرارداد استفاده نماید. اپراتور / راننده ماشین آلات اجراه داده شده به پیمانکار از طرف صاحبکار مشمول این بند نمی‌باشد.

۹-۱۸- پیمانکار می‌بایست صلاحیت انجام کار خود را از نظر اینمی از وزارت کار و امور اجتماعی اخذ و ارایه نمایند.

۹-۱۹- هرگاه پیمانکار در حین اجرای کار خسارتی به صاحبکار و اشخاص ثالث (حقیقی و حقوقی) وارد نماید صاحبکار پس از ابلاغ کتبی به پیمانکار و عدم پرداخت و جبران توسط وی تا ۲ هفته بعد از آن می‌تواند وکالتاً با تشخیص خود خسارت وارد را از صورت وضعیتها و یا سایر سپرده‌ها و مطالبات پیمانکار کسر و یا در وجه اشخاص ثالث پرداخت نماید.

۹-۲۰- پیمانکار متعهد است که عملیات موضوع پیمان را به وسیله افرادی که در کار خود تخصص و تجربه کافی دارند انجام دهد.

۹-۲۱- پیمانکار متعهد است در صورت عدم رعایت عدم مقررات مربوط به نحوه صدور فاکتور که منجر به عدم قبول اعتبار مالیاتی توسط سازمان امور مالیاتی شود و یا چنانچه در ممیزی سازمان معلوم شود که پیمانکار (فروشنده) (مالیات دریافتی را به سازمان پرداخت نکرده است باستی کلیه خساراتی را که متوجه می‌شود جبران نماید و صاحبکار حق دارد از مطالبات یا سپرده‌های او کسر نماید.

۹-۲۲- پیمانکار در طول اجرای قرارداد و پس از آن به عنوان امین شرکت توزیع نیروی برق استان خراسان رضوی محسوب شده و هر گونه استفاده و بهره برداری از اطلاعات خارج از حوزه قرارداد و یا واگذاری آن به اشخاص ثالث و نگهداری آن در شرکت پیمانکار تخلف تلقی شده و با خاطی برابر مقررات رفتار خواهد شد.

۹-۲۳- پیمانکار تایید می‌نماید هزینه‌های مربوط به امور اینمی را محاسبه و در فهرست بها عملیات لحاظ نموده و از ابتدای قرارداد با نظارت صاحبکار موظف به اجرای آن می‌باشد.

۹-۲۴- پیمانکار مسئول اجرای کلیه مقررات مرتبط با حفاظت فنی و اینمی در کارگاه خواهد بود.

۹-۲۵- پیمانکار موظف است قبل از شروع بکار نسبت به بازدید از محل انجام کار، بررسی و کنترل نقشه‌های اجرایی و تهیه و ارائه نقشه‌های اجرائی SHOP اقدام و تحويل دستگاه نظارت نماید. و همچنین در پایان کار نسبت به تهیه و ارائه نقشه AZBUILT اقدام نماید.

۹-۲۶- اجرای کار در تعهد پیمانکار تا مرحله بهره برداری و بصورت کلید در دست می‌باشد.

۹-۲۷- پیمانکار موظف به اخذ ردیف پیمان از سازمان تامین اجتماعی و اعلام کتبی آن به همراه شماره کارگاه خود به امور مالی می‌باشد.

کارشناس قراردادها	اداره خرید خدمت	امور تدارکات	دفتر نظارت و کنترل برنامه و پروژه	معاونت مهندسی و نظارت	
سمانه عشرتی	بهزاد بیانی	محمدصادق قنبری	سید حمید شهرآینی	حسن کریم پور	

ماده ۵: تعهدات صاحبکار

۱-۱- صاحبکار مسئول اخذ مجوزهای لازم از سازمانها و ادارات مربوطه چهت تحويل و بازگشایی مسیر و نیز مناقصه های مورد نیاز به پیمانکار می باشد.

ماده یازده: قوانین کار و بیمه های اجتماعی و مالیاتها

۱-۱۱- پیمانکار تأیید می کند از جمیع قوانین و مقررات مربوط به کار(ماده ۱۳ قانون کار و غیره)، بیمه های تأمین اجتماعی (ماده ۳۸ و غیره) و همچنین قوانین مربوط به مالیاتها وعارض کاملا مطلع بوده و متعهد به اجرای آنها می باشد. درحال مسئولیت عدم اجرای قوانین و مقررات فوق الذکر متوجه صاحبکار نخواهد بود . صاحبکار در اجرای قوانین مزبور نسبت به اعمال کسور پیش بینی شده از صورت حسابهای پیمانکار اقدام خواهد نمود.

۱-۱۲- هرگاه پس از تاریخ امضای قرارداد در نتیجه تغییر قوانین و مقررات در مورد نرخ مالیات و بیمه مربوط به این قرارداد تغییر نماید، بنحوی که این تغییر موجب افزایش یا کاهش هزینه های قرارداد گردد پیمانکار حسب مورد ذیحق به دریافت یامکلف به پرداخت وجه افزایش یا کاهش یافته می باشد.

ماده دوازده: نحوه استغال کارکنان پیمانکار

۱-۱۲-۱- پیمانکار متعهد است که عملیات موضوع قرارداد را به وسیله افرادی که در کار خود تخصص و تجربه کافی دارند، انجام دهد. کسانی که در اجرای این قرارداد ، خدماتی برای پیمانکار انجام می دهند، کارکنان پیمانکار شناخته می شوند. کارکنان پیمانکار می باشد دارای شناسنامه ایرانی و کارکنان بیگانه کارگاه باید دارای پروانه اقامت و اجازه کار باشند و طبق قانون کار صلاحیت انجام کار را داشته باشند و همچنین از حیث مقررات مربوط به نظام وظیفه عمومی ممنوعیت استغال بکار نداشته باشند. در صورتیکه کارکنان پیمانکار در اجرای صحیح کارها مسامحه ورزیده و یا باعث اختلال نظام محیط کار گردند و یا هر نوع نارضایتی صاحبکار را فراهم آورند صاحبکار می تواند برکناری آنها را از پیمانکار بخواهد و پیمانکار مکلف به اجرای این دستور بوده و باستی بلافاصله بکار آنها خاتمه داده و کارکنان دیگری را جایگزین نماید و این موضوع هیچ حقی را برای پیمانکار ایجاد نمی کند.

۱-۱۲-۲- در انجام پروژه ، تامین نیروی انسانی مورد نیاز و محل سکونت مناسب، آب آشامیدنی و روشنایی کافی برای آنها به عهده پیمانکار است.

۱-۱۲-۳- پیمانکار باید کارکنان شاغل صاحبکار ، وزارت خانه ها، سازمانها و شرکت های دولتی و شهرداریها را بدون اجازه میتوانند ذیر بيط استخدام نماید. همچنین پیمانکار باید از به کار گماشتن اشخاصی که استخدام آنها از نظر اداره وظیفه عمومی مجاز نیست، خودداری کند.

۱-۱۲-۴- پیمانکار موظف است که برای کارگران کارنامه کارکرد روزانه صادر کند و در اختیار آن قرار دهد. دستگاه نظارت می تواند از ادامه کار کارگران بدون کارنامه جلوگیری نماید.

۱-۱۲-۵- پیمانکار متعهد است که دستمزد کارگران خود را طبق قانون کار مرتبآ پرداخت کند. در صورتی که پرداخت دستمزد کارگران تاخیری پیش آید دستگاه نظارت به پیمانکار اخطار می کند که طلب کارگران را پرداخت نماید. در صورت استنکاف، صاحبکار می تواند دستمزد کارگران را برای ماه یا ماههایی که صورت وضعیت آن به پیمانکار پرداخت شده است، طبق کارنامه های کارگری که در دست کارگران و دارای امضای رئیس کارگاه است، با توجه به پرداختهای علی الحساب که به آنها شده است، با حضور نماینده دستگاه نظارت و پیمانکار، از

کارشناس قراردادها	اداره خرید خدمت	امور تدارکات	دفتر نظارت و کنترل برنامه و پروژه	معاونت مهندسی و نظارت	
سمانه عشرتی	بهزاد بیانی	محمدصادق قنبری	سید حمید شهرآنی	حسن کریم پور	

محل مطالبات پیمانکار پرداخت کند و مبلغ پرداختی را به اضافه ۱۵ درصد، به حساب بدھی پیمانکار منظور نماید و اگر مطالبات پیمانکار کافی نباشد، از محل تضمینهای پیمانکار تامین کند ، در صورتی که نماینده پیمانکار، با وجود اختار دستگاه نظارت از حضور برای پرداخته خودداری کند. صاحبکار پرداخت مزبور را انجام می هد، بدون اینکه پیمانکار حق اعتراضی بر این عمل و مبلغ پرداختی و تعداد کارگران و میزان استحقاقی آنان داشته باشد. در صورت تکرار تأخیر در پرداخت دستمزد کارگران به مدت بیش از دو ماه برای ماهی که صورت وضعیت آن پرداخته شده است صاحبکارمی تواند قرارداد را فسخ نماید.

ماده سیزده: مسئولیت حسن اجرای کار، گزارش پیشرفت کار و سرپرست گروه

- ۱۳-۱- پیمانکار مسئولیت کامل حسن اجرای کارهای موضوع قرارداد را طبق اسناد و مدارک قرارداد بر عهده دارد.
- ۱۳-۲- پیمانکار متعهد است که برنامه زمانی تفصیلی اجرای قرارداد را طبق نظر دستگاه نظارت و بر اساس نقشه های موجود در چهار چوب مدت قرارداد تهیه نماید و ظرف مدت یک ماه از تاریخ مبادله قرارداد و یا مدت دیگری که در اسناد و مدارک قرارداد تعیین شده است ، یا مدتی که توسط دستگاه نظارت تعیین می گردد(هر کدام زودتر فرا برسد)، تسلیم دستگاه نظارت نماید تا پس از اصلاح و تصویب صاحبکار برای اجرا به پیمانکار ابلاغ شود.
- ۱۳-۳- پیمانکار مکلف است در بازه های زمانی ۱۵ روزه، گزارش کامل کارهای انجام شده را ارائه نماید.
- ۱۳-۴- پیمانکار باید پیش از انجام عملیات ، شخص واجد صلاحیت (یکی از پرسنل شاغل در قرارداد) را که مورد قبول دستگاه نظارت باشد به عنوان سرپرست گروه اجرایی معرفی نماید و نامبرده در اوقات کار باید در محل انجام کار حاضر باشد و عملیات اجرایی با مسئولیت و نظارت وی انجام شود.

ماده چهارده: حفاظت از کار

- ۱۴-۱- پیمانکار موظف به انجام فعالیتهای موضوع قرارداد با رعایت کامل نکات ایمنی ، دستورالعملها و استانداردهای مربوطه (از جمله دستورالعملهای حفاظت فنی ، ایمنی ، زیست محیطی ، دستور العمل HSE و دستورالعمل مدیریت پسماند) می باشد. در صورت مشاهده عدم رعایت دستورالعملهای فوق الذکر ، صاحبکار می تواند نسبت به توقف بخشی یا کل انجام فعالیت را که مغایر با دستورالعملهای مربوطه بوده ، تا برقراری کامل اجرای دستورالعملهای یاد شده صادر نماید، در این حالت پیمانکار حق مطالبه خسارت در اثر دستور توقف کار را نداشته و در صورت تأخیر پروره مشمول وجه التزام موضوع ماده ۲۴ خواهد شد. پیمانکار متعهد است نسخه ای از دستورالعملهای حفاظت فنی ، ایمنی ، زیست محیطی ، دستور العمل HSE و دستورالعمل مدیریت پسماند و ضوابط و مقررات ایمنی صنعت برق را از صاحبکار اخذ نماید .

۱۴-۲- پیمانکار از روز تحويل کارگاه تا روز پایان تحويل و تحول موقت عملیات موضوع هر پروره قرارداد، مسئول حفظ و نگهداری کارهای انجام شده، مصالح، تجهیزات، ماشین آلات و ابزار، زمینهای راهها، تاسیسات، و بنایهای می باشد که زیر نظر و مراقبت او قراردارد.

- ۱۴-۳- پیمانکار در چهار چوب مقررات و دستورالعملهای حفاظت فنی و بهداشت کار و دستورالعمل HSE. مسئول خسارت‌های وارد شده به شخص ثالث در کارگاه است و در هر حال صاحبکار در این مورد هیچ نوع مسئولیتی بر عهده ندارد.

ماده پانزده: عدم واگذاری قرارداد

- ۱۵-۱- پیمانکار حق واگذاری یا انتقال تمام یا قسمتی از تعهدات موضوع این قرارداد بدون اجازه کتبی صاحبکار را به اشخاص حقوقی می دهد و این مورد بخلاف این ماده معتبر ندارد.

کارشناس قراردادها	اداره خرید خدمت	امور تدارکات	دفتر نظارت و کنترل برنامه و پروره	معاونت مهندسی و نظارت	
سمانه عشرتی	بهزاد بیانی	محمدصادق قنبری	سید حمید شهرابنی	حسن کریم پور	

۱۵-۲- پیمانکار می تواند به منظور تسهیل و تسريع در اجرای قسمت یا قسمت هایی از عملیات موضوع قرارداد، قراردادهایی با پیمانکاران جزء بینند، مشروط به آنکه آنان را از واگذاری کار به دیگران ممنوع کند. در صورتی که در استناد و مدارک قرارداد، صاحبکار ، لزوم تایید صلاحیت پیمانکاران جزء را پیش بینی کرده باشند، پیمانکار موظف است که تایید صاحبکار را در این مورد تحصیل نماید این واگذاری نباید از پیشرفت کار طبق برنامه زمانی اجرای کار بکاهد، و به هر حال به هیچ روی، از مسئولیت و تعهدات پیمانکار نمی کاهد. پیمانکار مسئول تمام عملیاتی است که توسط پیمانکاران جزء یا کارکنان آنها انجام می شود.

ماده شانزده: تغییر مقادیر کار

صاحبکارمی تواند قبل از پایان مدت قرارداد با ابلاغ کتبی به پیمانکار مقادیر کار را تا میزان ۲۵٪ درصد مبلغ قرارداد افزایش یا کاهش دهد بدون آنکه در واحد بهاء و شرایط قرارداد تغییر حاصل شود و پیمانکار ملزم به قبول آن می باشد. در صورتیکه تغییر در متراژ کارها باشد بهای این تغییرات بر مبنای نرخ تعیین شده محاسبه میشود و در صورتیکه تغییر مربوط به جزئیات کار باشد پیمانکار باید آنالیز هزینه اجرای این تغییرات را محاسبه و جهت بررسی به دستگاه نظارت تسلیم نماید. مابه التفاوت هزینه اضافی یا کاهشی که به تایید پیمانکار ، دستگاه نظارت و صاحبکار می رسد ملاک اعمال در صورت افزایش یا کاهش مدت قرارداد ناشی از افزایش یا کاهش موضوع قرارداد، در صورت نیاز ، مدت قرارداد متناسب افزایش یا کاهش خواهد یافت .

تبصره ۸ : چنانچه حین اجرای عملیات موضوع قرارداد صاحبکار انجام کارهایی را که در جدول مقادیر و قیمتها (پیوست شماره ۱) برای آنها قیمت پیش بینی نشده باشد، از پیمانکار درخواست نماید، انجام کارهای اضافی پس از تایید دستگاه نظارت قابل اجرا و محاسبه خواهد بود که برای آنها ابتدا می بایست قیمت اجرا به توافق طرفین رسیده و سپس مراتب در قالب الحاقیه به پیمانکار ابلاغ گردد و برابر مفاد قرارداد اقدام خواهد شد.

ماده هفده: تغییر مدت قرارداد

در موارد زیر مدت قرارداد قابل تغییر خواهد بود.

۱۷-۱- در صورتی که مقادیر کار طبق ماده ۱۶ قرارداد تغییر کند.

۱۷-۲- هرگاه به دستور صاحبکار یا دستگاه نظارت نقشه های اجرایی یا مشخصات فنی تغییر اساسی کند.

۱۷-۳- هرگاه صاحبکار در تحويل کارگاه، ابلاغ دستور کارها یا نقشه ها و تحويل مصالحی که تهیه آنها به عهده اوست، تاخیر کند. تاخیر در

ابلاغ دستور کارها و نقشه ها به شرطی این بند است که پیمانکار با توجه به برنامه زمانی تفصیلی آنها را از دستگاه نظارت درخواست کرده باشد.

۱۷-۴- در صورتی که کار به دستور کتبی صاحبکار به حالت تعليق درآيد.

۱۷-۵- در مورد بروز حوادث قهریه .

۱۷-۶- در صورتیکه قوانین و مقررات جدیدی وضع شود که در مدت اجرای کار مؤثر باشد.

۱۷-۷- موارد دیگری که به تشخیص صاحبکار خارج از قصور پیمانکار باشد.

ماده هجده: تضمين انجام تعهدات

۱۸-۱- تضمين انجام تعهدات :

به منظور تضمين انجام تعهدات، پیمانکار مکلف است همزمان با امضای قرارداد تضمين مورد قبول صاحبکار (ضمانتنامه بانکی) معادل ۵ درصد مبلغ قرارداد به صاحبکار تسلیم نماید. ضمانتنامه یا سپرده مذکور بعد از تسویه حساب کامل و مشروط به اينکه هیچگونه بدھی ناشی از این قرارداد و یا سایر تعهدات قراردادهای دیگر(شامل کالا و غیره) به صاحبکار نداشته باشد ، با تایید دستگاه نظارت مسترد خواهد شد.

کارشناس قراردادها	اداره خرید حکمت	امور تدارکات	دفتر نظارت و کنترل برنامه و پروژه	معاونت مهندسی و نظارت	
سامانه عیشرتی	یوزاد باتی	محمدصادق قنبری	سید حمید شهرابنی	حسن کریم پور	

۱۸-۲- تضمین حسن انجام کار و بیمه :

صاحبکار ۱۰٪ از هر صورت وضعیت پیمانکار بعنوان سپرده حسن انجام کار کسرخواهد نمود که ۵۰ درصد آن پس از صدور گواهی تحويل موقوت و ارائه مفاصحساب تامین اجتماعی و عدم بدھکاری پیمانکار به صاحبکار (ناشی از این قرارداد و یا سایر تعهدات قراردادهای دیگر) قابل پرداخت می باشد و مابقی پس ازبایان دوره تضمین و تحويل قطعی قرارداد در وجه پیمانکار پرداخت خواهد شد. در راستای اجرای ماده ۳۸ قانون تامین اجتماعی نیز ۵٪ از هر صورت وضعیت بعنوان سپرده بیمه کسر و همراه با آخرین صورت وضعیت تا ارایه مفاصحساب تامین اجتماعی نزد صاحبکار باقی خواهد ماند.

ماده نوزده: حوادث قهریه

در مورد بروز حوادث قهریه که مانع ایفای تعهدات پیمانکار میگردد ، پیمانکار از مسئولیت مبرا است مشروط بر آنکه اینگونه حوادث :

۱- غیر قابل پیش بینی بوده

۲- جلوگیری یا رفع آن از عهده پیمانکار خارج باشد

۳- فعل یا ترک فعل پیمانکار دربروز آن موثر نبوده باشد.

پیمانکار مکلف است در اسرع وقت صاحبکار را از بروز اینگونه حوادث مطلع و تمدید مدت و یا در صورت عدم امکان ادامه قرارداد خاتمه قرارداد را درخواست نماید . صاحبکار پس از حصول اطلاع موضوع را بررسی نموده و حسب مورد ، تمدید مناسبی در نظر گرفته و به اطلاع پیمانکار می رساند و یا قرارداد را خاتمه می دهد.

در بروز حوادث قهری ، هیچ یک از دو طرف مستول خسارت های وارد شده به طرف دیگر در اثر این حوادث نیست. پیمانکار موظف است که حداقل کوشش خود را برای حفاظت از کارهای اجرا شده ، که در وضعیت قهری رها کردن آنها منجر به زیان جدی می شود و انتقال مصالح و تجهیزات پای کار به محل های مطمئن و ایمن ، به کار گمارد.

ماده بیست: فسخ قرارداد و اقدامات پس از آن

در موارد ذیل قرارداد از طرف صاحبکار قابل فسخ می باشد.

۱- عدم انجام تمام یا قسمتی از تعهدات قراردادی و بروز تاخیر غیر مجاز بیش از ۲۰٪ مدت قرارداد.

۲- عدم توانایی فنی و مالی پیمانکار در انجام خدمات موضوع قرارداد به تشخیص صاحبکار.

۳- واجذاری قرارداد به غیربیدون اجازه کتبی صاحبکار.

۴- شمول ممنوعیت قانونی پیمانکار موضوع ماده ۲۵ قرارداد.

۵- اخلال شرکت پیمانکار

۶- ورشکستگی پیمانکار

۷- عدم رعایت بند ۱۷-۹ قرارداد

۸- تاخیر در پرداخت حقوق کارگران خود بیش از ۲ ماه.

۹- عدم انجام دستور دستگاه نظارت برای اصلاح کارهای انجام شده معیوب، طبق ماده ۶

۱۰- عدم پذیرش افزایش مقادیر قرارداد طبق ماده ۱۶ قرارداد

۱۱- تحقق مفاد بندهای ماده ۱ آیین نامه پیشگیری و مبارزه با رشوه

کارشناس قراردادها	اداره خرید خدمات	امور تارکات	دفتر نظارت و کنترل برنامه و پروژه	معاونت مهندسی و نظارت	
سمانه عشرتی	بهزاد بیانی	محمدصادق قنبری	سید حمید شهرآینی	حسن کریم پور	

هرگاه صاحبکار قرارداد را به یکی از علل مشروطه فوق مشمول فسخ بداند نخست مراتب راکتبه به اطلاع پیمانکار می‌رساند و پیمانکار در صورتیکه قرارداد را مشمول فسخ نمی‌داند باید حداقل طرف مدت ۱۰ روز دلایل توجیهی خود را در قالب یک گزارش به صاحبکار تسلیم نماید. در صورتیکه دلایل پیمانکار قابل قبول صاحبکار نباشد و یا طی مدت فوق گزارش مذکور ارسال نشود، صاحبکار فسخ قرارداد را به پیمانکار ابلاغ کرده و بدون احتیاج به انجام دادن تشریفات قضائی یا اداری بلافصله مبلغ ضمانت نامه انجام تعهدات و سپرده حسن انجام کار موضوع ماده ۱۸ قرارداد را به نفع خود ضبط و وصول می‌نماید. و بی‌درنگ کارگاه تاسیسات و ساختمنهای موقت، مصالح و تجهیزات، ماشین آلات و ابزار و تمام تدارکات موجود در آن را در اختیار می‌گیرد و برای حفاظت آن اقدام لازم معمول می‌دارد سپس بی‌درنگ از پیمانکار دعوت می‌کند که ظرف یک هفته نماینده‌ای برای صورت برداری و تهیه صورتمجلس کارهای انجام شده و تمام مصالح، تجهیزات ماشین آلات و ابزار و تدارکات دیگر که در کارگاه موجود است، معرفی نماید. هرگاه پیمانکار از معرفی نماینده ظرف مدت تعیین شده خوددداری کند یا نماینده معرفی شده از جانب او در موعد مقرر برای صورت برداری حاضر نشود، صاحبکار به منظور تامین دلیل، با حضور نماینده دادگاه محل، برای صورت برداری اقدام می‌نماید و پیمانکار حق هیچ گونه اعتراضی در این مورد را ندارد. پس از صورت برداری، پیمانکار بی‌درنگ، اقدام به تهیه صورت وضعیت قطعی از کارهای انجام شده می‌کند.

ماده بیست و یک : تحويل موقت.

پس از آنکه عملیات موضوع قرارداد تکمیل گردید و کار آماده بهره برداری شد؛ پیمانکار از دستگاه نظارت تقاضای تحويل موقت می‌کند و نماینده خود را برای عضویت در هیات تحويل معرفی می‌نماید. دستگاه نظارت به درخواست پیمانکار رسیدگی می‌کند و در صورت تایید تاریخ آمادگی کار برای تحويل موقت تقاضای تشکیل هیات تحويل موقت را از صاحبکار می‌نماید. صاحبکار تاریخ دقیق تحويل موقت را تعیین و پیمانکار ابلاغ می‌نماید اگر به نظر دستگاه نظارت عملیات موضوع پیمان آماده بهره برداری نباشد ظرف مدت ۷ روز پس از دریافت تقاضای پیمانکار نواقص و کارهایی را که باید پیش از تحويل موقت تکمیل شود به اطلاع پیمانکار می‌رساند.

هیات تحويل موقت متشكل است از:

- نماینده صاحبکار
- نماینده دستگاه نظارت
- نماینده پیمانکار

هرگاه هیات تحويل عیب و نقصی در کارها مشاهده نکند اقدام به تنظیم صورتمجلس تحويل موقت می‌نماید صورتمجلس تحويل موقت را به همراه نتیجه آزمایش‌های انجام شده برای صاحبکار ارسال می‌کند و نسخه‌ای از آن را نیز تا ابلاغ از سوی صاحبکار در اختیار پیمانکار قرار می‌دهند صاحبکار پس از تایید، تحويل موقت عمليات موضوع پیمان را به پیمانکار ابلاغ می‌نماید.

هرگاه هیات تحويل موقت، عیب و نقصی در کارها مشاهده نماید، اقدام به تنظیم صورتمجلس تحويل موقت با تعیین مهلتی برای رفع نقص می‌کند و فهرستی از نقايس و معایب کارها و عملیات ناتمام و آزمایش‌هایی که نتیجه آن بعداً معلوم می‌شود را تنظیم وضمیمه صورتمجلس تحويل موقت می‌نماید و نسخه‌ای از آنها را به پیمانکار می‌دهد. پس از اعلام رفع نقص از جانب پیمانکار، دستگاه نظارت به اتفاق نماینده صاحبکار دوباره عملیات را بازدید می‌کند و اگر بر اساس فهرست نقايس تعیین شده هیچ گونه عیب و نقصی باقی نمانده باشد دستگاه نظارت صورتمجلس تحويل موقت و گواهی رفع نقايس و معایب را که به امضای نماینده صاحبکار و دستگاه نظارت و پیمانکار رسیده است همراه نتایج آزمایش‌های خواسته شده برای صاحبکار ارسال می‌کند تا پس از تایید صاحبکار به پیمانکار ابلاغ شود.

کارشناس قراردادها	اداره خرید خدمت	امور تدارکات	دفتر نظارت و کنترل برنامه و پروژه	معاونت مهندسی و نظارت	
سمانه عشرتی	بهرام بیانی	محمدصادق قبری	سید حمید شهرآئینی	حسن کریم پور	

تاریخ تحويل موقت ، تاریخ تشکیل هیات در محل و تحويل کار به صاحبکار است که در صورتمجلس تحويل موقت درج می شود تاریخ شروع دوره تضمین تاریخ تحويل موقت است به شرط آنکه هیات تحويل هیچ گونه نقصی در کار مشاهده نکند یا نقایص در مهلتی که از طرف هیات تعیین شده است رفع شود اگر زمانی که پیمانکار صرف رفع نقایص می کند بیش از مهلت تعیین شده باشد تاریخ تحويل موقت همان تاریخ تشکیل هیات و تحويل کار به صاحبکار است ولی تاریخ شروع دوره تضمین تاریخ رفع نقص است که به تأیید دستگاه نظارت رسیده باشد.

ماده بیست و دو : تحويل قطعی

در پایان دوره تضمین تعیین شده در ماده ۷ قرارداد ، صاحبکار بنا به تقاضای پیمانکار و تأیید دستگاه نظارت ، اعضای هیات تحويل قطعی و تاریخ تشکیل هیات را، به همان گونه که در ماده تحويل موقت پیش بینی شده است، معین و به پیمانکار ابلاغ می کند. هیات تحويل قطعی، پس از بازدید کارها، هرگاه عیب و نقصی که ناشی از کار پیمانکار باشد مشاهده نکند، موضوع پیمان را تحويل قطعی می گیرد و بی درنگ صورتمجلس آن را تنظیم و برای صاحبکار ارسال می کند و نسخه ای از آن را تا ابلاغ از سوی صاحبکار به پیمانکار می دهد و سپس صاحبکار تصویب تحويل قطعی کار را به پیمانکار ابلاغ می نماید.

تبصره ۹ : هرگاه هیات تحويل قطعی عیب و نقصی ناشی از کار پیمانکار مشاهده کند، برای رفع آنها طبق ماده ۷ رفتار می شود.

تبصره ۱۰ : اگر پیمانکار، در پایان دوره تضمین تعیین شده در ماده ۷ قرارداد ، تقاضای تحويل قطعی کار را ننماید، مکلف به رفع نواقص ناشی از کار خود که تا تاریخ تقاضای تحويل قطعی بروز کرده است می باشد و تاریخ تقاضای پیمانکار، ملاک اقدامات مربوط به تحويل قطعی است .

ماده بیست و سه: خاتمه قرارداد

صاحبکار در طول مدت قرارداد می تواند قرارداد را خاتمه دهد در این صورت صاحبکار مرتب را کتبه به اطلاع پیمانکار رسانیده و مهلتی را برای خاتمه دادن به قرارداد تعیین می نماید.

پیمانکار در طول مهلت فوق می بایست مطابق قرارداد به تعهدات خود عمل نماید و در صورت عدم انجام تعهدات صاحبکار می تواند آن تعهدات را وکالتاً و یا به هر ترتیب که مقتضی بداند رفع و هزینه آن را به اضافه ۱۵درصد هزینه بالاسری بدون انجام تشریفات قضائی و اداری از محل سپرده حسن انجام کار و یا هر نوع تضمین و مطالبات و یا سپرده وی برداشت نماید.پیمانکار حق هیچگونه اعتراض نسبت به میزان هزینه بعمل آمده را نخواهد داشت. در صورتی که سپرده مذکور تکافوی جبران هزینه های فوق را ننماید،پیمانکار مکلف به پرداخت آن می باشد . پیمانکار می بایست در پایان مهلت مذکور کلیه وسایل و کالاهای باقیمانده را طی صورت جلسه ای تحويل صاحبکار تهابد، پیمانکار ضامن هرگونه عیب و نقص در وسائل و کالاهای تحويلی می باشد.

صاحبکار آن قسمت از کارها را که ناتمام است، طبق مقررات درج شده در ماده ۲۲ تحويل قطعی و آن قسمت را که پایان یافته است طبق مقررات تعیین شده در ماده ۲۱ تحويل موقت می گیرد.

پیمانکار ظرف مدت ۱۰ روز پس از تاریخ خاتمه قرارداد نسبت به ارسال صورت وضعیت نهایی اقدام خواهد نمود و صاحبکار صورت وضعیت فوق را بررسی و مطالبات و بدھیهای پیمانکار را بادرنظر گرفتن مفاد این ماده محاسبه و اعمال حساب می نماید.پس از انجام تسویه حساب ضمانتنامه انجام تعهدات پیمانکار آزاد خواهد شد.

کارشناس قراردادها	اداره خرید خدمت	امور تدارکات	دفتر نظارت و کنترل برنامه و پروژه	معاونت مهندسی و نظارت	
سماوه عشرتی	بهزاد بیانی	محمدصادق قنبری	سید حمید شهرآینی	حسن کریم پور	

ماده بیست و چهار: وجه التزام

در پایان کار هر مرحله از قرارداد، در صورتی که مدت انجام کار، بیش از مدت اولیه به علاوه مدت های تمدید شده آن مرحله باشد، دستگاه نظارت، مدت تاخیر غیرمجاز را تعیین می کند و ملاک محاسبه خسارت تاخیر قرار میگیرد.

به ازای هر روز تاخیر در تحويل موقت پروژه و انجام تعهدات مبلغ ۲۰,۰۰۰,۰۰۰ ریال از صورت وضعیت و یا هرگونه سپرده پیمانکار نزد صاحبکار بعنوان وجه التزام کسر خواهد شد.

تبصره ۱۱: در صورت عدم رعایت موارد اعلام شده مطابق موارد مشرووحه در متن قرارداد و نظر دستگاه نظارت ، برای دفعه اول تذکر کتبی و برای دفعه دوم اخطار کتبی و برای مرحله سوم مطابق ماده ۱۱ و ۱۲ دستور العمل نحوه رسیدگی به تخلفات انتظامی پیمانکاران ابلاغی توابیر اقدام خواهد شد.

ماده بیست و پنج: ممنوعیت قانونی

پیمانکار رسمی اعلام می نماید که مشمول ممنوعیت مندرج در قانون منع مداخله مصوب ۲۲ دی ماه ۱۳۳۷ و اصلاحیه های بعدی آن و بخشنامه شماره ۹۹/۳۳۱۴۴/۵۰/۱۰۰ مورخ ۹۹/۰۸/۱۸ وزیر نیرو نمی باشد.

ماده بیست و شش: حل اختلافات

در صورتیکه اختلافاتی بین صاحبکار و پیمانکار بروز کند اعم از اینکه مربوط به اجرای خدمات موضوع قرارداد یا مربوط به تفسیر و تعبیر هر یک از مواد و اسناد و مدارک پیوست آن باشد چنانچه طرفین نتوانند موضوع اختلاف را از راه توافق حل نمایند، از طریق داور مرضی الطرفین یا مراجع قضایی قانونی (دادگاه صالح دادگاه عمومی شهرستان مشهد خواهد بود) حل و فصل خواهد شد ، پیمانکار ملزم است که تا حل اختلاف تعهداتی را که به موجب قرارداد به عهده دارد اجرا نماید و در غیر اینصورت صاحبکار به تشخیص خود طبق قرارداد عمل خواهد نمود. بدیهی است در صورت عدم توافق در تعیین داور حق مراجعة به مراجع قضایی محفوظ خواهد بود.

ماده بیست و هفت: نشانی طرفین


صاحبکار اقامتگاه خود مشهد - بلوار وکیل آباد - بلوار دانشجو - بلوار فرهنگ (بین فرهنگ ۲۸ و ۳۰) شرکت توزیع نیروی برق استان خراسان رضوی تلفن ۰۵۱۳۸۱۸۹۰۰۰ و پیمانکار اقامتگاه خود رافیروزه محله بزغان -- خیابان امام خمینی معتبر ماقبل خیابان معلم-پلاک ۱۹۹ طبقه همکف کد پستی ۹۳۳۱۷۳۶۷۲۱ تلفن ثابت ۰۵۱۴۳۵۲۵۰۰ تلفن همراه ۰۹۱۵۳۵۱۹۶۲۰ تعیین می نماید تعیین می نماید و هرگونه نامه یا ابلاغی به نشانی های فوق ارسال گردد ابلاغ شده تلقی می گردد و در صورتیکه هر یک از طرفین تغییر در نشانی های خود بدهد مکلف است در مدت یک هفته نشانی جدید را کتابه اطلاع طرف دیگر قرارداد برساند در غیر این صورت نشانی فعلی وفق ماده ۱۰۱۰ قانون مدنی اقامتگاه طرفین شناخته شده و مکاتبات به این نشانی ارسال خواهد شد.

کارشناس قراردادها	اداره خرید خدمت	امور تدارکات	دفتر نظارت و کنترل برنامه و پروژه	معاونت مهندسی و نظارت	
سامانه عشتاری	بهزاد بیانی	محمدصادق قنبری	سید حمید شهرآثینی	حسن کریم پور	

ماده بیست و هشت: نسخ قرارداد

این قرارداد در تاریخ ۱۴۰۲/۰۳/۱۰ در محل ستاد شرکت توزیع نیروی برق خراسان رضوی در ۲ نسخه با ۱۱ ماده و ۱۱ تبصره و بر اساس ۱۰ قانون مدنی تنظیم گردیده است که یک نسخه آن پس از امضاء تحويل پیمانکار می‌گردد، کلیه نسخ قرارداد حکم واحد را دارد.

مطلوب ماده ۳۰ آین نامه معاملات شرکت توانیر، قرارداد حاضر طی تاییدیه شماره ۱۴۰۰/۹۸۷۶/۳۰۰۱۰ مورخ ۱۴۰۰/۴/۱۲ مصوب و مورد تایید هیئت مدیره قرار گرفته و هیچگونه تغییری نداشته است.

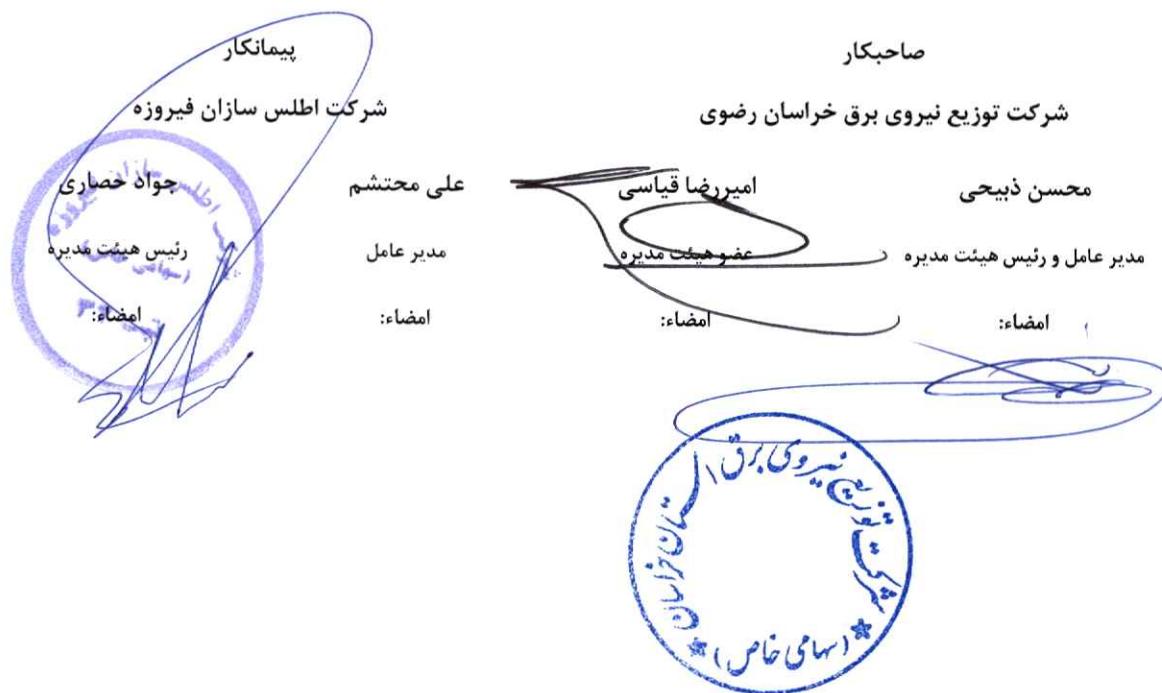


	معاونت مهندسی و ناظرات	دفتر نظارت و کنترل برنامه و پروژه	امور تدارکات	اداره خرید خدمت	کارشناس قراردادها
	حسن کریم پور	سید حمید شهرآثینی	محمدصادق قنبری	بهزاد بیانی	سمانه عشرتی


تعهد عدم شمول ممنوعیت قانونی

پیشنهاد دهنده یا پیمانکار رسم اعلام مینماید که مشمول ممنوعیت مذکور در قانون مصوب ۲۳ دیماه یکهزار و سیصد و سی و هفت نمیباشد در صورتیکه شرکت توزیع نیروی برق استان خراسان رضوی خلاف آنرا اثبات کند علاوه بر آنکه قرارداد را ملکی خواهند نمود حق خواهد داشت سپرده و تضمین پیشنهاد دهنده یا پیمانکار را ضبط نماید و خساراتی را که از القاء و یا تأخیر در اجرای موضوع قرارداد متوجه شود به تشخیص خود تعیین و از اموال پیشنهاد دهنده یا پیمانکار استیفا کند.

همچنین پیشنهاد دهنده یا پیمانکار تعهد میکند که تا پایان اجرا قرارداد و واریز نهایی آن به هیچ نحو و طریقی اشخاص مذکور در قانون اشاره شده را در قرارداد سهیم و ذینفع نسازد والا شرکت حق خواهد داشت قرارداد را فسخ و سپرده تضمین پیشنهاد دهنده یا پیمانکار را ضبط نماید. پیمانکار متنه است هرگاه در جریان اجرای قرارداد به جهتی از جهات مذکور در قانون منع مداخله در معاملات دولتی مصوب ۲۲ دیماه ۱۳۷۷ خود با مدیران و یا بازارسان و یا هر یک از شرکا و صاحبان سهام مشمول ممنوعیت معامله با شرکت توزیع نیروی برق استان خراسان رضوی واقع شوند و بلافاصله پس از حدوث سبب منع مراتب را به شرکت اطلاع ندهد شرکت علاوه بر حق فسخ قرارداد میتواند سپرده و تضمینهای پیمانکار را بدون احتیاج با نجام تشریفات قضائی یا اداری به سود خود وصول و ضبط نماید و خسارات ناشی از فسخ و تأخیر در اجرای قرارداد را راسا تشخیص و از دارانی پیمانکار وصول نماید. چنانچه پیمانکار تغییراتی که در صاحبان سهام با میزان سهام با مدیران یا بازارسان شرکت پیمانکار دستگاه های دولتی با شرکت توزیع نیروی برق استان خراسان رضوی اطلاع دهد منع مداخله پیمانکار و بانتیجه مشمول به قانون نامبرده گردیده بلافاصله و بموضع خود کتبایه شرکت توزیع نیروی برق استان خراسان رضوی اطلاع دهد چنانچه مانع قانونی فوق مرتفع بگردد در اینصورت نیز شرکت توزیع نیروی برق استان خراسان رضوی علاوه بر فسخ قرارداد میتواند شرح شرکت مذکور فوق بدون احتیاج با نجام تشریفات قضائی یا اداری سپرده و تضمینهای پیمانکار از هر قبیل که باشد به سود خود وصول و ضبط نموده و کلیه خسارات واردہ را راسا تشخیص و از دارانی پیمانکار وصول نماید.

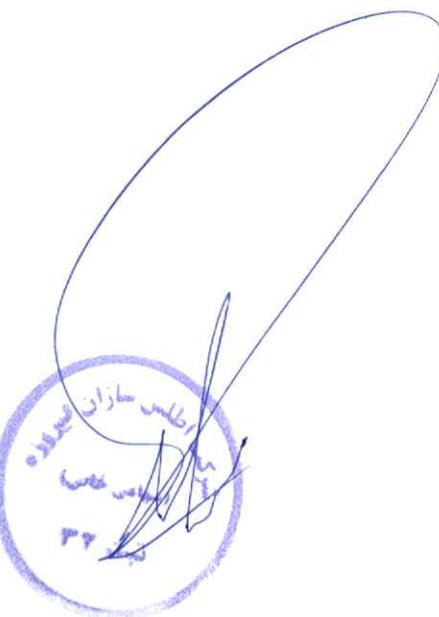

	معاونت مهندسی و نظارت	دفتر نظارت و کنترل برنامه و پروژه	امور تدارکات	اداره خرید خدمت	کارشناس قراردادها
	حسن کریم پور	سید حمید شهرآئینی	محمدصادق قنبری	پهلوان بیانی	سمانه عشتی

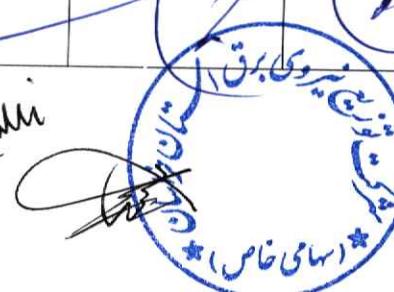

پیوست شماره ۲: جدول مقادیر و ریز قیمتها

قیمت کل پیشنهادی (ریال)	درصد افزایش / کاهش (بلوس-مینوس)	شرح
کالا و عملیات	کالا و عملیات	
۶۱,۶۶۰,۷۷۴,۲۴۲	%۶۳	احدات ساختمان سوله انبار مدیریت برق شهرستان نیشابور مطابق با نقشه و مشخصات فنی و فهرست بها پیوست

پیوست شماره ۶ : برنامه زمانبندی اجرا

کد:	شرکت توزیع نیروی برق استان خراسان رضوی (سهامی خاص)											
نفره:	«فهرم برنامه زمانبندی اجرا و نظارت پروژه»											
عنوان پروژه:	شهرستان											
محروم:	شماره پروژه:											
تاریخ خاتمه کار:	نام ناظر پروژه:											
فرودین	اردیبهشت	خرداد	تیر	مرداد	شهریور	مهر	آبان	آذر	دی	بهمن	اسفند	تاریخ شروع کار:
۱	۲	۳	۴	۵	۶	۷	۸	۹	۱۰	۱۱	۱۲	۱۳
پیش بینی	واقعی	پیش بینی	واقعی	پیش بینی	واقعی	پیش بینی	واقعی	پیش بینی	واقعی	پیش بینی	واقعی	پیش بینی
۱	۲	۳	۴	۵	۶	۷	۸	۹	۱۰	۱۱	۱۲	۱۳
توضیحات ضروری												
نام و نام خانوادگی و اعضاء، مجری/ سپریست کارگاه												
نام و نام خانوادگی و اعضاء، ناظر/ استکاه نظارت												

مشروع به کارگردانی شرکت موسسه توسعه فناوری نوآوری کارگردانی تدبیح کمیسیون فنی (با عالی‌ترین درجه شرکت) در مرحله اولیه توزیع نیروی برق خراسان رضوی در شهرستان نظریه انجام شد.

برای اجرای پروژه های فشار منو سط و نشار ضعیف شامل: خلری اکو، تیر و مهار - چاه ارت - کمالی بر تهییں چاه های ارت و انتزاعی گیری، نصب بایه و بیان ریزی، نصب برق آلات - تجهیزات - سست و جعبه انشعابه سیم کشی - کابل کشی، تحویل و تخلیق می باشد.

مرحله اجرایی پروژه های دیگر توسط واحد مهندسی و برنامه ریزی شهرستان مشخص می گردد.

دلایل تأخیر در هر مرحله، توسط ناظر بر پشت همین برگه درج شود.

رونوشت: ناظر

کارشناس قراردادها	اداره خرید خدمات	امور تدارکات	دفتر نظارت و کنترل برنامه و پروژه	معاونت مهندسی و نظارت
سامانه عشری	بهنام پیانی	محمد صادق قنبری	سید حمید شهرائی	حسن کریم پور

عنوان پروژه :

احداث ساختمان سوله انبار شهرستان نیشابور

آدرس محل پروژه :

شهرستان نیشابور

هدف از اجرای پروژه :

بمنظور جابجایی و انتقال انبار از محوطه اداری

مجوز اجرای پروژه :

بر اساس هامش نامه شماره ۱۴۰۱/۶۹۵۲۰/۷۲۰۰ ۱۴۰۱/۱۱/۱۰ موافقت اخذ شده به منظور احداث سوله انبار شهرستان نیشابور، پروژه مربوط بر مبنای فهرست بهاء سال ۱۴۰۱ سازمان مدیریت و برنامه ریزی تهیه و برآورد هزینه شده که تأمین اعتبار و اجرای آن پس از تصویب مدیریت محترم عامل طبق طرح و مشخصات فنی مربوط از محل اعتبارات توسعه و احداث ساختمان های اداری سال ۱۴۰۱ ردیف ۱-۹۲۰ قابل اجرا می باشد.

مبلغ برآورده پروژه :

هزینه پروژه بر اساس برآورد و ریز متره انجام شده شامل کالا و عملیات بمبلغ ۳۷,۸۲۸,۶۹۵,۸۵۴

ریال

می باشد.

اقدامات قابل اجرا در پروژه :

- ۱- حفاری و اجرای فونداسیون و شنازها طبق نقشه
- ۲- تهیه و اجرای سازه سوله به طور کامل
- ۳- اجرای دیوار ۳۵ سانتیمتر با استفاده از آجر سوراخدار درجه یک (آژند) بصورت دور و نما و بند کشی
- ۴- اجرای پوشش سقف با استفاده از ساندویچ پائل به ضخامت ۵ سانتیمتر

M. Ali



- اجرای کف سازی شامل (بتن مکر، بتن مسلح و موائیک ترافیکی)
- اجری سیستم الکتریکی (روشنایی) و مکانیکی (آبرو های)
- اجرای سیستم اعلام حریق
- تهییه و نصب درب رو لاب

مشخصات فنی پروژه :

- ۱- کلیه پروفیلهای مورد استفاده از نوع فولاد نرمه (ST37) با $FY=2400 \text{ KY/cm}^2$ باشد.
- ۲- کلیه میلگردهای مورد استفاده از نوع (AII) با تنش جاری شدن $FY=3000 \text{ KY/cm}^2$ باشد.
- ۳- اجرای بتن ریزی فوندانسیون با استفاده از بتن با عیار ۴۰۰
- ۴- اجرای بتن مگر با عیار ۱۵۰
- ۵- اجرای سرطاق درب و پنجره ها با نسبت ۵۰*۵۰*۵ مطابق طرح
- ۶- پوشش سقف با استفاده از ورق ساندویچ پنل با ضخامت ۵ سانتیمتر و دو رو ورق و رنگ کوره ای
- ۷- اجرای قالب بندی فوندانسیون با استفاده از قالب فلزی
- ۸- اجرای کامل ضد زنگ و رنگ آمیزی اسکلت فلزی پس از زنگ زدایی .
- ۹- نوع سیمان مصرفی از نوع تیپ II می باشد.
- ۱۰- اجرای پنجره های تک جدار(پروفیلی) به همراه شیشه ۴ میلیمتری (جهت ایمنی بیشتر بجای شیشه ترجیحاً ورق پلاسیکرینات فشرده شفاف استفاده شود)
- ۱۱- تهییه و نصب درب رول آپ ورودی سوله
- ۱۲- کلیه قطعات فولادی بعد از رنگ زدایی ، بتونه کاری و سپس سمباده زنی و بتونه کاری و سمباده زنی مجدد ، ته رنگ روغنی و در نهایت انود کامل رنگ روغن انجام شود .
- ۱۳- لوله های فاضلاب و آبرو ها از نوع پلی اتیلن فشار قوی درجه یک بصورت روکار و بست کوبی اجرا شود.
- ۱۴- اجرای سیستم اعلام حریق مطابق طرح
- ۱۵- اجرای سیستم الکتریکی (روشنایی) مطابق طرح
- ۱۶- اجرای دیوار چینی با استفاده از آجر سوراخدار درجه یک (آزند) به ضخامت ۳۵ سانتی متر بصورت دور و نما با ملات ماسه سیمان و بند کشی تو خالی طبق طرح
- ۱۷- با توجه به محدود بودن اعتبار تخصیص داده شده، مبلغ برآورده تنها جهت احداث سوله می باشد و ساختمن نگهبانی در آن لحاظ نشده است
- ۱۸- با توجه به خاص بودن سازه سوله ها، پیمانکار موظف است پس از بررسی کامل پروژه نسبت به تهییه و ارائه نقشه های اجرایی (SHOP) و محاسبات فنی به دستگاه نظارت اقدام نماید

میرزا زاده

نقشه های اجرایی (SHOP) و محاسبات فنی به دستگاه نظارت اقدام نماید

M. A.

مشهود برقرار

مشهود برقرار

مشهود برقرار

- ۱۹- کلیه موارد اجرایی که جزئیات آن در مشخصات فنی و نقشه های اجرایی مشخص نشده و قابل پیش بینی نبوده، در زمان اجرا به صورت دستور کار توسط دستگاه نظارت به پیمانکار ابلاغ می شود.
- ۲۰- رعایت کلیه نکات فنی و ایمنی در طول اجرای کار الزامی و بعده پیمانکار می باشد.
- ۲۱- ملاک محاسبه پرداخت صورت وضعیت های پیمانکار حجم کار انجام شده می باشد که به تأیید دستگاه نظارت رسیده باشد.
- ۲۲- پیمانکار موظف است برنامه زمانبندی (CPM) تفصیلی عملیات را بصورت خطی در بازه های زمانی قرارداد تهیه و به کارفرما اعلام نماید.
- ۲۳- کلیه مصالح و لوازم مورد مصرف درجه یک پیش بینی شده و در زمان اجراء بایستی نمونه مورد مصرف به رویت دستگاه نظارت برسد. توضیح اینکه مصالح یا لوازمی که بدون اخذ تأیید دستگاه نظارت استفاده شود در صورت وضعیت عدم تأیید با هزینه پیمانکار بایستی تعویض گردد.
- ۲۴- در صورت تامین کالا و مصالح توسط کارفرما، پیمانکار موظف است همکاری و راهنمائی لازم جهت تهیه کالای مرغوب با نماینده کارفرما داشته و از استفاده هرگونه مصالح نامرغوب اجتناب نماید.
- ۲۵- نظارت بر حسن انجام کار ابنيه بر عهده دفتر نظارت و کنترل پروژه می باشد.
- ۲۶- مدت اجرای پروژه از زمان تصویب و تأمین اعتبار حداقل ۵ ماه می باشد.
- ۲۷- هزینه برآورد شده براساس ریز متره پروژه شامل کالا و عملیات می باشد که بر مبنای فهرست بهاء سازمان مدیریت و برنامه ریزی سال ۱۴۰۱ تهیه شده است.

الزامات ایمنی :

رعایت کلیه نکات ایمنی و حفاظت کارگاه در طول اجرای کار به عهده پیمانکار بوده و نظارت بر کار پیمانکار رافع مسئولیت پیمانکار در این بخش نمی باشد.

الزامات مالی :

ملک محاسبه و پرداخت صورت حساب پیمانکار منوط به ارائه فاکتور/صورت وضعیت و تأیید دستگاه نظارت می باشد.

دستگاه نظارت :

نظارت بر حسن انجام کار ابنيه بر عهده دفتر نظارت و کنترل پروژه می باشد.




مدت اجرای پروژه :

حداکثر مدت زمان اجرای پروژه ۵ ماه روزگاری برآورد گردیده است.

رونوشت :

- معاونت مهندسی و نظارت
- امور مالی
- دفتر نظارت و کنترل پروژه
- شرکت پرديس سازه منصور هشتم

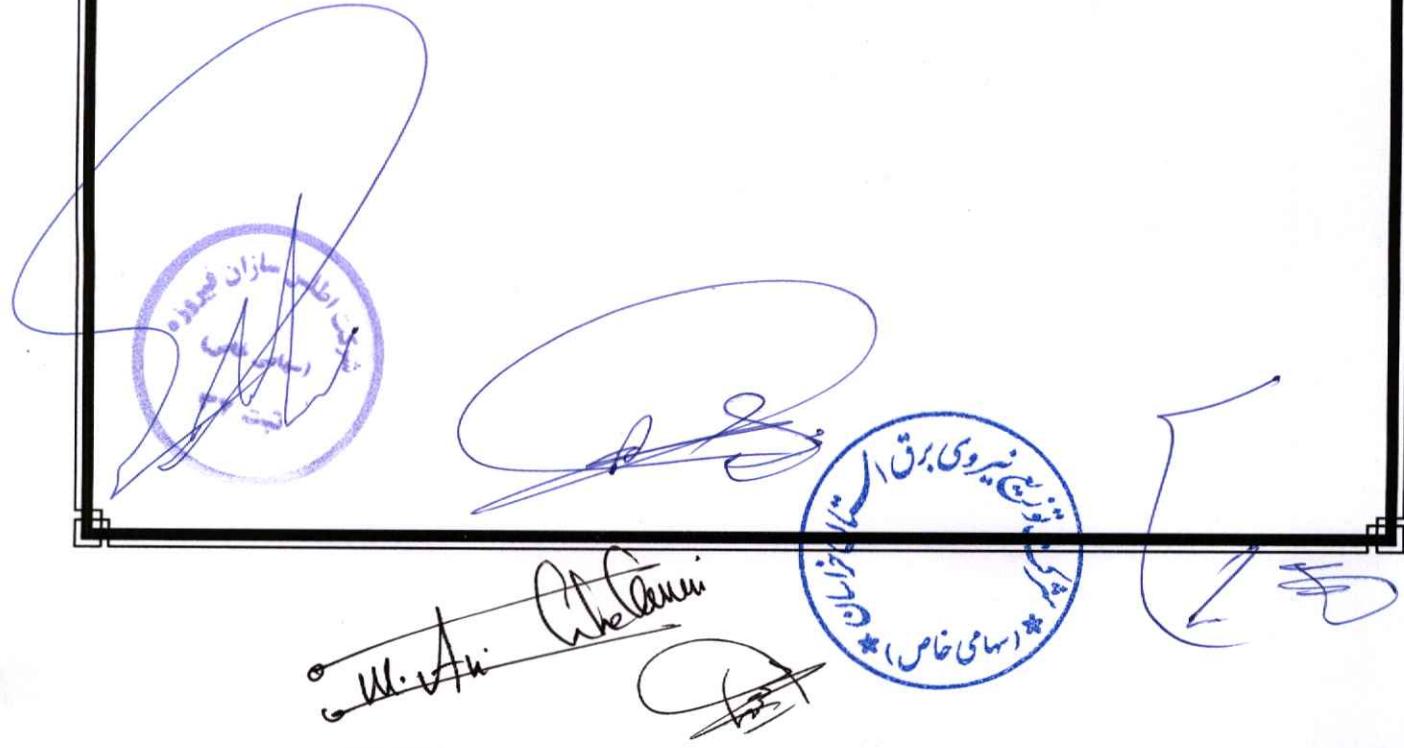

بسمه تعالی

مشخصات واحد تهیه پروژه : دفتر مهندسی و مطالعات شبکه / قسمت / اداره - محل اجرا شهرستان نیشابور
شرکت توزیع نیروی برق استان خراسان رضوی
تاریخ : ۲۰/۱۲/۱۴۰۱


دستور کار	شرح کامل پروژه و دستور کارهای اختصاص داده شده	مبلغ پروژه (ریال)	ضریب پیش بینی نشده ۱۰٪	مبلغ کل پروژه (ریال)
۱-۹۱۰.	پروژه احداث سوله انبار شهرستان نیشابور	۳۷۸،۵۶۹،۸۲۸،۵۷	۳،۷۸۸،۵۶۹،۸۲۸،۵۷	۴،۳۶۵،۵۱۱،۶۱
		۳۷۸،۵۶۹،۸۲۸،۵۷	۳،۷۸۸،۵۶۹،۸۲۸،۵۷	۴،۳۶۵،۵۱۱،۶۱
		۳۷۸،۵۶۹،۸۲۸،۵۷	۳،۷۸۸،۵۶۹،۸۲۸،۵۷	۴،۳۶۵،۵۱۱،۶۱
	جمع هشتون (ریال)			
کنترل دستور کار:	شماره دستور کار:			
کنترل بودجه :	نوع بودجه :			

تعداد یک دستور کار تصویب شده به شرح فوق به بیوست ارسال تا براساس ضوابط
و مقررات جاری شرکت جهت اجرا به پیمانکار واحد الشرایط ابلاغ شود

مدیر عامل :

نوع بودجه :

1

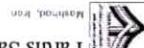

Paridis Sazeh Maneshour Hashtrom

SHEET

2



13

جدول (الف) - مبلغ و ضرایب پیشنهادی جزء برای هر فصل

موضوع پروژه: احداث ساختمان سوله انبار مدیریت برق شهرستان نیشابور

فهرست بهای رشتہ: ابنيه

فصل	عنوان فصل	مبلغ فصل	مبلغ فصل پس از اعمال تمامی ضرایب	مبلغ پیشنهادی پیمانکار(کالا و عملیات) با احتساب تمامی ضرایب و هزینه های موردنظر	مبلغ پیشنهادی پیمانکار فقط برای عملیات	ضریب پیشنهادی
۲	فصل دوم . عملیات خاکی با دست	۹۶,۳۸۰,۰۰۰	۱۳۸,۱۲۴,۱۰۶	۲۱۸,۲۲۶,۰۸۷	۵۸%	
۳	فصل سوم . عملیات خاکی با ماشین	۵۵,۸۴۵,۹۲۰	۸۰,۰۳۳,۹۰۵	۱۲۰,۸۵۱,۱۹۶	۵۱%	
۶	فصل ششم . بتن درجا	۳۱۸,۸۵۲,۰۰۰	۴۵۶,۹۵۳,۱۷۸	۷۰۸,۲۷۷,۴۲۶	۵۵%	
۷	فصل هفتم . کارهای فولادی با میلگرد	۲,۲۴۷,۸۲۸,۰۰۰	۳,۲۲۱,۴۰۷,۲۶۳	۵,۴۴۴,۱۷۸,۲۷۴	۶۹%	
۸	فصل هشتم . بتن درجا	۱,۵۵۵,۳۰۳,۰۰۰	۲,۳۷۷,۲۴۷,۸۲۵	۳,۷۹۵,۵۹۶,۵۳۶	۶۰%	
۹	فصل نهم . کارهای فولادی	۴,۶۰۲,۷۵۰,۰۰۰	۶,۵۹۶,۲۹۳,۰۸۰	۱۱,۲۷۹,۶۶۱,۱۶۶	۷۱%	
۱۱	فصل یازدهم . آجرکاری و شفته ریزی	۳,۷۹۶,۲۰۲,۰۰۰	۵,۴۴۰,۴۱۳,۰۱۰	۸,۵۹۵,۸۵۲,۵۵۶	۵۸%	
۱۲	فصل سیزدهم . عایق کاری	۲۶,۲۳۵,۰۰۰	۳۷,۵۹۷,۹۰۳	۵۷,۱۴۸,۸۱۲	۵۲%	
۱۶	فصل شانزدهم . کالاهای فولادی سبک	۹,۶۳۱,۵۳۷,۰۰۰	۱۳,۸۰۳,۱۴۸,۳۰۵	۲۲,۱۸۱,۳۵۶,۱۹۸	۶۰,۷۰%	
۱۷	فصل هفدهم . کارهای فولادی	۲۸۰,۰۰۰,۰۰۰	۴۰,۱۲۷۳,۶۰۰	۶۱۷,۹۶۱,۳۴۴	۵۴%	
۱۸	فصل هجدهم . اندودکاری و بندکشی	۱۸,۰۰۰,۰۰۰	۲۵,۷۹۶,۱۶۰	۴۵,۱۴۳,۲۸۰	۷۵%	
۲۱	فصل بیست و یکم . فرش موزاییک و کپوش پتنی	۱,۱۴۴,۶۰۰,۰۰۰	۱,۶۴۰,۳۴۹,۱۵۲	۲,۴۹۳,۳۳۰,۷۱۱	۵۲%	
۲۲	فصل بیست دوم . کارهای سنگی با سنگ پلاک	۲۹۷,۹۹۲,۵۰۰	۴۲۷,۰۵۹,۰۱۲	۶۷۹,۰۲۳,۸۲۹	۵۹%	
۲۴	فصل بیست و چهارم . برش و نصب و پلیمری	۷۰,۲۷۵,۰۰۰	۱۰۰,۷۱۲,۵۰۸	۱۵۱,۰۶۸,۷۶۲	۵۰%	
۲۵	فصل بیست و پنجم . رنگ آمیزی	۶۵۹,۵۰۰,۰۰۰	۹۴۵,۱۴۲,۶۴۰	۱,۴۹۳,۳۲۵,۳۷۱	۵۸%	
	جمع کل	۲۴,۹۰۱,۳۰۰,۴۲۰	۳۵,۶۸۶,۵۵۱,۶۵۸	۵۷,۸۸۱,۰۱۱,۵۴۸	۶۲,۱۹%	


* مبلغ پیشنهادی پیمانکار برای عملیات برای حالتی است که تهیه کالا در تعهد کارفرما باشد.

* جدول فصلها برای هر رشتہ با احتساب ضرایب فهرست بهای، (ضریب بالاسری، ضریب منطقه ای و هزینه تجهیز و برجیدن کارگاه) می باشد.

مهر و امضای کارفرما

مهر و امضای مشاور

مهر و امضای پیمانکار

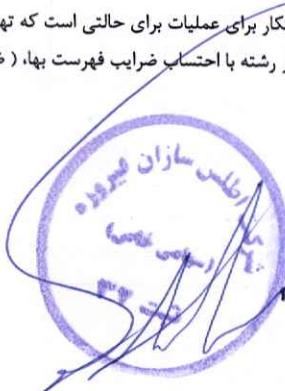جدول (الف) - مبلغ وضرایب پیشنهادی جزء برای هر فصل

موضوع پروژه: پروژه احداث ساختمان سوله انبار مدیریت برق شهرستان نیشابور

فهرست بهای رشته: تاسیسات مکانیکی

فصل	عنوان فصل	مبلغ فصل	مبلغ فصل پس از اعمال تمامی ضرایب	مبلغ پیشنهادی پیمانکار(کالا و عملیات) با احتساب تمامی ضرایب و هزینه های موردنظر	مبلغ پیشنهادی برای پیمانکار فقط برای عملیات	ضریب پیشنهادی
۴	فصل سوم . لوله های پی . وی . سی و پلی پروپیلن	۹۴,۸۵۲,۰۰۰	۱۳۹,۷۸۱,۴۹۵	۲۴۴,۶۱۷,۶۱۶		۷۵٪.
۲۹	فصل بیست و نهم . لوازم بهداشتی، شیرهای بهداشتی	۳,۱۰۵,۰۰۰	۴,۵۷۵,۷۷۶	۸,۲۳۶,۳۹۶		۸۰٪.
	جمع کل	۹۷,۹۵۷,۰۰۰	۱۴۴,۳۵۷,۲۷۲	۲۵۲,۸۵۴,۰۱۲		۷۵٪.


* مبلغ پیشنهادی پیمانکار برای عملیات برای حالتی است که تهیه کالا در تعهد کارفرما باشد.

* جدول فصلها برای هر رشته با احتساب ضرایب فهرست بهای، (ضریب بالاسری، ضریب منطقه ای و هزینه تجهیز و پرچیدن کارگاه) می باشد.

مهر و امضای کارفرما

مهر و امضای مشاور

مهر و امضای پیمانکار

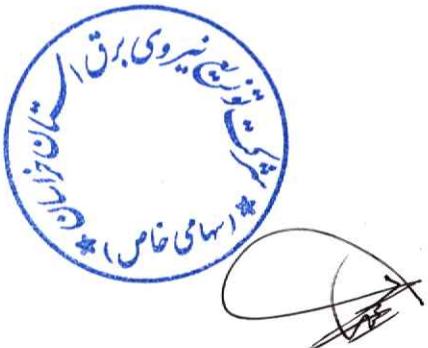

جدول (الف) - مبلغ وضرایب پیشنهادی جزء برای هر فصل

موضوع پروژه: پروژه احداث ساختمان سوله انبار مدیریت برق شهرستان نیشابور

فهرست بهای رشتہ: تاسیسات برقی

فصل	عنوان فصل	مبلغ فصل	مبلغ فصل پس از اعمال تمامی ضرایب	مبلغ پیشنهادی پیمانکار (کالا و عملیات) با احتساب تمامی ضرایب و هزینه های موردنظر	مبلغ پیشنهادی پیمانکار فقط برای عملیات	ضریب پیشنهادی جزء
۳	فصل سوم . چراغ های صنعتی	۲۶۰,۵۴۴,۰۰۰	۳۸۳,۹۵۸,۴۸۲	۶۵۲,۷۲۹,۴۱۹		۷۰%
۶	فصل ششم . سیم ها	۱۲۷,۳۶۵,۰۰۰	۱۸۷,۶۹۵,۲۵۳	۳۲۴,۷۱۲,۷۸۸		۷۳%
۷	فصل هفتم . کابل های فشار ضعیف	۲۲,۷۵۰,۰۰۰	۳۳,۵۲۶,۲۲۰	۵۸,۶۷۰,۸۸۵		۷۵%
۱۱	فصل یازدهم . کلیدها و پریزها	۴,۸۳۵,۰۰۰	۷,۱۲۵,۲۴۳	۱۲,۱۱۲,۹۱۳		۷۰%
۱۲	فصل دوازدهم . لوله های فولادی	۶۴۵,۳۷۵,۰۰۰	۹۵۱,۰۷۶,۲۳۰	۱,۷۰۲,۴۲۶,۴۵۱		۷۹%
۱۴	فصل چهاردهم . وسایل فشار ضعیف تابلویی	۵۵,۰۰۰,۰۰۰	۸۱,۰۵۲,۴۰۰	۱۴۰,۲۲۰,۶۵۲		۷۳%
۲۶	فصل بیست و ششم . وسایل اعلام حریق	۲۳۹,۷۷۶,۰۰۰	۳۵۳,۳۵۳,۰۹۶	۶۳۶,۰۳۵,۵۷۴		۸۰%
جمع کل		۱,۳۵۵,۶۴۵,۰۰۰	۱,۹۹۷,۷۸۶,۹۲۴	۳,۵۲۶,۹۰۸,۶۸۲		۷۶,۵۴٪

* مبلغ پیشنهادی پیمانکار برای عملیات برای حالتی است که تهیه کالا در تعهد کارفرما باشد.

* جدول فصلها برای هر رشتہ با احتساب ضرایب فهرست بهای (ضریب بالاسری، ضریب منطقه ای و هزینه تجهیز و برچیدن کارگاه) می باشد.

مهر و امضای کارفرما

مهر و امضای مشاور

مهر و امضای پیمانکار



M. A. Naseri
Naseri

م. ناصری

جدول (پ) - مبلغ پیشنهادی برای هر رشته، تجهیز و برقی‌بند کارگاه و ضریب پیشنهادی کل

موضوع پروژه: پروژه احداث ساختمان سوله انبار مدیریت برق شهرستان نیشابور

به تفکیک رشته ها

ردیف	عنوان رشته	مبلغ فصل پس از اعمال تمامی ضرایب	مبلغ پیمانکار(کالا و عملیات) با احتساب تمامی ضرایب و هزینه های موردنظر	مبلغ پیشنهادی بیمانکار(کالا و عملیات) فقط برای عملیات	ضریب پیشنهادی کل
۱	ابنیه	۳۵,۶۸۶,۵۵۱,۶۵۸	۵۷,۸۸۱,۰۱۱,۵۴۸		۶۲,۱۹٪
۲	تاسیسات مکانیکی	۱۴۴,۳۵۷,۲۷۲	۲۵۲,۸۵۴,۰۱۲		۷۵,۱۶٪
۳	تاسیسات برقی	۱,۹۹۷,۷۸۶,۹۲۴	۳,۵۲۶,۹۰۸,۶۸۲		۷۶,۵۴٪
	جمع کل	۳۷,۸۲۸,۶۹۵,۸۵۴	۶۱,۶۶۰,۷۷۴,۲۴۲		۶۳٪

* مبلغ پیشنهادی بیمانکار برای عملیات برای حالتی است که تهیه کالا در تعهد کارفرما باشد.

* جدول فصلها برای هر رشته با احتساب ضرایب فهرست بها، (ضریب بالاسری و هزینه تجهیز و برقی‌بند کارگاه) می باشد.

مهر و امضای کارفرما

مهر و امضای مشاور

مهر و امضای بیمانکار



جدول ۴. مقایسه مبلغ پیشنهادی پیمانکار با مبلغ برآورد بر حسب هر رشته و کل کار

نام بروزه: پروژه احداث ساختمان سوله انبار مدیریت برق شهرستان نیشابور

دستگاه اجرایی: شرکت توزیع نیروی برق استان خراسان رضوی

ردیف	عنوان رشته	شماره	جمع فصلها	نوع	مبلغ پیشنهادی پیمانکار(کالا و عملیات) با احتساب تمامی ضرایب و هزینه های موردنظر	درصد پیشنهادی عملیات	درصد برآورد کل	نسبت به برآورد کل	تفصیل اضافه	درصد پیشنهادی
۱	ابنیه		۲۵,۶۸۶,۵۵۱,۶۵۸	برآورده						۶۲.۱۹٪
۲	تاسیسات مکانیکی		۱۴۴,۳۵۷,۲۷۲	برآورده						۷۵.۱۶٪
۳	تاسیسات برقی		۱,۹۹۷,۷۸۶,۹۲۴	برآورده						۷۶.۵۴٪
	جمع کل		۳۷,۸۲۸,۶۹۵,۸۵۴	برآورده						۶۳٪
			۶۱,۶۶۰,۷۷۴,۲۴۲	پیشنهادی						

* مبلغ پیشنهادی پیمانکار برای عملیات برای حالتی است که تهیه کالا در تعهد کارفرما باشد.

* جدول فصلها برای هر رشته با احتساب ضرایب فهرست بها، (ضریب بالاسری، ضریب منطقه ای و هزینه تجهیز و برجیدن کارگاه) می باشد.

مهر و امضای کارفرما

مهر و امضای مشاور

مهر و امضای پیمانکار



A blue ink signature, appearing to be 'Ali'.

A blue ink signature, appearing to be 'Mahmoodi'.

A blue ink signature, appearing to be 'Jafar'.



پارسیس سازه منشوار هاشمی
Pardis Saze Maneshour Hashemi

SHEET



Ali Hashemi
Pardis Saze Maneshour Hashemi
Babak Hashemi

خلاصه مالی کل :

پروژه احداث ساختمان سوله انبار مدیریت برق شهرستان نیشابور

درصد غیرپایه به کل	جمع			سال	عنوان رشته
	پایه	غیر پایه	پایه		
۳۸/۹۱	۲۶,۳۹۵,۳۷۸,۴۴۵	۱۰,۲۶۹,۲۸۰,۰۰۰	۱۶,۱۲۶,۰۹۸,۴۴۵	۱۴۰۱	ابنیه
۰/۰۰	۱۰۶,۷۷۳,۱۳۰	۰	۱۰۶,۷۷۳,۱۳۰	۱۴۰۱	تأسیسات مکانیکی
۴/۰۶	۱,۴۷۷,۶۵۳,۰۵۰	۵۹,۹۵۰,۰۰۰	۱,۴۱۷,۷۰۳,۰۵۰	۱۴۰۱	تأسیسات برقی
۳۶/۹۲	۲۷,۹۷۹,۸۰۴,۶۲۵	۱۰,۳۲۹,۲۳۰,۰۰۰	۱۷,۶۵۰,۵۷۴,۶۲۵	جمع کل رشته ها	

پایه				
۲۲,۹۴۵,۷۴۷,۰۱۳		(بالاسری ۱.۳)		۱۷,۶۵۰,۵۷۴,۶۲۵ ف
جمع پایه پس از اعمال ضرایب :	۲۲,۹۴۵,۷۴۷,۰۱۳			

غیر پایه				
۰		(۰)		۰ ج
۱۳,۴۲۷,۹۹۹,۰۰۰		(بالاسری ۱.۳)		۱۰,۳۲۹,۲۳۰,۰۰۰ *

جمع غیر پایه پس از اعمال ضرایب :				
۱۳,۴۲۷,۹۹۹,۰۰۰				
جمع با احتساب ضرایب : سی و شش میلیارد و سیصد و هفتاد و سه میلیون و هفتاد و چهل و شش هزار و سیزده	۳۶,۳۷۳,۷۴۶,۰۱۳			

ضریب تجهیز و بر چیدن کارگاه :			
۱,۴۵۴,۹۴۹,۸۴۱			

بلغ برآورد هزینه اجرای کار :			
۳۷,۸۲۸,۶۹۵,۸۵۴			



کارفرما :

مشاور :

پیمانکار :

Ali Gholami
Ali Gholami
D.J.

خلاصه مالی رشته:

طرح: پروژه احداث ساختمان سوله انبار مدیریت برق شهرستان نیشابور

خلاصه مالی فهرست بهای رشته: ابینه

درصد غیرپایه به کل	جمع			عنوان فصل
	پایه و غیر پایه	غیر پایه	پایه	
۰...	۹۶,۳۸۰,۰۰۰	۰	۹۶,۳۸۰,۰۰۰	فصل دوم . عملیات خاکی با دست
۰...	۵۵,۸۴۵,۹۲۰	۰	۵۵,۸۴۵,۹۲۰	فصل سوم . عملیات خاکی با ماشین
۰...	۳۱۸,۸۵۲,۰۰۰	۰	۳۱۸,۸۵۲,۰۰۰	فصل ششم . قالب‌بندی فولادی
۰...	۲,۲۴۷,۸۲۸,۰۰۰	۰	۲,۲۴۷,۸۲۸,۰۰۰	فصل هفتم . کارهای فولادی با میلگرد
۰...	۱,۶۵۵,۳۰۳,۰۰۰	۰	۱,۶۵۵,۳۰۳,۰۰۰	فصل هشتم . بتن درجا
۰...	۴,۶۰۲,۷۵۰,۰۰۰	۰	۴,۶۰۲,۷۵۰,۰۰۰	فصل نهم . کارهای فولادی سنگین
۰...	۳,۷۹۶,۲۰۲,۰۰۰	۰	۳,۷۹۶,۲۰۲,۰۰۰	فصل یازدهم . آجرکاری و شفته ریزی
۰...	۲۶,۲۳۵,۰۰۰	۰	۲۶,۲۳۵,۰۰۰	فصل سیزدهم . عایق کاری رطوبتی
۹۷.۶۸	۹,۶۳۱,۵۳۷,۰۰۰	۹,۴۰۸,۰۰۰,۰۰۰	۲۲۳,۵۳۷,۰۰۰	فصل شانزدهم . کارهای فولادی سبک
۱۰۰.۰۰	۲۸۰,۰۰۰,۰۰۰	۲۸۰,۰۰۰,۰۰۰	۰	فصل هفدهم . کارهای آلومینیومی
۰...	۱۸,۰۰۰,۰۰۰	۰	۱۸,۰۰۰,۰۰۰	فصل هجدهم . اندودکاری و بندکشی
۰...	۱,۱۴۴,۶۰۰,۰۰۰	۰	۱,۱۴۴,۶۰۰,۰۰۰	فصل بیست و یکم . فرش موزاییک و کفپوش بتنه
۰...	۲۹۷,۹۹۲,۵۰۰	۰	۲۹۷,۹۹۲,۵۰۰	فصل بیست و دوم . کارهای سنگی با سنگ پلاک
۰...	۷۰,۲۷۵,۰۰۰	۰	۷۰,۲۷۵,۰۰۰	فصل بیست و چهارم . شیشه و نصب آن
۰...	۶۵۹,۵۰۰,۰۰۰	۰	۶۵۹,۵۰۰,۰۰۰	فصل بیست و پنجم . رنگ آمیزی
۳۸.۹۱	۲۲,۹۰۱,۳۰۰,۴۲۰	۹,۶۸۸,۰۰۰,۰۰۰	۱۵,۲۱۳,۳۰۰,۴۲۰	جمع فصول
ضرایب				
۱۶,۱۲۶,۰۹۸,۴۴۵	(منطقه ۱۰۶)		۱۵,۲۱۳,۳۰۰,۴۲۰	جمع ردیف های
.			.	جمع ردیف های
۱۰,۲۶۹,۲۸۰,۰۰۰	(منطقه ۱۰۶)		۹,۶۸۸,۰۰۰,۰۰۰	جمع ردیف های *
۲۶,۳۹۵,۳۷۸,۴۴۵	جمع فصول بعد از اعمال ضرایب			



صفحه ۱

کارفرما :

مشاور :



پیمانکار:

خلاصه مالی رشته :

طرح : پروژه احداث ساختمان سوله انبار مدیریت برق شهرستان نیشابور

خلاصه مالی فهرست بهای رشته: تأسیسات مکانیکی

درصد غیرپایه به کل	جمع			عنوان فصل
	پایه و غیر پایه	غیر پایه	پایه	
۰,۰۰	۹۴,۸۵۲,۰۰۰	۰	۹۴,۸۵۲,۰۰۰	فصل سوم. لوله های پی. وی. سی و پلی پروپیلن
۰,۰۰	۳,۱۰۵,۰۰۰	۰	۳,۱۰۵,۰۰۰	فصل بیست و نهم . لوازم بهداشتی ، شیرهای بهداشتی
۰,۰۰	۹۷,۹۵۷,۰۰۰	۰	۹۷,۹۵۷,۰۰۰	جمع فصول
ضرایب				
۱۰۶,۷۷۳,۱۳۰	(منطقه ۱۰۹)		۹۷,۹۵۷,۰۰۰	جمع ردیف های
۰			۰	جمع ردیف های
۰			۰	جمع ردیف های *
۱۰۶,۷۷۳,۱۳۰	جمع فصول بعد از اعمال ضرایب			



صفحه ۲

کارفرما :

مشاور :

پیمانکار :

Handwritten signatures and initials are present over the bottom right area, including 'Ali Afshari', 'D. M. A.', and 'Z. S.'



خلاصه مالی رشته:

طرح: پروژه احداث ساختمان سوله انبار مدیریت برق شهرستان نیشابور

خلاصه مالی فهرست بهای رشته: تأسیسات برقی

درصد غیرپایه به کل	جمع			عنوان فصل
	پایه و غیرپایه	غیرپایه	پایه	
۰...	۲۶۰,۵۴۴,۰۰۰	۰	۲۶۰,۵۴۴,۰۰۰	فصل سوم. چراغ های صنعتی.
۰...	۱۲۷,۳۶۵,۰۰۰	۰	۱۲۷,۳۶۵,۰۰۰	فصل ششم. سیم ها.
۰...	۲۲,۷۵۰,۰۰۰	۰	۲۲,۷۵۰,۰۰۰	فصل هفتم. کابل های فشار ضعیف.
۰...	۴,۸۳۵,۰۰۰	۰	۴,۸۳۵,۰۰۰	فصل یازدهم. کلیدها و پریزها.
۰...	۶۴۵,۳۷۵,۰۰۰	۰	۶۴۵,۳۷۵,۰۰۰	فصل دوازدهم. لوله های فولادی.
۱۰۰...	۵۵,۰۰۰,۰۰۰	۵۵,۰۰۰,۰۰۰	۰	فصل چهاردهم. وسائل فشار ضعیف تابلویی.
۰...	۲۳۹,۷۷۶,۰۰۰	۰	۲۳۹,۷۷۶,۰۰۰	فصل بیست و ششم. وسائل اعلام حریق
۴۰۶	۱,۳۵۵,۶۴۵,۰۰۰	۵۵,۰۰۰,۰۰۰	۱,۳۰۰,۶۴۵,۰۰۰	جمع فصول
ضرایب				
۱,۴۱۷,۷۰۳,۰۵۰	(منطقه ۱۰۹)		۱,۳۰۰,۶۴۵,۰۰۰	جمع ردیف های
.			۰	جمع ردیف های
۵۹,۹۵۰,۰۰۰	(منطقه ۱۰۹)		۵۵,۰۰۰,۰۰۰	جمع ردیف های *
۱,۴۷۷,۶۵۳,۰۵۰	جمع فصول بعد از اعمال ضرایب			



صفحه ۲

کارفرما:

مشاور:

پیمانکار:

Handwritten signatures of the responsible officials (Karfarma, Mashaayegh, Peymankar) are present over the stamp area.

دفترچه فهرست مقادیر

طرح : پروژه احداث ساختمان سوله اتبار مدیریت برق شهرستان نیشابور

فهرست بهای سال : ۱۴۰۱ رسته : ساختمان ، رسته : ابنيه						
فصل دوم . عملیات خاکی با دست						
بهای کل	ضریب	مقدار	بهای واحد	واحد	شرح	شماره ردیف
۴۲,۹۲۰,۰۰۰	۱/۰۰۰	۸۰/۰۰	۵۳۶,۵۰۰	متر مکعب	کندن زمین در زمین های خاکی و ریختن خاک های کنده شده به کنار محل های مریبوط.	۰۲۰۱۰۲ - ف
۵۳,۴۶۰,۰۰۰	۱/۰۰۰	۱۵/۰۰	۳,۵۶۴,۰۰۰	متر مکعب	حفر میله چاه به قطر تا ۱,۲ متر در زمین های خاکی و حمل خاک های حاصله تا فاصله ۱۰ متری از دهانه چاه.	۰۲۰۳۰۱ - ف
ضرایب						
۹۶,۳۸۰,۰۰۰	جمع بدون ضرایب					
۹۶,۳۸۰,۰۰۰						جمع ردیف های (ف)
.						جمع ردیف های (ج)
.						جمع ردیف های (*)
۹۶,۳۸۰,۰۰۰	جمع پس از اعمال ضرایب					
فصل سوم . عملیات خاکی با ماشین						
بهای کل	ضریب	مقدار	بهای واحد	واحد	شرح	شماره ردیف
۸,۹۶۴,۸۰۰	۱/۰۰۰	۱۰۴/۰۰	۸۶,۲۰۰	متر مکعب	بارگیری مواد حاصل از عملیات خاکی با خاک های توده شده و حمل آن با کامیون یا هرنوع وسیله مکانیکی دیگر تا فاصله ۱۰۰ متری مرکز نقل برداشت و تخلیه آن.	۰۳۰۷۰۱ - ف
۱,۳۸۱,۱۲۰	۱/۰۰۰	۴۱۶/۰۰	۳,۳۲۰	متر مکعب	حمل مواد حاصل از عملیات خاکی با خاک های توده شده، وقتی که فاصله حمل بیش از ۱۰۰ متر تا ۵۰۰ متر باشد، به ازای هر ۱۰۰ متر مازاد بر ۱۰۰ متر اول (کسر ۱۰۰ متر به تناسب محاسبه می شود).	۰۳۰۷۰۲ - ف
۱۶,۷۹۶,۰۰۰	۱/۰۰۰	۹۸۸/۰۰	۱۷,۰۰۰	متر مکعب کیلومتر	حمل مواد حاصل از عملیات خاکی با خاک های توده شده، وقتی که فاصله حمل بیش از ۰ متر تا ۱ کیلومتر باشد، برای هر کیلومتر مازاد بر ۵۰۰ متر اول، برای راه های آسفالتی (کسر کیلومتر به نسبت قیمت یک کیلومتر محاسبه می شود).	۰۳۰۷۰۳ - ف
۲۸,۷۰۴,۰۰۰	۱/۰۰۰	۲,۰۸۰/۰۰	۱۳۸,۰۰۰	متر مکعب کیلومتر	حمل مواد حاصل از عملیات خاکی با خاک های توده شده، وقتی که فاصله حمل بیش از ۱۰ کیلومتر تا ۳۰ کیلومتر باشد، برای هر کیلومتر مازاد بر ۱۰ کیلومتر، برای راه های آسفالتی (کسر کیلومتر، به نسبت بهای یک کیلومتر محاسبه می شود).	۰۳۰۷۰۴ - ف
ضرایب						
۵۵,۸۴۵,۹۲۰	جمع بدون ضرایب					
۵۵,۸۴۵,۹۲۰						جمع ردیف های (ف)
.						جمع ردیف های (ج)
.						جمع ردیف های (*)
۵۵,۸۴۵,۹۲۰	جمع پس از اعمال ضرایب					



کلیفرما:

محمودی

مشاور:

میرزا

پیمانکار:

سید علی

دفترچه فهرست مقادیر

طرح : پروژه احداث ساختمان سوله انبار مدیریت برق شهرستان نیشابور

فهرست بهای سال : ۱۴۰۱ رسته : ساختمان ، رشتہ : ایندیه						
فصل ششم. قالب‌بندی فولادی						
شماره ردیف	شرح	واحد	بهای واحد	مقدار	ضریب	بهای کل
۱۰۰۱۰۶۰۰۱	تهیه وسایل و قالب‌بندی با استفاده از قالب فولادی دربی‌ها و شنازهای پی.	متراز	۱,۰۴۲,۰۰۰	۳۰۶/۰۰	۱/۰۰۰۰	۳۱۸,۸۵۲,۰۰۰
ضرایب						
۳۱۸,۸۵۲,۰۰۰	جمع بدون ضرایب					
۳۱۸,۸۵۲,۰۰۰						۳۱۸,۸۵۲,۰۰۰
.						جمع ردیف های (ج)
.						جمع ردیف های (*)
۳۱۸,۸۵۲,۰۰۰	جمع پس از اعمال ضرایب					
فصل هفتم . کارهای فولادی با میلگرد						
شماره ردیف	شرح	واحد	بهای واحد	مقدار	ضریب	بهای کل
۱۰۰۲۰۷۰۲۰۱	تهیه، بریدن، خم کردن و کار گذاشتن میلگرد آج دار به قطر ۱۰ میلی‌متر، برای بتن مسلح با سیم پیچی لازم.	کیلوگرم	۱۹۲,۵۰۰	۷,۱۷۰/۰۰	۱/۰۰۰۰	۱,۳۸۰,۲۲۵,۰۰۰
۱۰۰۲۰۷۰۲۰۲	تهیه، بریدن، خم کردن و کار گذاشتن میلگرد آج دار به قطر ۱۲ تا ۱۸ میلی‌متر، برای بتن مسلح با سیم پیچی لازم.	کیلوگرم	۱۶۶,۰۰۰	۱,۶۱۵/۰۰	۱/۰۰۰۰	۲۶۸,۰۹۰,۰۰۰
۱۰۰۲۰۷۰۲۰۳	تهیه، بریدن، خم کردن و کار گذاشتن میلگرد آج دار به قطر ۲۰ تا ۴۰ میلی‌متر، برای بتن مسلح با سیم پیچی لازم.	کیلوگرم	۱۵۹,۵۰۰	۳۹۰/۰۰	۱/۰۰۰۰	۶۲,۲۰۵,۰۰۰
۱۰۰۲۰۷۰۲۱۲	تهیه، ساخت و تنصیب بولت از میلگرد ساده تا قطر ۴۰ میلی‌متر، با متعلقات لازم قبل از بتن ریزی.	کیلوگرم	۳۱۴,۵۰۰	۲۱۶/۰۰	۱/۰۰۰۰	۶۷,۹۳۲,۰۰۰
۱۰۰۲۰۷۰۶۲۰	تهیه، مونتاژ و جاگذاری میل مهار از میلگرد آج دار با متعلقات سرمهار جهت اجرای مهار ناتنیده تا قطر ۴۰ میلی‌متر.	کیلوگرم	۱۹۳,۰۰۰	۲,۴۳۲/۰۰	۱/۰۰۰۰	۴۶۹,۳۷۶,۰۰۰
ضرایب						
۲,۲۴۷,۸۲۸,۰۰۰	جمع بدون ضرایب					
۲,۲۴۷,۸۲۸,۰۰۰						۲,۲۴۷,۸۲۸,۰۰۰
.						جمع ردیف های (ف)
.						جمع ردیف های (ج)
۲,۲۴۷,۸۲۸,۰۰۰	جمع پس از اعمال ضرایب					جمع ردیف های (*)
فصل هشتم . بتن درجا						
شماره ردیف	شرح	واحد	بهای واحد	مقدار	ضریب	بهای کل
۱۰۰۲۰۸۰۱۰۲	تهیه و اجرای بتن باخین و ماسه شسته طبیعی یا شکسته، با ۱۵۰ کیلوگرم سیمان در مترازکعب بتن.	متراز	۵,۷۴۷,۰۰۰	۶۴/۰۰	۱/۰۰۰۰	۳۶۷,۸۰۸,۰۰۰



کلفرما :

مشاور :

پیمانکار :

Z Ali D. Dehni

دفترچه فهرست مقادیر

طرح: پروژه احداث ساختمان سوله انبار مدیریت برق شهرستان نیشابور

فهرست بهای سال: ۱۴۰۱ رسته: ساختمان، رسته: اینیه

فصل هشتم . بتن درجا

شماره ردیف	شرح	واحد	بهای واحد	مقدار	ضریب	بهای کل
۰۸۰۱۰۸	تهیه و اجرای بتن با شن و ماسه شسته طبیعی یا شکسته با مقاومت فشاری مشخصه ۳۵ مگاپاسکال.	متر مکعب	۶,۸۸۵,۰۰۰	۱۸۷/۰۰	۱/۰۰۰۰	۱,۲۸۷,۴۹۵,۰۰۰

ضرایب

۱,۶۵۵,۳۰۳,۰۰۰	جمع بدون ضرایب	۱,۶۵۵,۳۰۳,۰۰۰	جمع ردیف های (ف)
۱,۶۵۵,۳۰۳,۰۰۰		۱,۶۵۵,۳۰۳,۰۰۰	جمع ردیف های (ج)
·		·	جمع ردیف های (*)
۱,۶۵۵,۳۰۳,۰۰۰	جمع پس از اعمال ضرایب	۱,۶۵۵,۳۰۳,۰۰۰	

فصل نهم . کارهای فولادی سنگین

شماره ردیف	شرح	واحد	بهای واحد	مقدار	ضریب	بهای کل
۰۹۰۱۰۶	تهیه، ساخت و نصب ستون از ورق با مقطع چهارگوش، H و شکل های دیگر.	کیلوگرم	۲۷۴,۵۰۰	۹,۵۰۰/۰۰	۱/۰۰۰۰	۲,۶۰۷,۷۵۰,۰۰۰
۰۹۰۲۲۴	تهیه، ساخت و نصب تیر اصلی از ورق به شکل تیر آهن با اشکال دیگر به همراه ورق های تقویتی و ورق های سخت گشته.	کیلوگرم	۲۶۶,۰۰۰	۷,۵۰۰/۰۰	۱/۰۰۰۰	۱,۹۹۵,۰۰۰,۰۰۰

ضرایب

۴,۶۰۲,۷۵۰,۰۰۰	جمع بدون ضرایب	۴,۶۰۲,۷۵۰,۰۰۰	جمع ردیف های (ف)
۴,۶۰۲,۷۵۰,۰۰۰		·	جمع ردیف های (ج)
·		·	جمع ردیف های (*)
۴,۶۰۲,۷۵۰,۰۰۰	جمع پس از اعمال ضرایب	۴,۶۰۲,۷۵۰,۰۰۰	

فصل یازدهم . آجرکاری و شفته ریزی

شماره ردیف	شرح	واحد	بهای واحد	مقدار	ضریب	بهای کل
۱۱۰۲۰۱	آجرکاری به ضخامت یک و نیم آجر و بیشتر با آجر فشاری و ملات ماسه سیمان ۱۵.	متر مکعب	۸,۶۸۸,۰۰۰	۱۴/۰۰	۱/۰۰۰۰	۱۲۱,۶۳۲,۰۰۰
۱۱۰۵۰۱	آجرکاری به ضخامت یک و نیم آجر و بیشتر با آجر ماشینی سوراخ دار به ابعاد آجر فشاری و ملات ماسه سیمان ۱۵.	متر مکعب	۹,۹۷۶,۰۰۰	۳۲۰/۰۰	۱/۰۰۰۰	۳,۱۹۲,۳۲۰,۰۰۰



کارفرما:

مشاور:



پیمانکار:

دفترچه فهرست مقادیر

طرح: پروژه احداث ساختمان سوله انبار مدیریت برق شهرستان نیشابور

فهرست بهای سال: ۱۴۰۱ رسته: ساختمان، رشته: اینیه

فصل یازدهم . اجر کاری و شفته ریزی

شماره ردیف	شرح	واحد	بهای واحد	مقدار	ضریب	بهای کل
۱۱۰۸۱۷ ف	اصافه بهای نماسازی نسبت به ردیفهای دیوارچینی با آجر ماشینی سوراخ دار مخصوص نما به ابعاد آجر فشاری استفاده شود.	مترا مربع	۶۴۳,۰۰	۷۵۰/۰۰	۱/۰۰۰	۴۸۲,۲۵۰,۰۰۰

ضرایب

جمع بدون ضرایب	۳,۷۹۶,۲۰۲,۰۰۰	جمع بدون ضرایب	۳,۷۹۶,۲۰۲,۰۰۰	جمع ردیف های (ف)
•	•	•	•	جمع ردیف های (ج)
•	•	•	•	جمع ردیف های (*)

جمع پس از اعمال ضرایب

فصل سیزدهم . عایق کاری رطوبتی

شماره ردیف	شرح	واحد	بهای واحد	مقدار	ضریب	بهای کل
۱۳۰۳۰۴ ف	عایق کاری رطوبتی، با عایق پیش ساخته درجه یک متشکل از قیر پلاستیکی، الیاف پلی استر نوع نیافته و تیشو به ضخامت ۳,۵ میلی متر به انضمام قشر آستر برای سایر سطوح.	مترا	۴۷۷,۰۰۰	۵۵/۰۰	۱/۰۰۰	۲۶,۲۳۵,۰۰۰

ضرایب

جمع بدون ضرایب	۲۶,۲۳۵,۰۰۰	جمع بدون ضرایب	۲۶,۲۳۵,۰۰۰	جمع ردیف های (ف)
•	•	•	•	جمع ردیف های (ج)
•	•	•	•	جمع ردیف های (*)
جمع پس از اعمال ضرایب	۲۶,۲۳۵,۰۰۰			

فصل شانزدهم . کارهای فولادی سیک

شماره ردیف	شرح	واحد	بهای واحد	مقدار	ضریب	بهای کل
۱۶۰۱۰۲ ف	تهیه، ساخت و نصب در پنجره فولادی از نیشی، سپری، ناودانی، میلگرد، ورق و مانند آن، پا جاسازی و دستمزد نصب برآق لات همراه با جوش کاری و ساییدن لازم.	کیلوگرم	۲۹۱,۵۰۰	۶۵۰/۰۰	۱/۰۰۰	۱۸۹,۴۷۵,۰۰۰
۱۶۰۳۰۶ ف	تهیه، ساخت و نصب آبرو از ورق گالوانیزه، با تمام وسایل و لوازم نصب.	کیلوگرم	۴۰۵,۵۰۰	۸۴/۰۰	۱/۰۰۰	۳۴,۰۶۲,۰۰۰



کارفرما:

.....

شاور:

پیمانکار:



دفترچه فهرست مقادیر

طرح : پروژه احداث ساختمان سوله انبار مدیریت برق شهرستان نیشابور

فهرست بهای سال : ۱۴۰۱ رسته : ساختمان ، رشته : اینیه

فصل شانزدهم . کارهای فولادی سبک

شماره ردیف	شرح	واحد	بهای واحد	مقدار	ضریب	بهای کل
۱۶۰۹۶ *	ساندویچ پبل با ضخامت ۵ سانتیمتر با کلیه متعلقات	متر مربع	۸,۴۰۰,۰۰۰	۱,۱۲۰/۰۰	۱/۰۰۰۰	۹,۴۰۸,۰۰۰,۰۰۰

ضرایب

۹,۶۳۱,۵۳۷,۰۰۰	جمع بدون ضرایب					
۲۲۳,۵۳۷,۰۰۰						جمع ردیف های (ف)
.						جمع ردیف های (ج)
۹,۴۰۸,۰۰۰,۰۰۰						جمع ردیف های (*)
۹,۶۳۱,۵۳۷,۰۰۰	جمع پس از اعمال ضرایب					

فصل هفدهم . کارهای الومینیومی

شماره ردیف	شرح	واحد	بهای واحد	مقدار	ضریب	بهای کل
۱۷۱۱۰۵ *	درب رو لاب بابعاد ۳.۵*۰.۳ متر با کلیه متعلقات	عدد	۱۲۵,۰۰۰,۰۰۰	۱/۰۰	۱/۰۰۰۰۰	۱۲۵,۰۰۰,۰۰۰
۱۷۱۱۰۶ *	درب رو لاب بابعاد ۴.۵*۰.۴ متر با کلیه متعلقات	عدد	۱۵۵,۰۰۰,۰۰۰	۱/۰۰	۱/۰۰۰۰۰	۱۵۵,۰۰۰,۰۰۰

ضرایب

۲۸۰,۰۰۰,۰۰۰	جمع بدون ضرایب					
.						جمع ردیف های (ف)
.						جمع ردیف های (ج)
۲۸۰,۰۰۰,۰۰۰						جمع ردیف های (*)
۲۸۰,۰۰۰,۰۰۰	جمع پس از اعمال ضرایب					

فصل هجدهم . اندودکاری و بندکشی

شماره ردیف	شرح	واحد	بهای واحد	مقدار	ضریب	بهای کل
۱۸۰۸۰۴ ف	بندکشی توخالی با ملات ماسه بادی و سیمان ۱:۴ روی نمای آجری.	متر طول	۱۲,۰۰۰	۱,۵۰۰/۰۰	۱/۰۰۰۰	۱۸,۰۰۰,۰۰۰

ضرایب



۱۸,۰۰۰,۰۰۰	جمع بدون ضرایب					
۱۸,۰۰۰,۰۰۰						جمع ردیف های (ف)
.						جمع ردیف های (ج)
.						جمع ردیف های (*)
۱۸,۰۰۰,۰۰۰	جمع پس از اعمال ضرایب					

مشاور :

پیمانکار :



کارفرما :

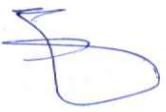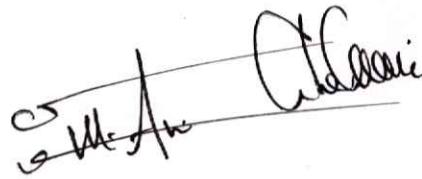

دفترچه فهرست مقادیر

طرح : پروژه احداث ساختمان سوله انبار مدیریت برق شهرستان نیشابور

فهرست بهای سال : ۱۴۰۱ رسته : ساختمان ، رشتہ : ابنیه

فصل بیست و یکم. فرش موزاییک و کفپوش بتقی

شماره ردیف	شرح	واحد	بهای واحد	مقدار	ضریب	بهای کل
۲۱۰۵۱۳ ف	فرش کف با موزاییک ماشینی بررسی تک لایه با سطح صاف با ملات ماسه سیمان ۱:۵	مترا مربع	۱,۱۸۰,۰۰۰	۹۷۰/۰۰	۱/۰۰۰۰	۱,۱۴۴,۶۰۰,۰۰۰
ضرایب						
۱,۱۴۴,۶۰۰,۰۰۰	جمع بدون ضرایب					
۱,۱۴۴,۶۰۰,۰۰۰						جمع ردیف های (ف)
.						جمع ردیف های (ج)
.						جمع ردیف های (*)
۱,۱۴۴,۶۰۰,۰۰۰	جمع پس از اعمال ضرایب					
فصل بیست و دوم . کارهای سنگی با سنگ پلاک						
شماره ردیف	شرح	واحد	بهای واحد	مقدار	ضریب	بهای کل
۲۲۰۱۴۴ ف	تهیه و نصب سنگ پلاک تراوتن کرم یا شکلاتی حاجی آباد (مرکزی) در سطوح افقی.	مترا مربع	۵,۴۰۷,۰۰۰	۵۳/۰۰	۱/۰۰۰۰	۲۸۶,۵۷۱,۰۰۰
۲۲۰۶۰۱ ف	اضافه بهای نسبت به ردیفهای تهیه و نصب سنگ پلاک در سطوح افقی، در صورتی که سنگ های پلاک در سطوح قائم نصب شوند.	مترا مربع	۲۱۵,۵۰۰	۵۳/۰۰	۱/۰۰۰۰	۱۱,۴۲۱,۵۰۰
ضرایب						
۲۹۷,۹۹۲,۵۰۰	جمع بدون ضرایب					
۲۹۷,۹۹۲,۵۰۰						جمع ردیف های (ف)
.						جمع ردیف های (ج)
.						جمع ردیف های (*)
۲۹۷,۹۹۲,۵۰۰	جمع پس از اعمال ضرایب					
فصل بیست و چهارم. شیشه و نصب آن						
شماره ردیف	شرح	واحد	بهای واحد	مقدار	ضریب	بهای کل
۲۴۰۱۰۲ ف	تهیه و نصب شیشه ۴ میلی متری ساده.	مترا مربع	۹۳۷,۰۰۰	۷۵/۰۰	۱/۰۰۰۰	۷۰,۲۷۵,۰۰۰
ضرایب						
۷۰,۲۷۵,۰۰۰	جمع بدون ضرایب					
۷۰,۲۷۵,۰۰۰						جمع ردیف های (ف)
.						جمع ردیف های (ج)
.						جمع ردیف های (*)
۷۰,۲۷۵,۰۰۰	جمع پس از اعمال ضرایب					

پیمانکار : مشاور :



دفترچه فهرست مقادیر

طرح : پروژه احداث ساختمان سوله انبار مدیریت برق شهرستان نیشابور

فهرست بهای سال : ۱۴۰۱ رسته : ساختمان ، رسته : ابنیه

فصل بیست و پنجم . رنگ آمیزی

شماره ردیف	شرح	واحد	بهای واحد	مقدار	ضریب	بهای کل
۲۵۰۳۰۴	تهیه مصالح و اجرای رنگ روغنی کامل روی کارهای فلزی.	مترمربع	۶۵۹,۵۰۰	۱,۰۰۰/۰۰	۱/۰۰۰	۶۵۹,۵۰۰,۰۰۰
ضرایب						
جمع ردیف های (ف)	۶۵۹,۵۰۰,۰۰۰					۶۵۹,۵۰۰,۰۰۰
جمع ردیف های (ج)						•
جمع ردیف های (*)						•
جمع پس از اعمال ضرایب	۶۵۹,۵۰۰,۰۰۰					۶۵۹,۵۰۰,۰۰۰



صفحه ۷

کارفرما :

مشاور :

پیمانکار :



دفترچه فهرست مقادیر

طرح: پروژه احداث ساختمان سوله انبار مدیریت برق شهرستان نیشابور

فهرست بهای سال: ۱۴۰۱ رسته: ساختمان، رشتہ: تاسیسات مکانیکی

فصل سوم، لوله های پی. وی. سی و پلی پروپیلن

شماره ردیف	شرح	واحد	بهای واحد	مقدار	ضریب	بهای کل
۰۳۰۳۶ ف	لوله پی. وی. سی سخت، به قطر خارجی ۱۱۰ میلی متر و فشار کار ۶ بار.	متر طول	۱,۰۰۷,۰۰۰	۱۲/۰۰	۱/۰۰۰۰	۱۲,۰۸۴,۰۰۰
۰۳۰۵۰ ف	لوله پلی پروپیلن، به قطر خارجی ۱۱۰ میلی متر.	متر طول	۱,۴۷۸,۰۰۰	۵۶/۰۰	۱/۰۰۰۰	۸۲,۷۶۸,۰۰۰

ضرایب

۹۴,۸۵۲,۰۰۰	جمع بدون ضرایب	۹۴,۸۵۲,۰۰۰	جمع ردیف های (ف)
۹۴,۸۵۲,۰۰۰		۹۴,۸۵۲,۰۰۰	جمع ردیف های (ج)
.		.	جمع ردیف های (*)
۹۴,۸۵۲,۰۰۰	جمع پس از اعمال ضرایب	۹۴,۸۵۲,۰۰۰	

فصل بیست و نهم، لوازم بهداشتی، شیرهای بهداشتی

شماره ردیف	شرح	واحد	بهای واحد	مقدار	ضریب	بهای کل
۲۹۱۱۰ ف	کفسوی آب باران چدنی با کلاهک آشغالگیر به قطر نامی ۴	عدد	۱,۰۳۵,۰۰۰	۳/۰۰	۱/۰۰۰۰	۳,۱۰۵,۰۰۰

ضرایب

۳,۱۰۵,۰۰۰	جمع بدون ضرایب	۳,۱۰۵,۰۰۰	جمع ردیف های (ف)
۳,۱۰۵,۰۰۰		۰	جمع ردیف های (ج)
.		۰	جمع ردیف های (*)
۳,۱۰۵,۰۰۰	جمع پس از اعمال ضرایب	۳,۱۰۵,۰۰۰	



کارفرما:



مشاور:

پیمانکار:

دفترچه فهرست مقادیر

طرح: پروژه احداث ساختمان سوله آثار مدیریت برق شهرستان نیشابور

فهرست بهای سال: ۱۴۰۱ رسته: ساختمان، رشته: تأسیسات برقی

فصل سوم. چراغ های صنعتی.

شماره ردیف	شرح	واحد	بهای واحد	مقدار	ضریب	بهای کل
۰۳۱۴۰۶ ف	چراغ LED، با مازول یکبارچه (Integrated)، درایور مربوطة و طول حدود ۱۲۰ سانتیمتر، حباب پلی کربنات یا اکریلیک، بدنه الومینیومی اکستروف شده، دارای شار نوری حداقل ۴۰۰ لومن و پهله نوری حداقل ۱۰۰ لومن بر وات.	عدد	۱۰,۸۵۶,۰۰۰	۲۴/۰۰	۱/۰۰۰۰	۲۶۰,۵۴۴,۰۰۰

ضرایب

۲۶۰,۵۴۴,۰۰۰	جمع بدون ضرایب	۲۶۰,۵۴۴,۰۰۰	جمع ردیف های (ف)
۲۶۰,۵۴۴,۰۰۰		۲۶۰,۵۴۴,۰۰۰	جمع ردیف های (ج)
.		.	جمع ردیف های (*)
۲۶۰,۵۴۴,۰۰۰	جمع پس از اعمال ضرایب		

فصل ششم. سیم ها.

شماره ردیف	شرح	واحد	بهای واحد	مقدار	ضریب	بهای کل
۰۶۰۴۰۴ ف	سیم مسی قابل انعطاف (افشان)، با روکش ترموبلاستیک از نوع NYAF به مقطع ۱,۵ میلی متر مریع.	مترطول	۵۵,۳۰۰	۱,۸۰۰/۰۰	۱/۰۰۰۰	۹۹,۵۴۰,۰۰۰
۰۶۰۴۰۵ ف	سیم مسی قابل انعطاف (افشان)، با روکش ترموبلاستیک از نوع NYAF به مقطع ۲,۵ میلی متر مریع.	مترطول	۷۹,۵۰۰	۳۵۰/۰۰	۱/۰۰۰۰	۲۷,۸۲۵,۰۰۰

ضرایب

۱۲۷,۳۶۵,۰۰۰	جمع بدون ضرایب	۱۲۷,۳۶۵,۰۰۰	جمع ردیف های (ف)
۱۲۷,۳۶۵,۰۰۰		۱۲۷,۳۶۵,۰۰۰	جمع ردیف های (ج)
.		.	جمع ردیف های (*)
۱۲۷,۳۶۵,۰۰۰	جمع پس از اعمال ضرایب		

پیمانکار:

مشاور:

کارفرما:

دفترچه فهرست مقادیر

طرح: پروژه احداث ساختمان سوله انبار مدیریت برق شهرستان نیشابور

فهرست بهای سال: ۱۴۰۱ رسته: ساختمان، رشتہ: تاسیسات برقی

فصل هفتم. کابل های فشار ضعیف.

شماره ردیف	شرح	واحد	بهای واحد	مقدار	ضریب	بهای کل
۰۷۰۳۰۱ ف	کابل زمینی سه سیمه با عایق و روکش ترموبلاستیک از نوع NYY ۳×۱,۵ میلی متر مریب، برای نصب در داخل ترانشه.	متر طول	۲۲۷,۵۰۰	۱۰۰/۰۰	۱/۰۰۰۰	۲۲,۷۵۰,۰۰۰

ضرایب

جمع بدون ضرایب	۲۲,۷۵۰,۰۰۰	۲۲,۷۵۰,۰۰۰	جمع ردیف های (ف)
•	•	•	جمع ردیف های (ج)
•	•	•	جمع ردیف های (*)
جمع پس از اعمال ضرایب	۲۲,۷۵۰,۰۰۰	۲۲,۷۵۰,۰۰۰	جمع پس از اعمال ضرایب

فصل یازدهم. کلیدها و پریزها.

شماره ردیف	شرح	واحد	بهای واحد	مقدار	ضریب	بهای کل
۱۱۱۲۰۵ ف	پریز ۱۶ آمپر ۲۵ ولت یک فاز ونول، نوع بارانی، با درجه حفاظت IP۴۴ و از جنس پلاستیک ریختگی، برای نصب توکار با اتصال زمین (شوکو) و دربوش لولدار.	عدد	۴۸۳,۵۰۰	۱۰/۰۰	۱/۰۰۰۰	۴,۸۳۵,۰۰۰

ضرایب

جمع بدون ضرایب	۴,۸۳۵,۰۰۰	۴,۸۳۵,۰۰۰	جمع ردیف های (ف)
•	•	•	جمع ردیف های (ج)
•	•	•	جمع ردیف های (*)
جمع پس از اعمال ضرایب	۴,۸۳۵,۰۰۰	۴,۸۳۵,۰۰۰	جمع پس از اعمال ضرایب

فصل دوازدهم. لوله های فولادی.

شماره ردیف	شرح	واحد	بهای واحد	مقدار	ضریب	بهای کل
۱۲۰۳۰۶ ف	لوله کشی روکار، با لوله فولادی Pg۳۶ گالوانیزه عمقی داغ.	متر طول	۸۶۰,۵۰۰	۷۵۰/۰۰	۱/۰۰۰۰	۶۴۵,۳۷۵,۰۰۰

ضرایب

جمع بدون ضرایب	۶۴۵,۳۷۵,۰۰۰	۶۴۵,۳۷۵,۰۰۰	جمع ردیف های (ف)
•	•	•	جمع ردیف های (ج)
•	•	•	جمع ردیف های (*)
جمع پس از اعمال ضرایب	۶۴۵,۳۷۵,۰۰۰	۶۴۵,۳۷۵,۰۰۰	جمع پس از اعمال ضرایب

کارفرما:

مشاور:

پیمانکار:

دفترچه فهرست مقادیر

طرح: پروژه احداث ساختمان سوله انبار مدیریت برق شهرستان نیشابور

فهرست بهای سال: ۱۴۰۱ رسته: ساختمان، رشتہ: تأسیسات برقی

فصل چهاردهم. وسائل فشار ضعیف تابلویی.

شماره ردیف	شرح	واحد	بهای واحد	مقدار	ضریب	بهای کل
۱۴۹۲۲۵	تابلو برق با کلیه متعلقات با عاد ۰.۸۰۰ متر	دستگاه	۵۵,۰۰۰,۰۰۰	۱/۰۰	۱/۰۰۰۰	۵۵,۰۰۰,۰۰۰

ضرایب

۵۵,۰۰۰,۰۰۰	جمع بدون ضرایب	•	جمع ردیف های (ف)
•		•	جمع ردیف های (ج)
۵۵,۰۰۰,۰۰۰		۵۵,۰۰۰,۰۰۰	جمع ردیف های (*)
۵۵,۰۰۰,۰۰۰	جمع پس از اعمال ضرایب		

فصل بیست و ششم. وسائل اعلام حریق

شماره ردیف	شرح	واحد	بهای واحد	مقدار	ضریب	بهای کل
۲۶۰۱۰ ف	مرکزکنترل اعلام حریق متعارف ۴ مداری.	دستگاه	۱۴۹,۲۲۱,۰۰۰	۱/۰۰	۱/۰۰۰۰	۱۴۹,۲۲۱,۰۰۰
۲۶۰۲۰۱ ف	شستی اعلام حریق متعارف با قابلیت کار در شرایط سخت و مقاوم در برابر آتش، به رنگ قرمز، دارای مجموعه کنترکت هایی که بتواند در سیستم های مدار باز و سیستم های مدار بسته مورد استفاده قرار گیرد و در داخل محفظه روی ان، یک شستی آزمایش قرار داشته باشد، تا بتواند	دستگاه	۳,۲۴۴,۰۰۰	۲/۰۰	۱/۰۰۰۰	۶,۴۸۸,۰۰۰
۲۶۰۳۰۱ ف	زنگ اعلام حریق متعارف به قطر حدود ۱۰ سانتی متر، با پوشش ضد گرد و خاک، یا ولتاژ کار ۲۴ ولت مستقیم، با تولرانس مناسب.	دستگاه	۵,۶۲۵,۰۰۰	۱/۰۰	۱/۰۰۰۰	۵,۶۲۵,۰۰۰
۲۶۰۷۰۱ ف	دستکنترل حرارتی متعارف با عکس العمل سریع در مقابل سرعت افزایش درجه حرارت، با درجه حرارت ثابت که بی نیاز از تمویض یا تعمیر بعد از هر عملکرد باشد، داری پوشش ضد گرد و خاک، با ولتاژ کار ۲۴ ولت مستقیم، با تولرانس مناسب و جراغ نشان دهنده عملکرد دستکنترل.	دستگاه	۵۶۰۳,۰۰۰	۱۴/۰۰	۱/۰۰۰۰	۷۸,۴۴۲,۰۰۰

ضرایب

۲۳۹,۷۷۶,۰۰۰	جمع بدون ضرایب	•	جمع ردیف های (ف)
•		•	جمع ردیف های (ج)
•		•	جمع ردیف های (*)
۲۳۹,۷۷۶,۰۰۰	جمع پس از اعمال ضرایب		

پیمانکار:

مشاور:



کارفرما:

M. Ali

1

Material: Iron

2

3

4

62

Pardis Saze Manshour Hashtom

Cover Sheet

DESIGNER

DRAWN BY

NO. DATE

COMMENTS

SCALE

DATE




CHARGE

NO.

SHEET





Designed by Pardis Saze Manshour Hashtom

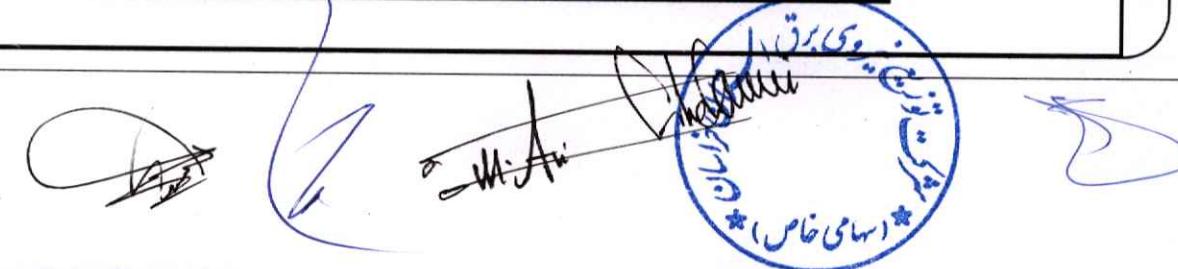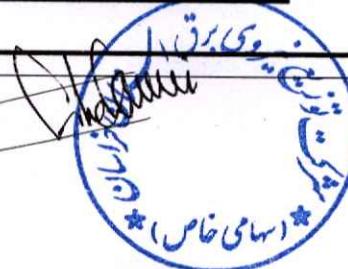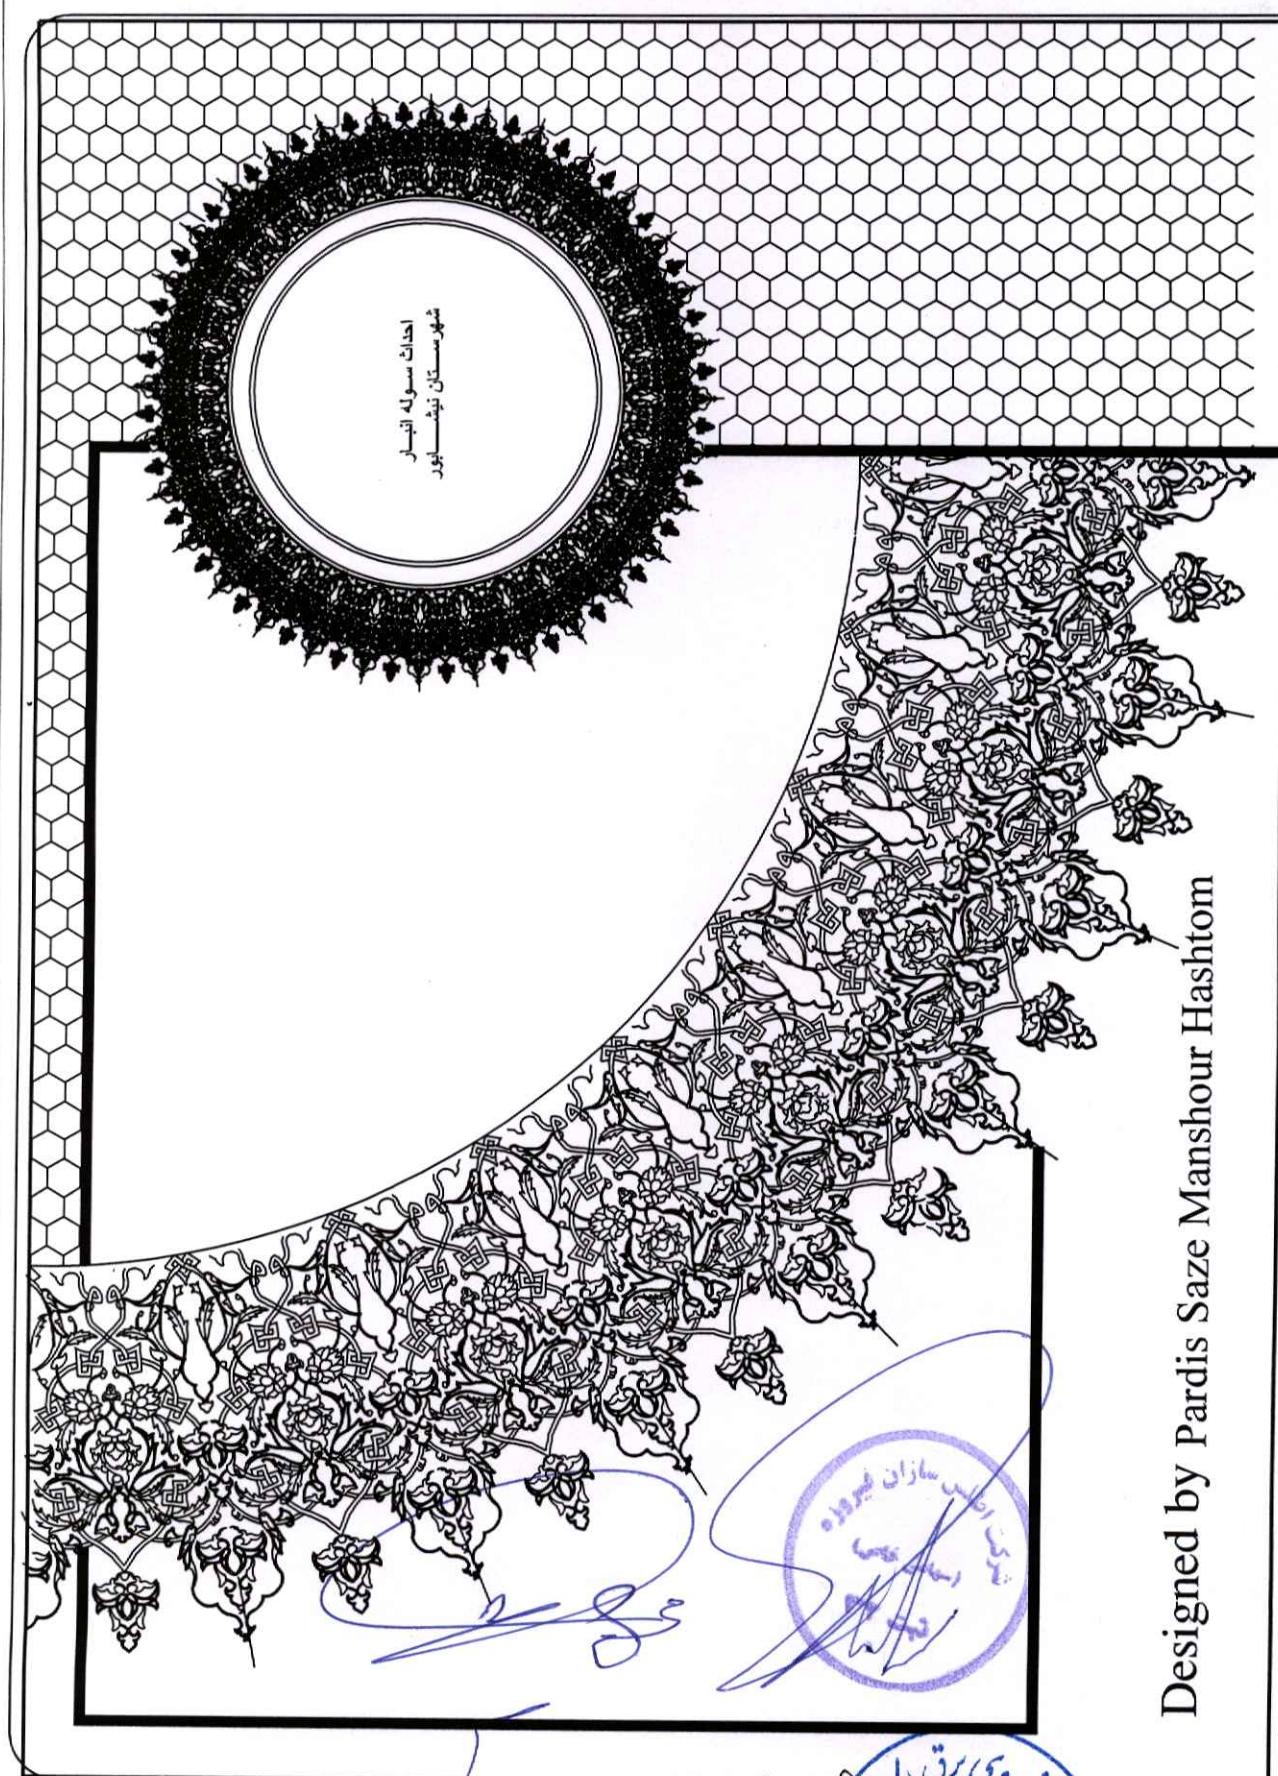

1

Cover Sheet DESIGN BY: DATE: COMMENTS: SCALE:
Pardis Saze Manshour Hashemi
No. 1000 1000 1000 1000 1000 1000

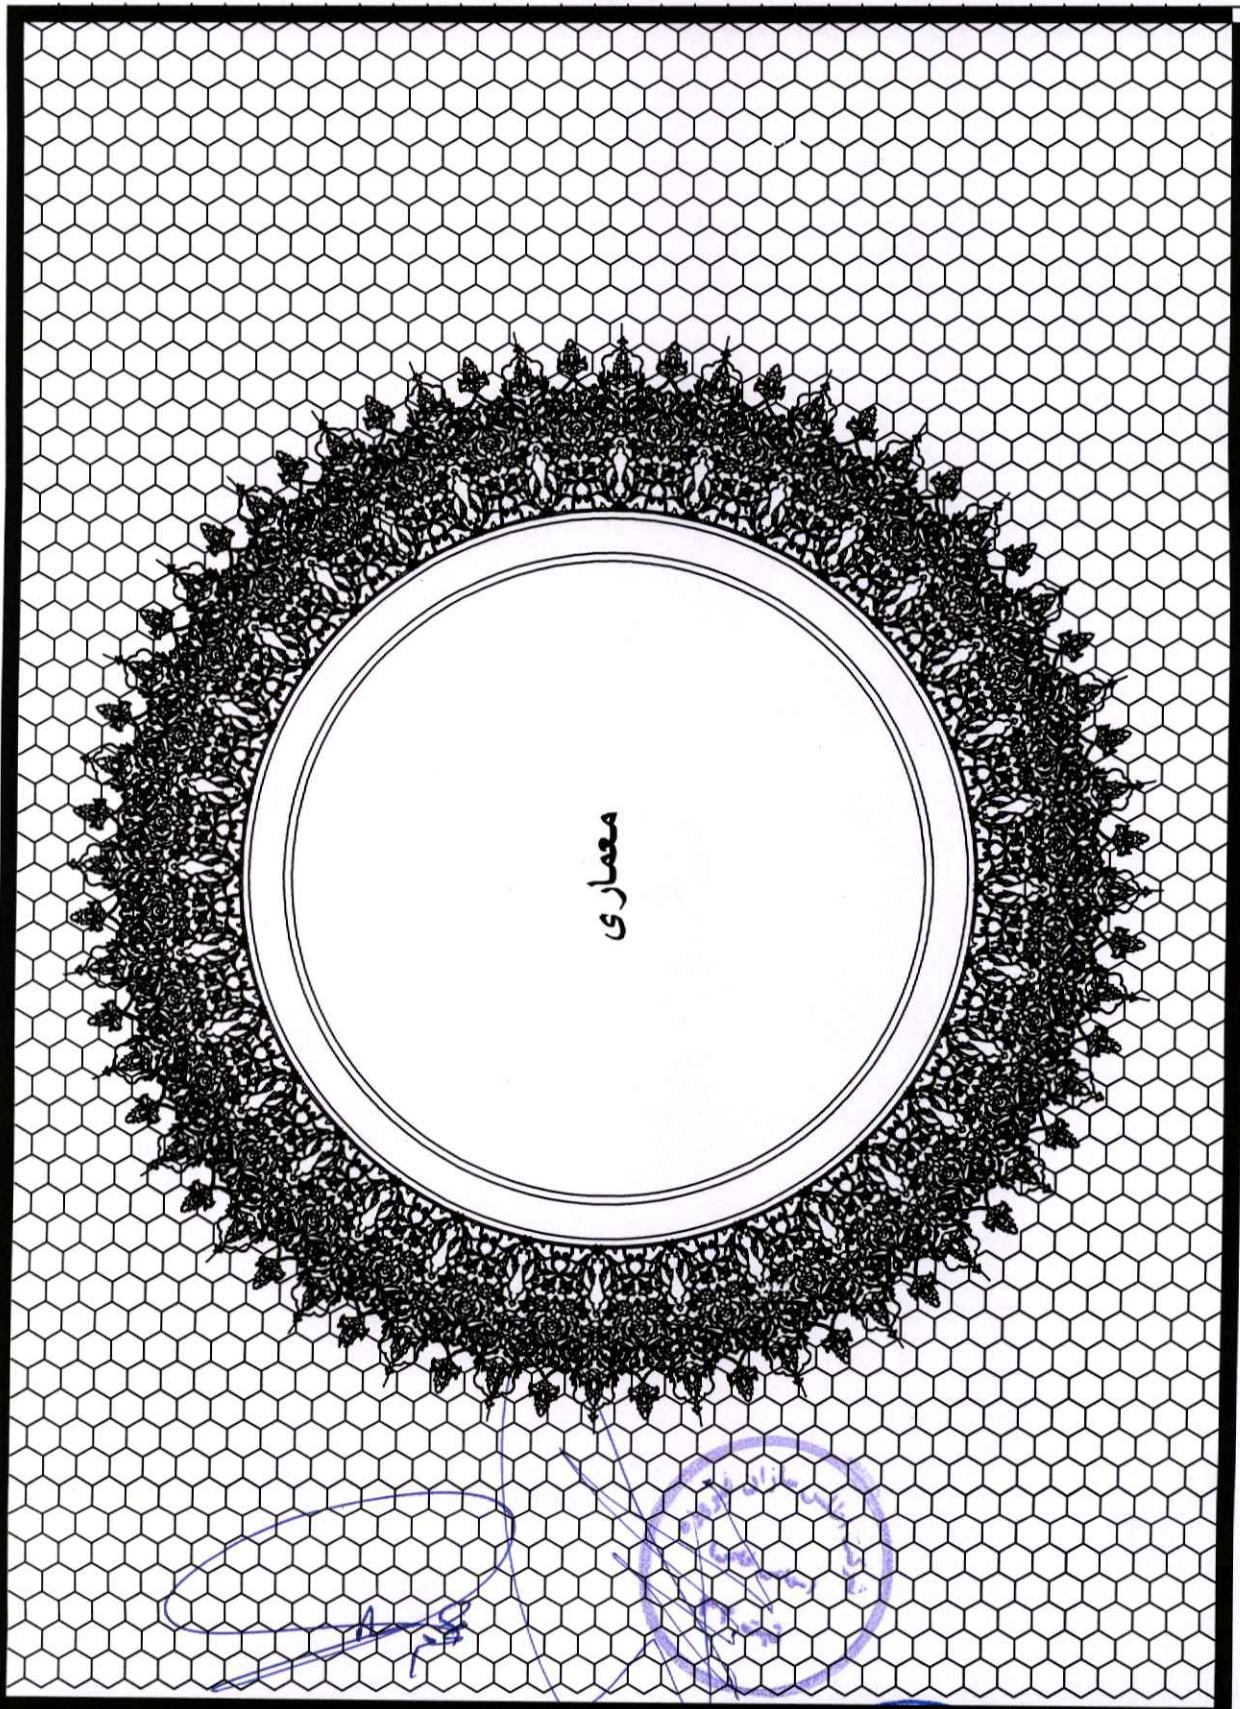

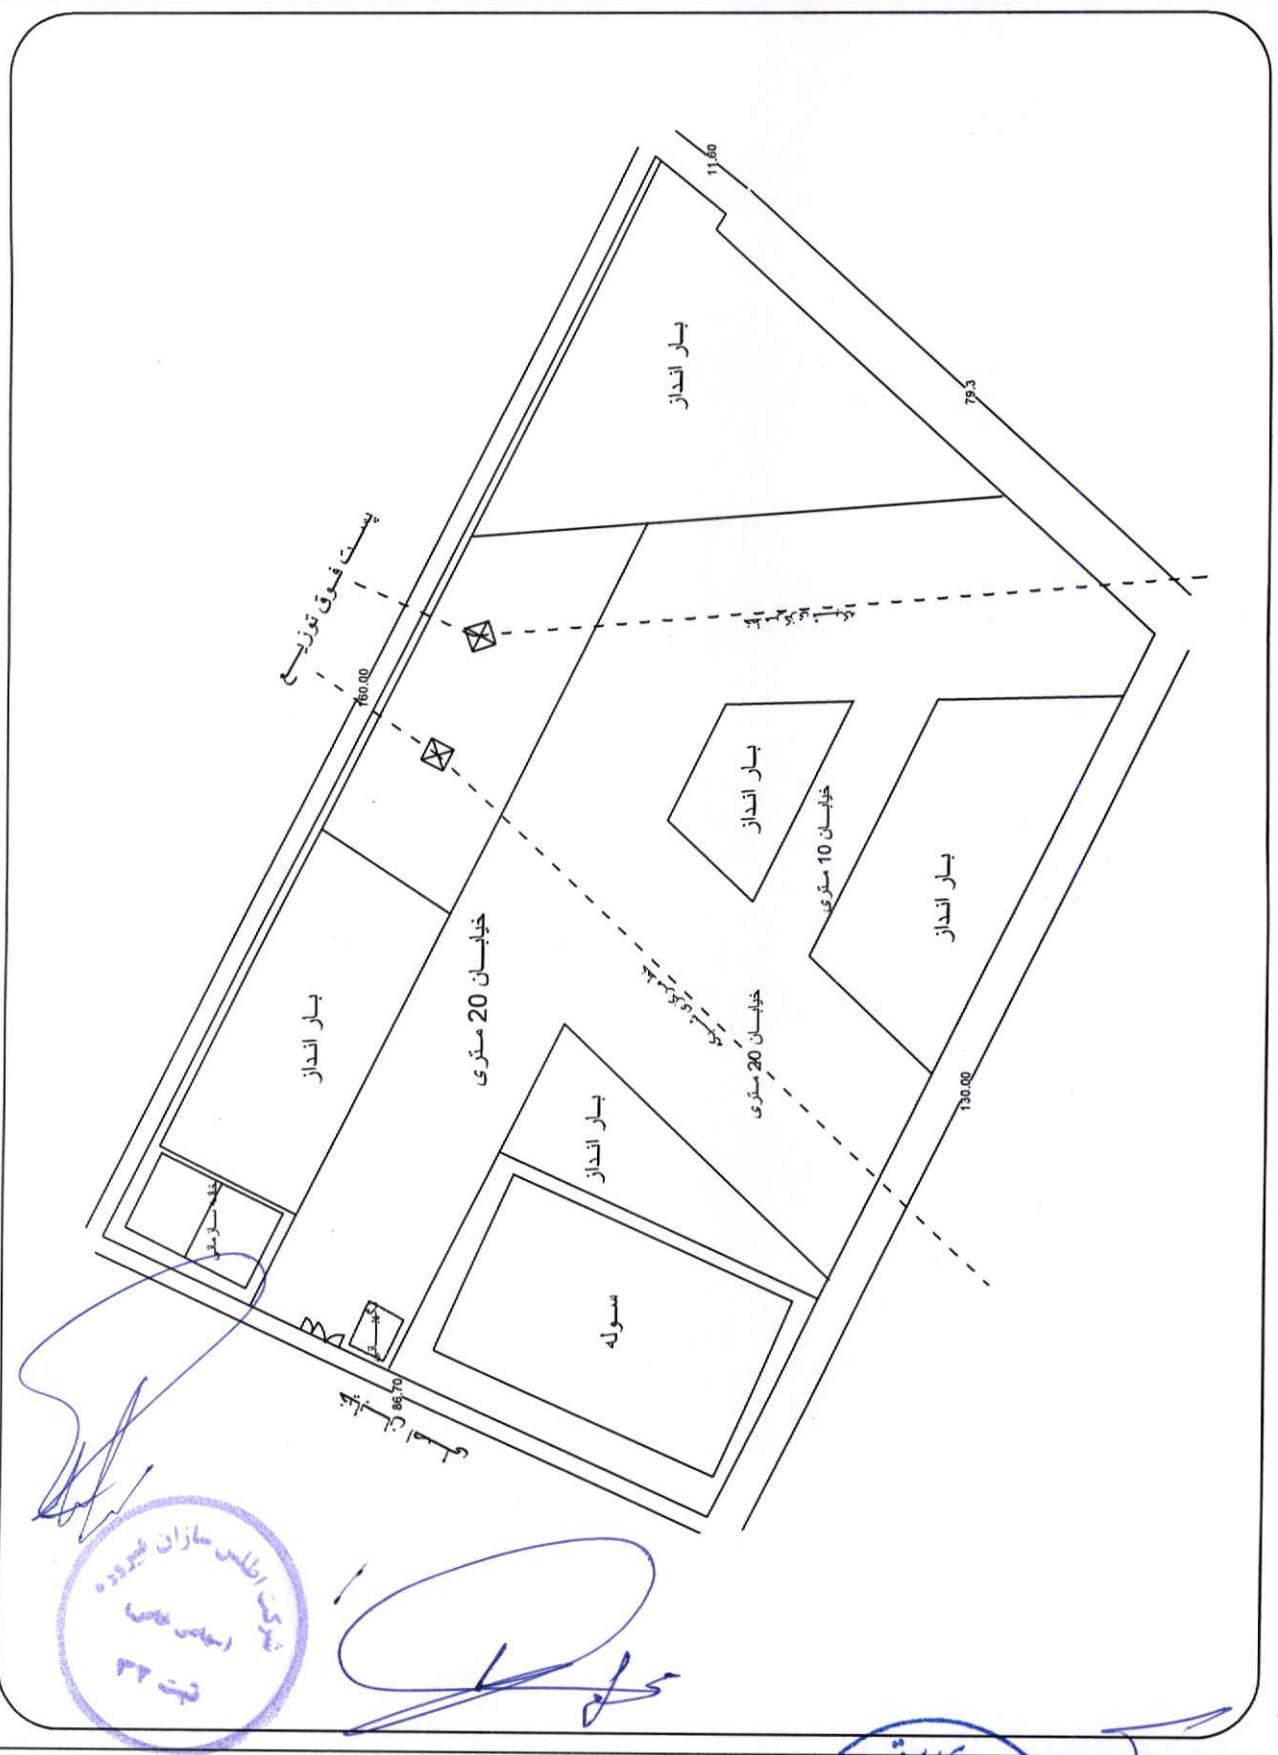



Pardis Saze Manshour Hashtom
Mashhad, Iran

NO	DATE	COMMENTS
1	04/09/2001	ENG/NASHRI
2	05/09/2001	ENG/NASHRI
3	06/09/2001	APPROVE

DESIGN BY: MAMAN SHARIATI	DRAWN BY: MAMAN SHARIATI
DRAWN BY: MAMAN SHARIATI	DATE: 1401 / 11 / 24
SCALE: 1:100	SCALING: 1:100

شرکت نویزدح نیروی برق خراسان رضوی
سایت پلیان نیش - مشهد

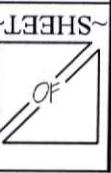


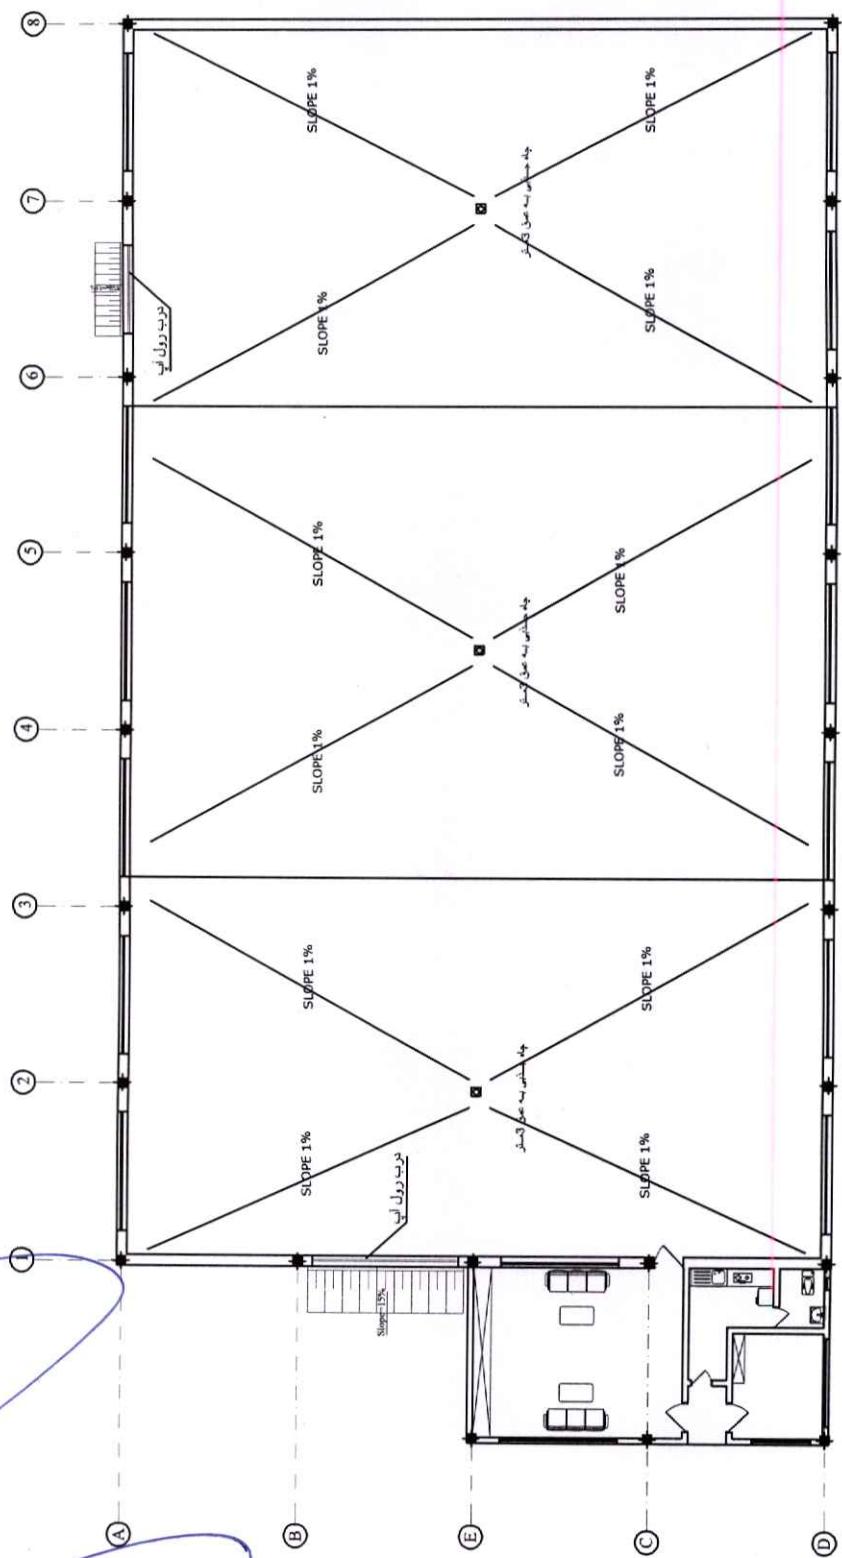


SHEET ~ OF

پلان معماری سولید ناین - پور
تشرکت توسعه نسیروی برتر خراسان رضوی

DESIGN BY:	M.HALAWI.GHAZI	R. NO	DATE	COMMENTS
DRAWN BY:	M.HALAWI.GHAZI	1	07/08/09	ENGLISH
DATE:	14/1/12/02	2	07/08/09	ENGLISH
SCALE:	1:100	3	07/08/09	APPROVE

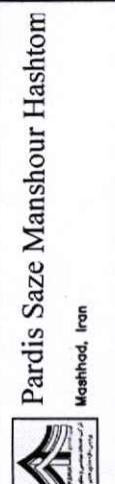

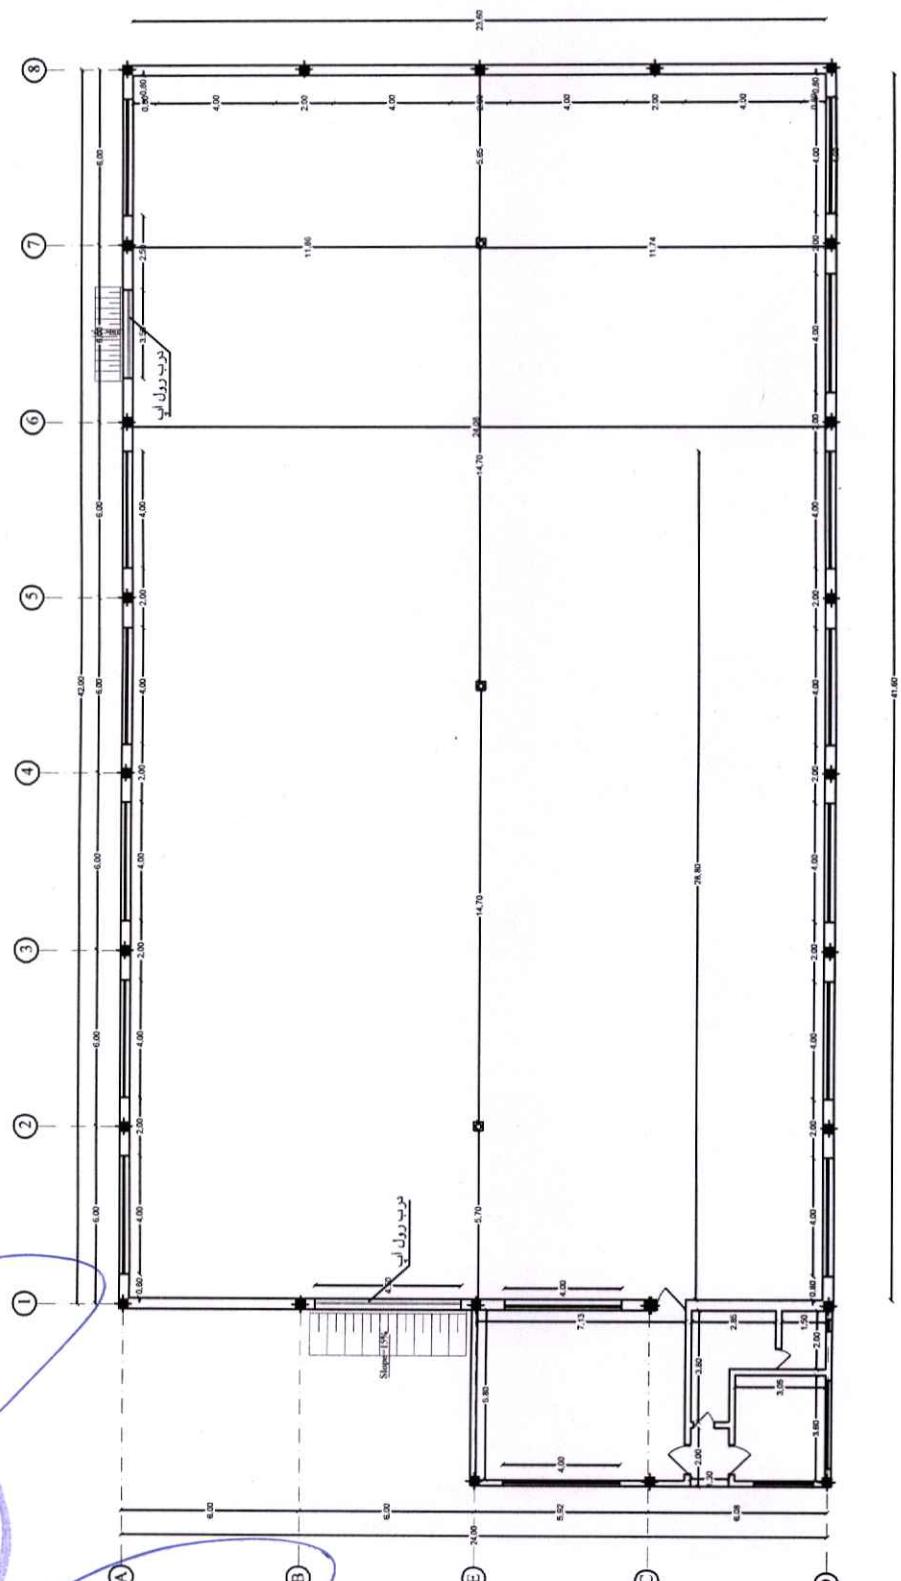

Pardis Saze Manshour Hashtom
Hashtom, Iran





NO	DATE	COMMENTS
1	CHECKED	ENAVASCOM
2	CONTROL	ENAVASCOM
3	APPROVE	ENAVASCOM
4	REVIS	

DESIGN BY: M.M.AWADIAN
DRAWN BY: M.M.AWADIAN
DATE: 14/11/2012
SCALE: 1:100

شرکت توسعه نیزدروی برق خراسان رضوی
پلان اندیزه کناری مسول نیش سایر


SHEET ~

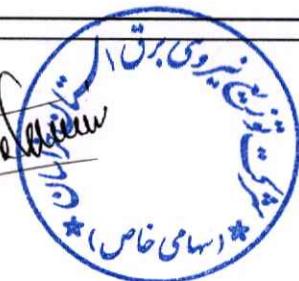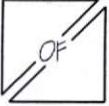

M.Ali

سیدی


سیدی

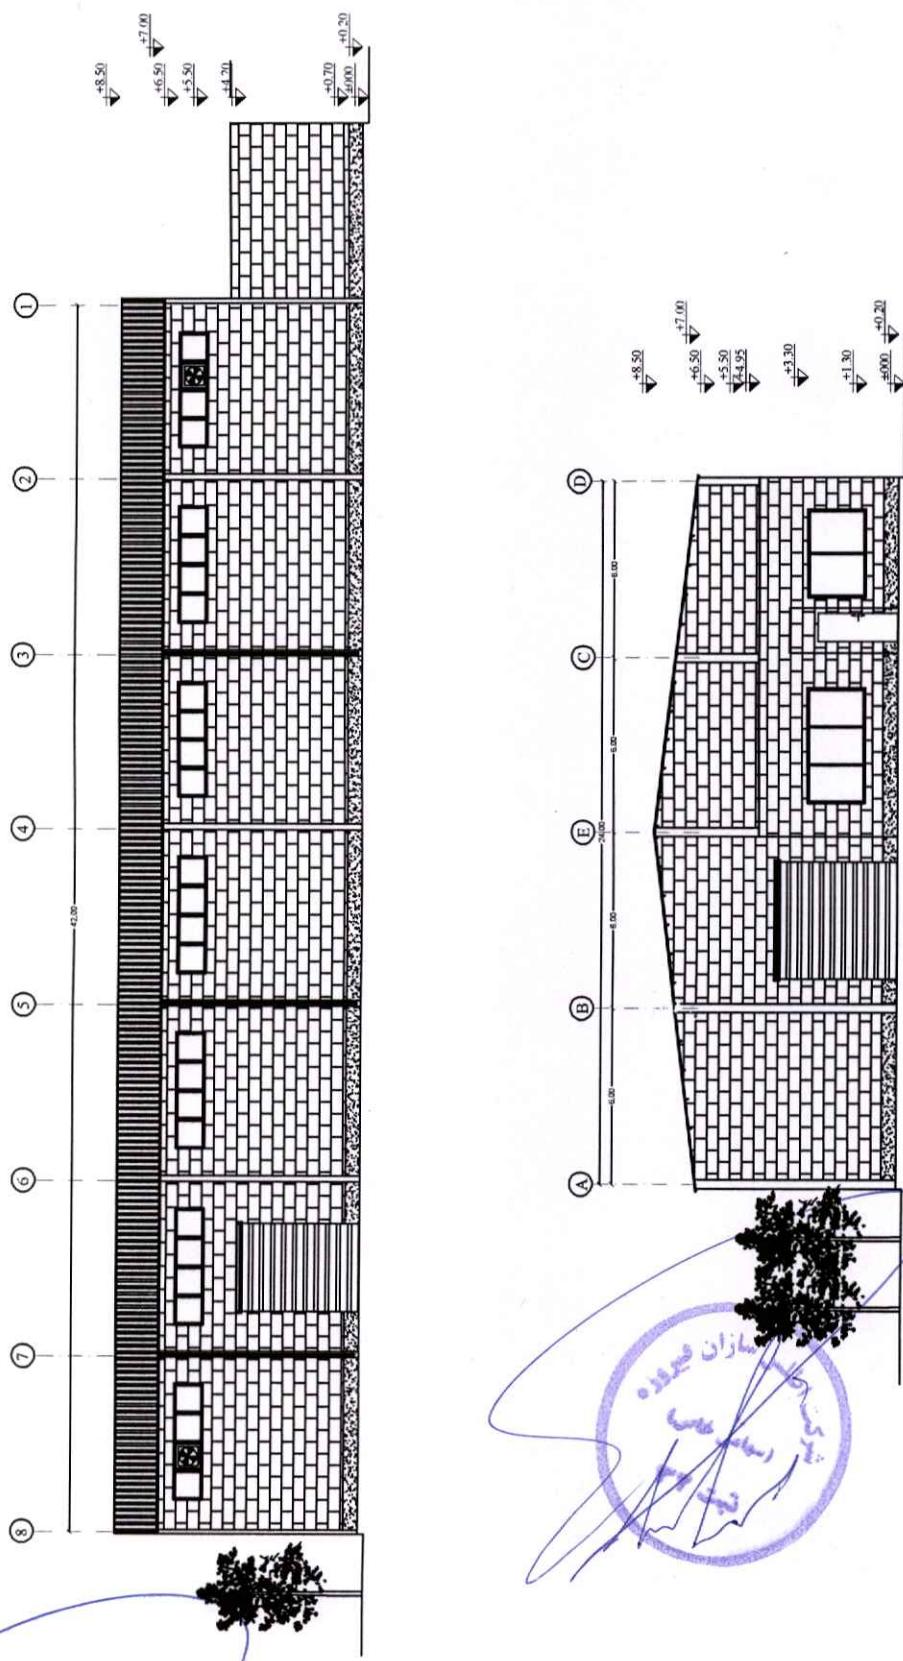

Pardis Saze Manshour Hashtom		
Mashhad, Iran		
DESIGN BY:	M.H.A.MASOONI	NO DATE
DRAWN BY:	M.H.A.MASOONI	COMMENTS
DATE:	1401/02/02	ENG.MASOONI
SCALE:	1:100	2. CONTROL 3. APPROVE
Shahrood University of Technology		
Shahrood, Iran		
SHEET ~ OF		

Handwritten signatures and a blue circular stamp are overlaid on the bottom right corner of the form.

نوبتی اینکه:
اگر اف دو عدد جاهزی تو سطح آزمودن تقویت می شود طبق دستور اجرایی
اداره از اسیدسر سطحی پلاس تکی کنی (HARD FIX) ۷-اند با فضله حداقل ۶۰ سانتی متر

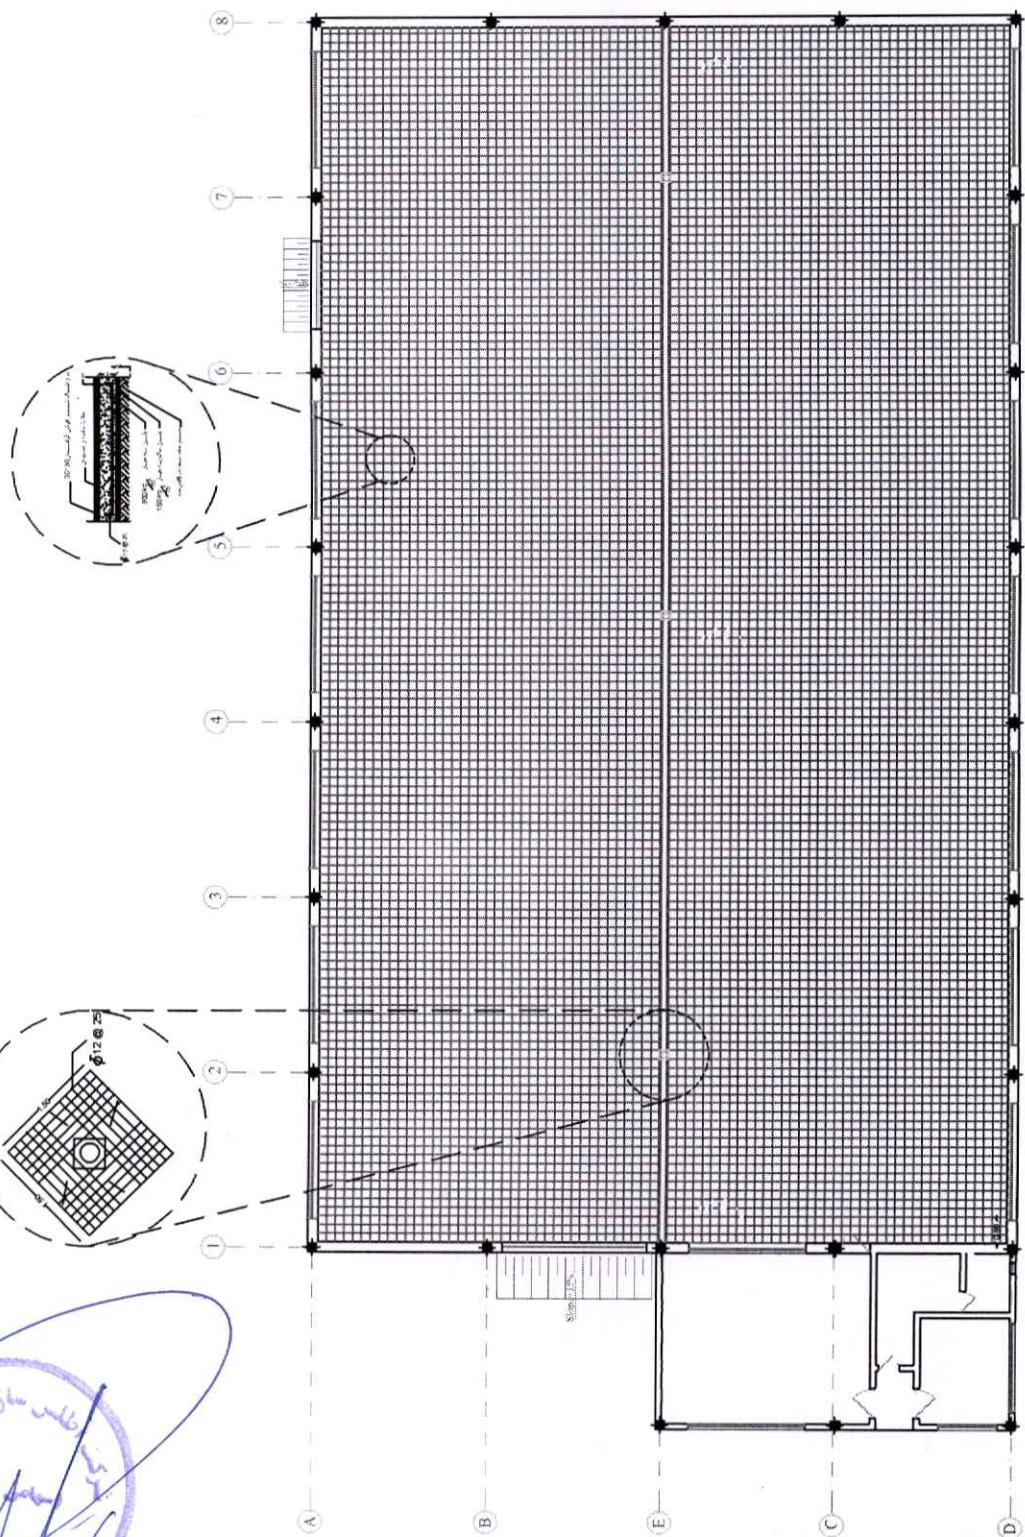


Pardis Saze Manshour Hashtom
Mahshad, Iran



B.	NO.	DATE	COMMENTS
	1	10/09/04	پایه های
	2	12/09/04	پایه های
	3	09/09/04	پایه های
	4	09/09/04	پایه های

شماره نوبتی سیمای برق خراسان رضوی
بلند آرمهای برقی و کافه های سیمای برق


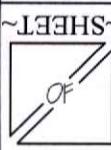


سید علی

محمد

سید علی


سید علی

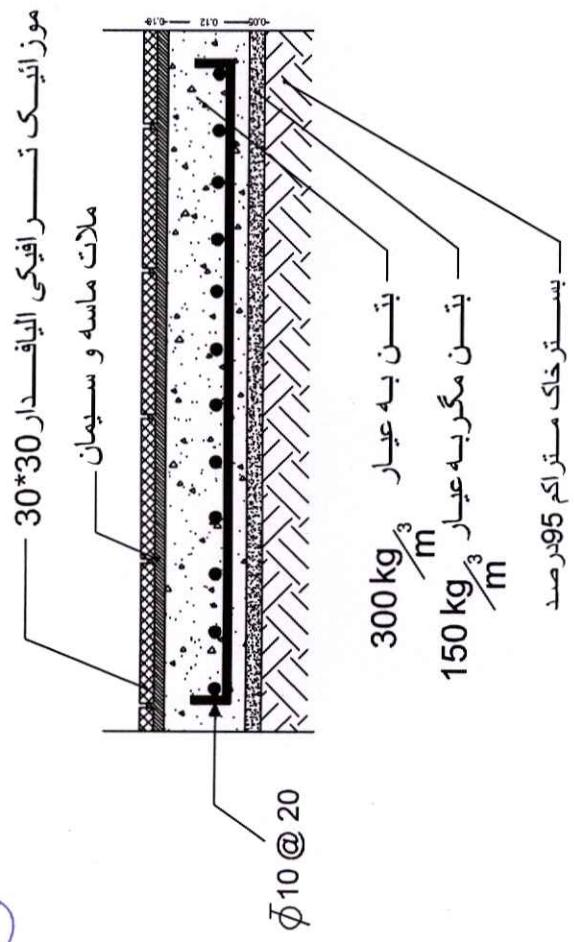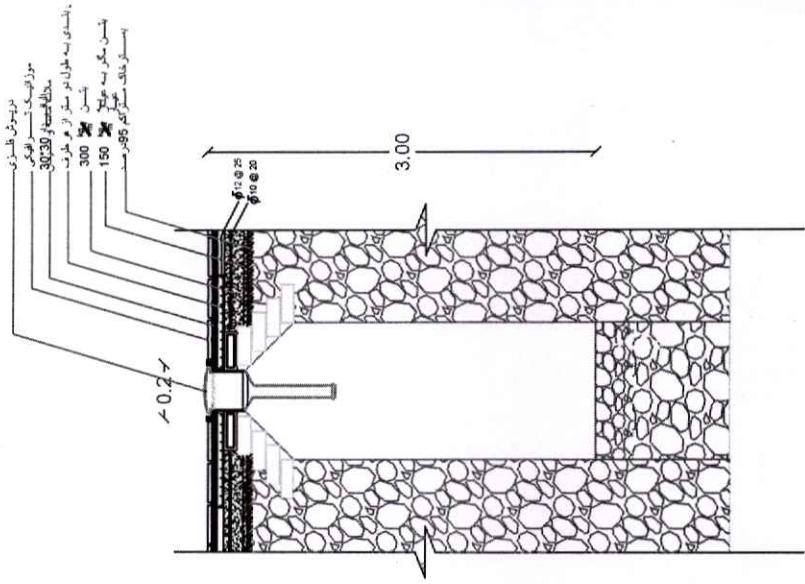

Pardis Saze Manshour Hashotor
Mashhad, Iran

DESIGN BY:	S. PARDIS SAZE	DRAWN BY:	S. PARDIS SAZE	R. NO.	1	DATE	1394/05/03	COMMENTS	
Shahrood University of Technology - Civil Engineering Faculty - Architecture Department		Shahrood University of Technology - Civil Engineering Faculty - Architecture Department		2	1394/05/03		1394/05/03		
Shahrood University of Technology - Civil Engineering Faculty - Architecture Department		Shahrood University of Technology - Civil Engineering Faculty - Architecture Department		3	1394/05/03		1394/05/03		
Shahrood University of Technology - Civil Engineering Faculty - Architecture Department		Shahrood University of Technology - Civil Engineering Faculty - Architecture Department		4	1394/05/03		1394/05/03		

شماره پروژه: ۱۳۹۴۰۵۰۳
تاریخ: ۱۳۹۴/۰۵/۰۳
سازمان: (سازمان خاص)
نام: (شاهرودی برق)

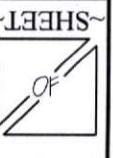

-SHEET



Cover Sheet

Comments

DATE

DESIGN BY:


NO./DATE

Comments

Design No.

Drawn by:

Paridis Saze Manshour Hashemi

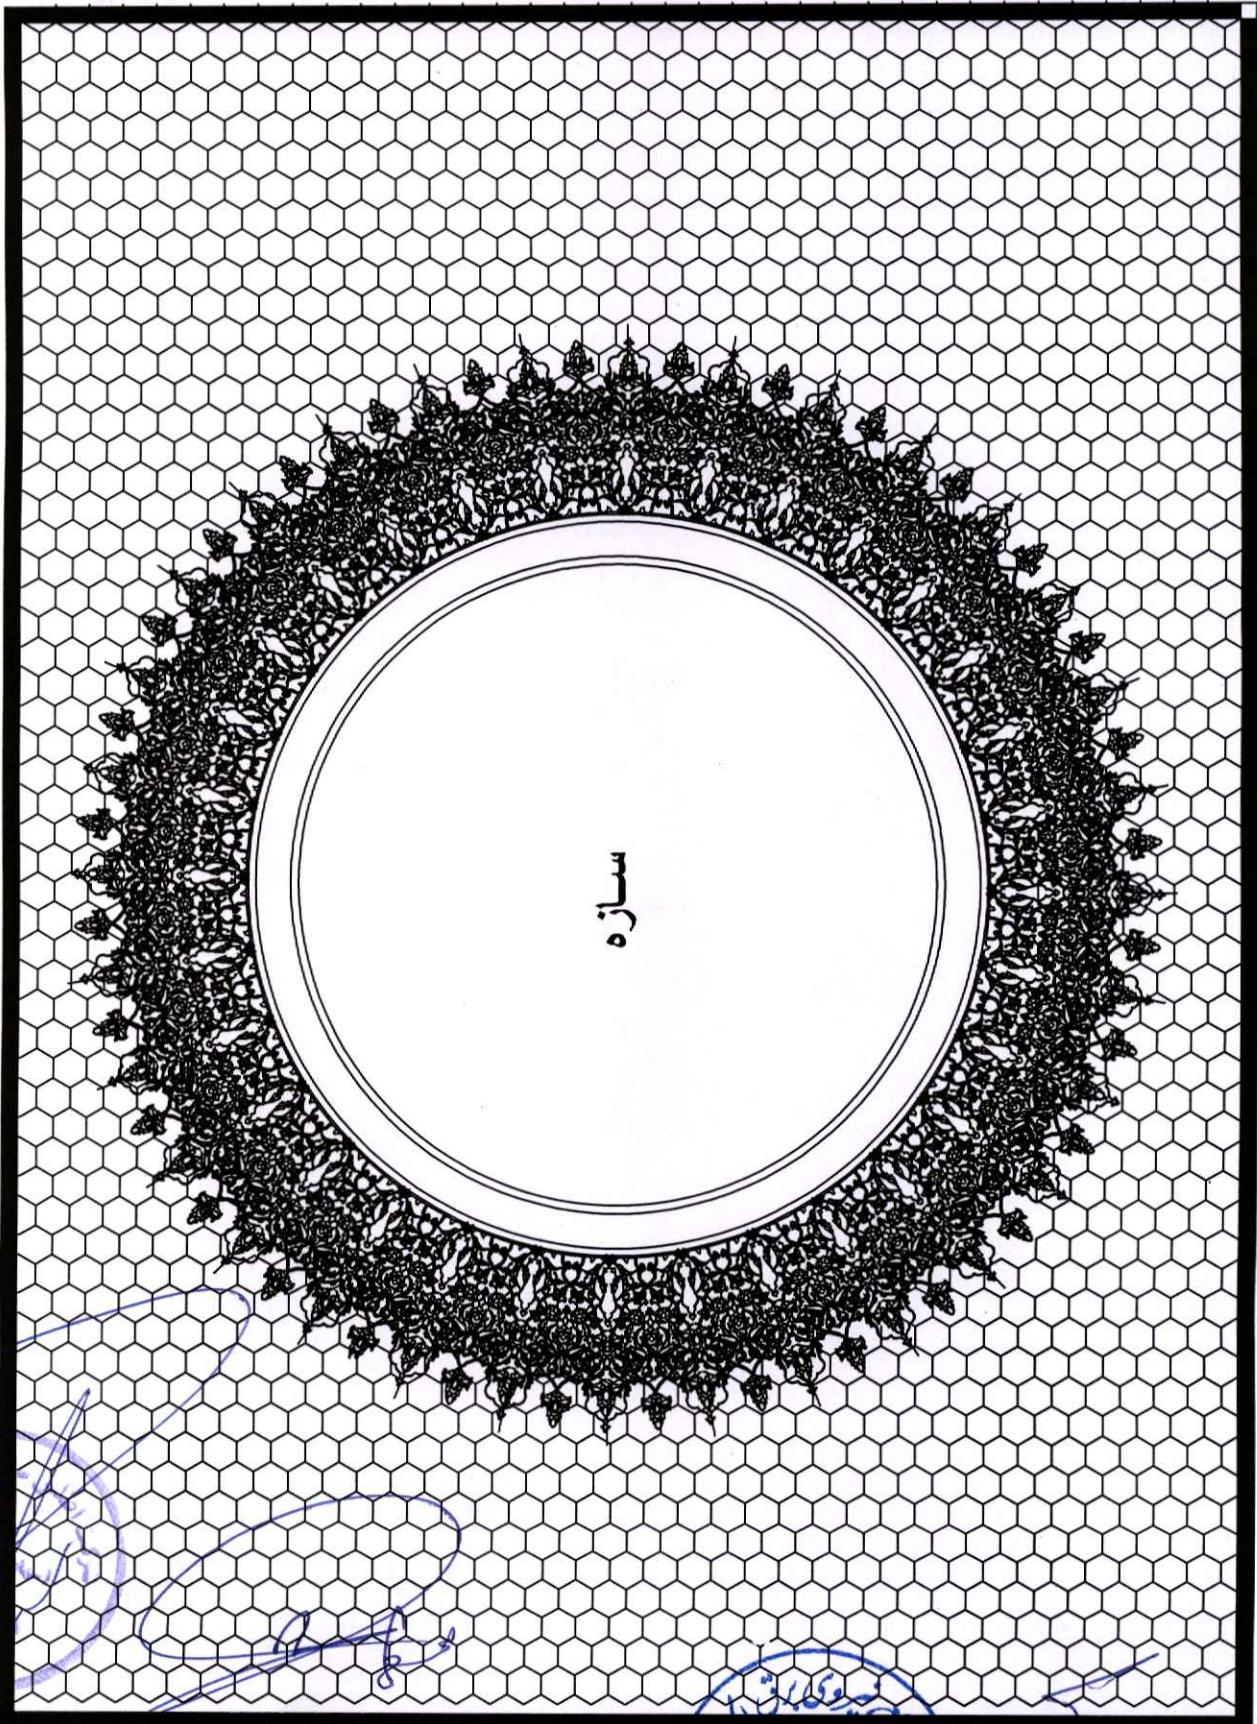

M. Ali

پارسیان
رسانی خاص

الف - كليات

اینها کلیک هایی هستند که ممکن است اینها را در فایل های خود نداشته باشید و اینها را باید در فایل های خود اضافه کنید. اینها ممکن است اینها را در فایل های خود نداشته باشید و اینها را باید در فایل های خود اضافه کنید. اینها ممکن است اینها را در فایل های خود نداشته باشید و اینها را باید در فایل های خود اضافه کنید. اینها ممکن است اینها را در فایل های خود نداشته باشید و اینها را باید در فایل های خود اضافه کنید.

میانگین در تئوری مهندسی	-	میانگین در تئوری مهندسی	-	میانگین در تئوری مهندسی
بسط - مکانیزم و مکانیزم	-	بسط - مکانیزم و مکانیزم	-	بسط - مکانیزم و مکانیزم
الگوی کارکردی و دوی اینجا محدود با استفاده از زیر اولویت	-	الگوی کارکردی و دوی اینجا محدود با استفاده از زیر اولویت	-	الگوی کارکردی و دوی اینجا محدود با استفاده از زیر اولویت
S4/2000	-	S4/2000	-	S4/2000
ACI 318-10	-	ACI 318-10	-	ACI 318-10
AISC LRFD 12	-	AISC LRFD 12	-	AISC LRFD 12
DNV	-	DNV	-	DNV
American concrete institute	-	American concrete institute	-	American concrete institute
German standards	-	German standards	-	German standards
(GSAF) - اتحادیه انجمن های مهندسی آلمان	-	(GSAF) - اتحادیه انجمن های مهندسی آلمان	-	(GSAF) - اتحادیه انجمن های مهندسی آلمان

۱۰۷

- این سلسله کمپریمیشن هایی را که در این مقاله بررسی شده اند، میتوانند باعث ایجاد داشتن چشمگیری از تغییرات در سطح آنها شوند. این تغییرات میتوانند میزان حفظ محتوای این سلسله های کمپریمیشن را افزایش داده و میتوانند محتوای این سلسله های کمپریمیشن را در این سلسله های کمپریمیشن ایجاد کنند. این تغییرات میتوانند میزان حفظ محتوای این سلسله های کمپریمیشن را افزایش داده و میتوانند محتوای این سلسله های کمپریمیشن را در این سلسله های کمپریمیشن ایجاد کنند.

النوع	الكتلة الجوية الجافة	الكتلة الجوية الماء	الكتلة الجوية الماء + الماء	الكتلة الجوية الماء + الماء + الماء
النوع	kg/m ³	kg/m ³	kg/m ³	kg/m ³
الكتلة الجوية الماء	22	3400	2200	3600
الكتلة الجوية الماء + الماء	14	5500	3000	4000
الكتلة الجوية الماء + الماء + الماء	14	6000	4000	4000

1

۱- کله فرماده و اسل : بیانات آنهم گفت و مادرتی از آن شد
سوسک گردید و سرمه داشت و مادرتی آنها را در چشم خود نداشت

Pardis Saze Manshour Hashtor



DESIGN BY:	DRM-0001	NO.	DATE	COMMENTS
DRAWN BY:	DRM-0001	1	CHECDED	ENM-0001
DATE:	140111/24	2	COMB.	ENM-0001
SCALE:	1:100	3	APPROV'D	ENM-0001

مشخصات فنی، مساله سپاه انسان نشانه

SHEET

ت - کارهای فولادی

۱۵- میله گیری کنی اصلی نیز پیشنهاد شده است اما این میله گیری در این مسافت بسیار کم باشد و این میله گیری میتواند میله های پلی اپلیک ایجاد کند و این میله های پلی اپلیک میتوانند این میله را در دامنه ایجاد کنند. در این میله گیری میتوانند سیم ایجاد کرد و در این میله گیری میتوانند میله های ایجاد کنند و این میله های ایجاد شده باید با این میله های ایجاد شده تغذیه شوند. این میله گیری در این میله گیری میتوانند میله های ایجاد شده تغذیه شوند. این میله گیری میتوانند میله های ایجاد شده تغذیه شوند. این میله گیری میتوانند میله های ایجاد شده تغذیه شوند.



نمای مکانیکی از میله گیری در میله های پلی اپلیک برای تغذیه های پلی اپلیک

۱۶- میله گیری میتواند میله های پلی اپلیک ایجاد کند و این میله های پلی اپلیک میتوانند این میله را در دامنه ایجاد کنند. در این میله گیری میتوانند میله های ایجاد شده تغذیه شوند. این میله گیری میتوانند میله های ایجاد شده تغذیه شوند. این میله گیری میتوانند میله های ایجاد شده تغذیه شوند.

۱۷- میله گیری میتوانند میله های ایجاد شده تغذیه شوند. این میله گیری میتوانند میله های ایجاد شده تغذیه شوند. این میله گیری میتوانند میله های ایجاد شده تغذیه شوند.

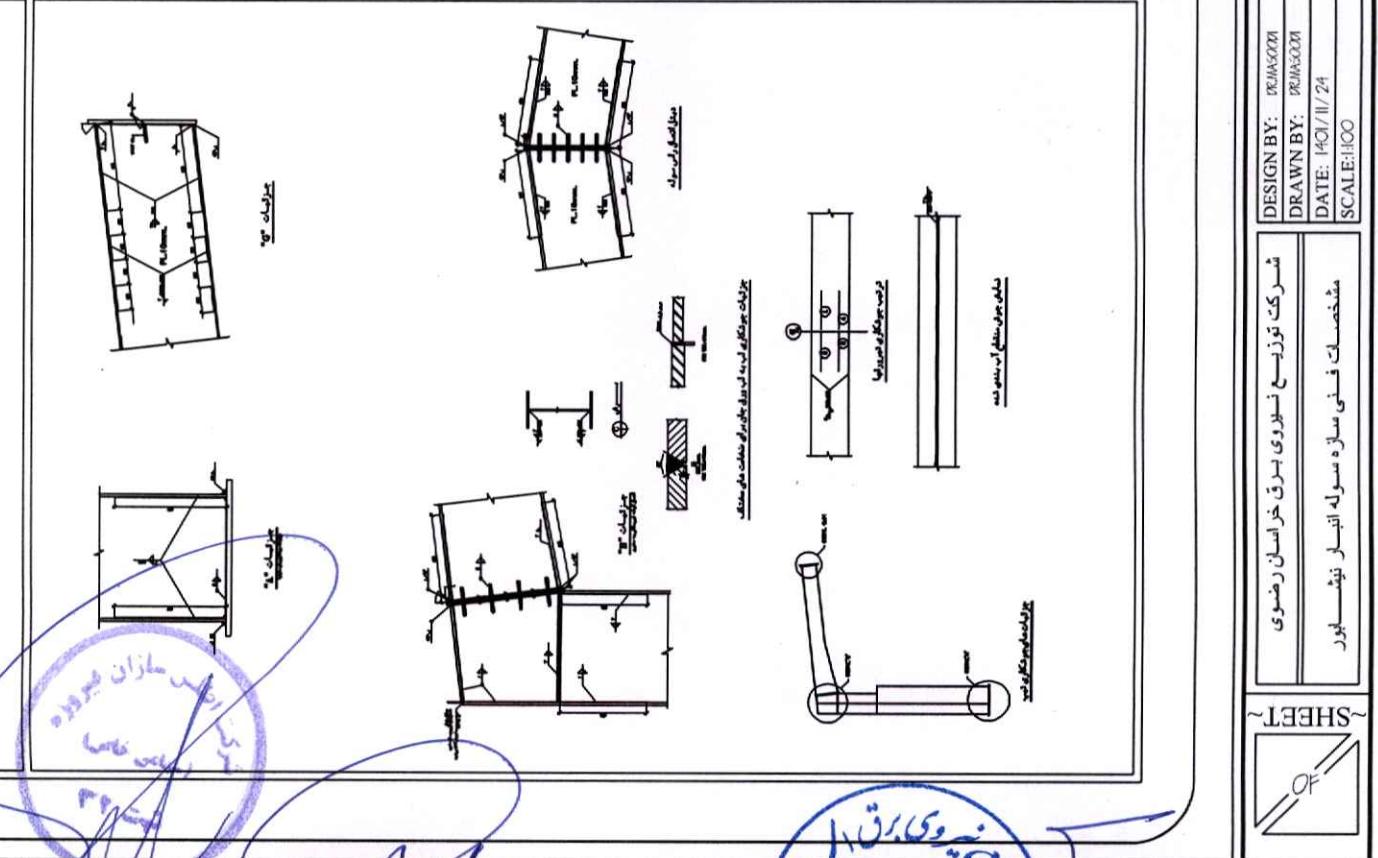

Pardis Saze Manshour Hashtom

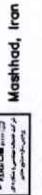


پردیس سازه منصور هشتوم

Mashhad, Iran

DESIGN BY:	DEMAZON	NO.	1	DATE	Comments
DRAWN BY:	DEMAZON	1	CHECDED	ENCLASOON	
DATE:	1401/11/24	2	COMBDA	ENCLASOON	
SCALE:	1:100	3	APPROVE	ENCLASOON	


شرکت توسعه نسلودی برق خراسان رضوی
مشخصات فنی مسازه مسله انسر نوشیبور

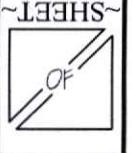

جدول رواداری سنتون ها

رواداری تئهای اصلی و فرعی و پابندنها

ردیف	نام	مقدار	دسته	توضیحات
۱	بازار	۵۰۰	بازار	پوشش خودرو
۲	باغچه	۶۰	باغچه	پوشش خودرو
۳	گلزار	۴۰	گلزار	پوشش خودرو
۴	سینما	۲۰	سینما	پوشش خودرو
۵	بازار	۴۰	بازار	پوشش خودرو
۶	باغچه	۴۰	باغچه	پوشش خودرو
۷	گلزار	۴۰	گلزار	پوشش خودرو
۸	سینما	۲۰	سینما	پوشش خودرو
۹	بازار	۴۰	بازار	پوشش خودرو
۱۰	باغچه	۴۰	باغچه	پوشش خودرو
۱۱	گلزار	۴۰	گلزار	پوشش خودرو
۱۲	سینما	۲۰	سینما	پوشش خودرو
۱۳	بازار	۴۰	بازار	پوشش خودرو
۱۴	باغچه	۴۰	باغچه	پوشش خودرو
۱۵	گلزار	۴۰	گلزار	پوشش خودرو
۱۶	سینما	۲۰	سینما	پوشش خودرو
۱۷	بازار	۴۰	بازار	پوشش خودرو
۱۸	باغچه	۴۰	باغچه	پوشش خودرو
۱۹	گلزار	۴۰	گلزار	پوشش خودرو
۲۰	سینما	۲۰	سینما	پوشش خودرو

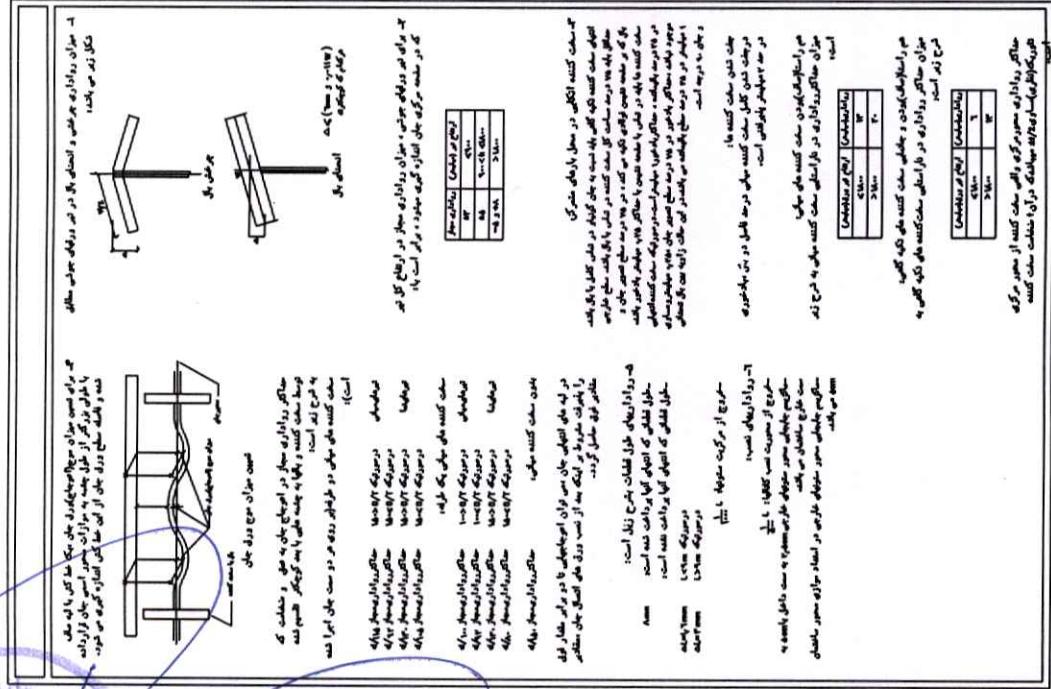

NO	DATE	COMMENTS
1	GEODED	ENGMAN-S004
2	COOLED	ENGMAN-S004
3	OZED	ENGMAN-S004
4	APPROVED	ENGMAN-S004

SHEET		DESIGN BY: ENGMAN-S004	DRAWN BY: ENGMAN-S004	SHRINKAGE: 1/24
شماره	نام	شماره	نام	شماره


Pardis Saze Manshour Hashtom
Mashhad, Iran



Foundation Plan

SC. 1:10

No.:

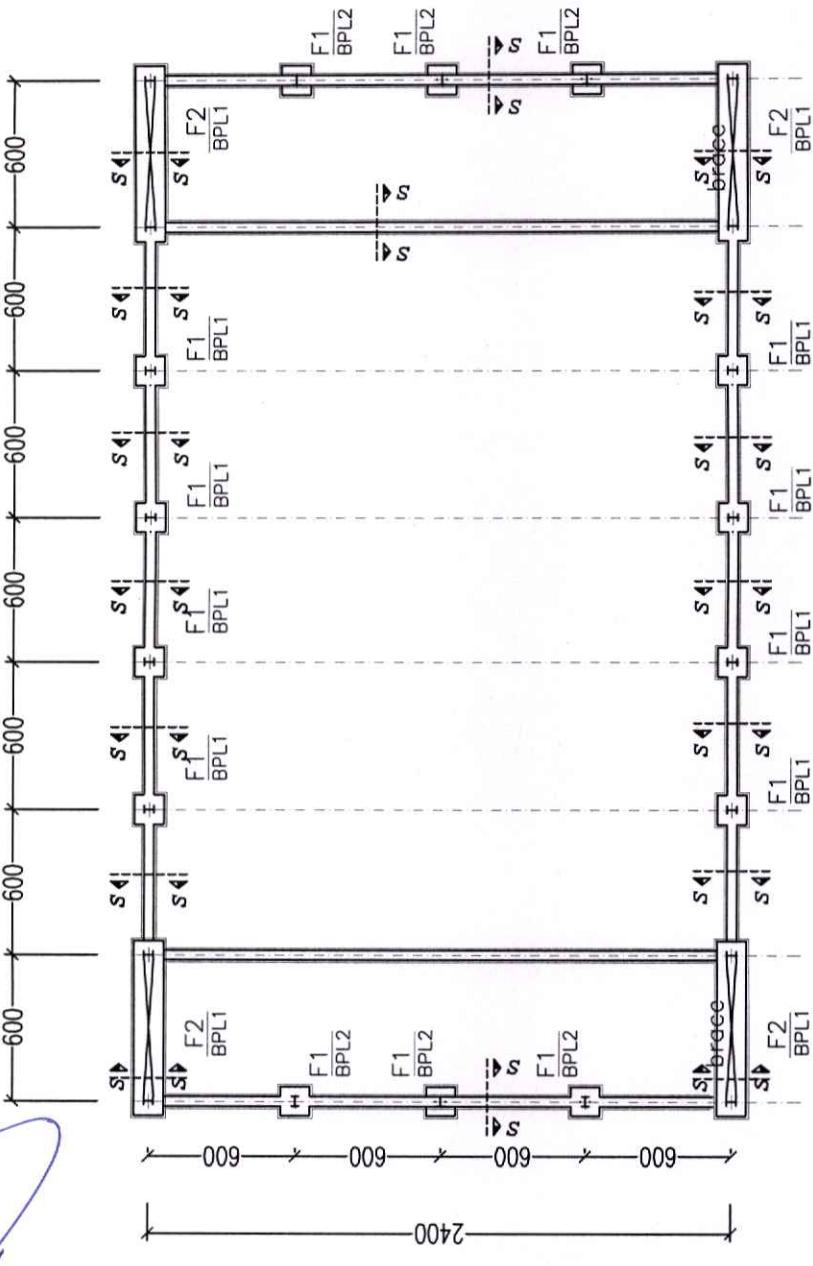

Pardis Saze Manshour Hashtom
 Mashhad, Iran



DESIGN BY:	DR. MASOONI	NO.	DATE	COMMENTS
DRAWN BY:	DR. MASOONI	1	CHECKED	ENCL.MASOONI
DATE:	1401/11/24	2	COMPLETED	ENCL.MASOONI
SCALE:	1:100	3	APPROVED	ENCL.MASOONI

شرکت توسعه نیروی برق خراسان رضوی
پلان فونداسیون سرمه اندیار نیف پلور

SHEET	OF
1	1

(8)

(7)

(6)


(5)

(4)

(3)

(2)


(1)

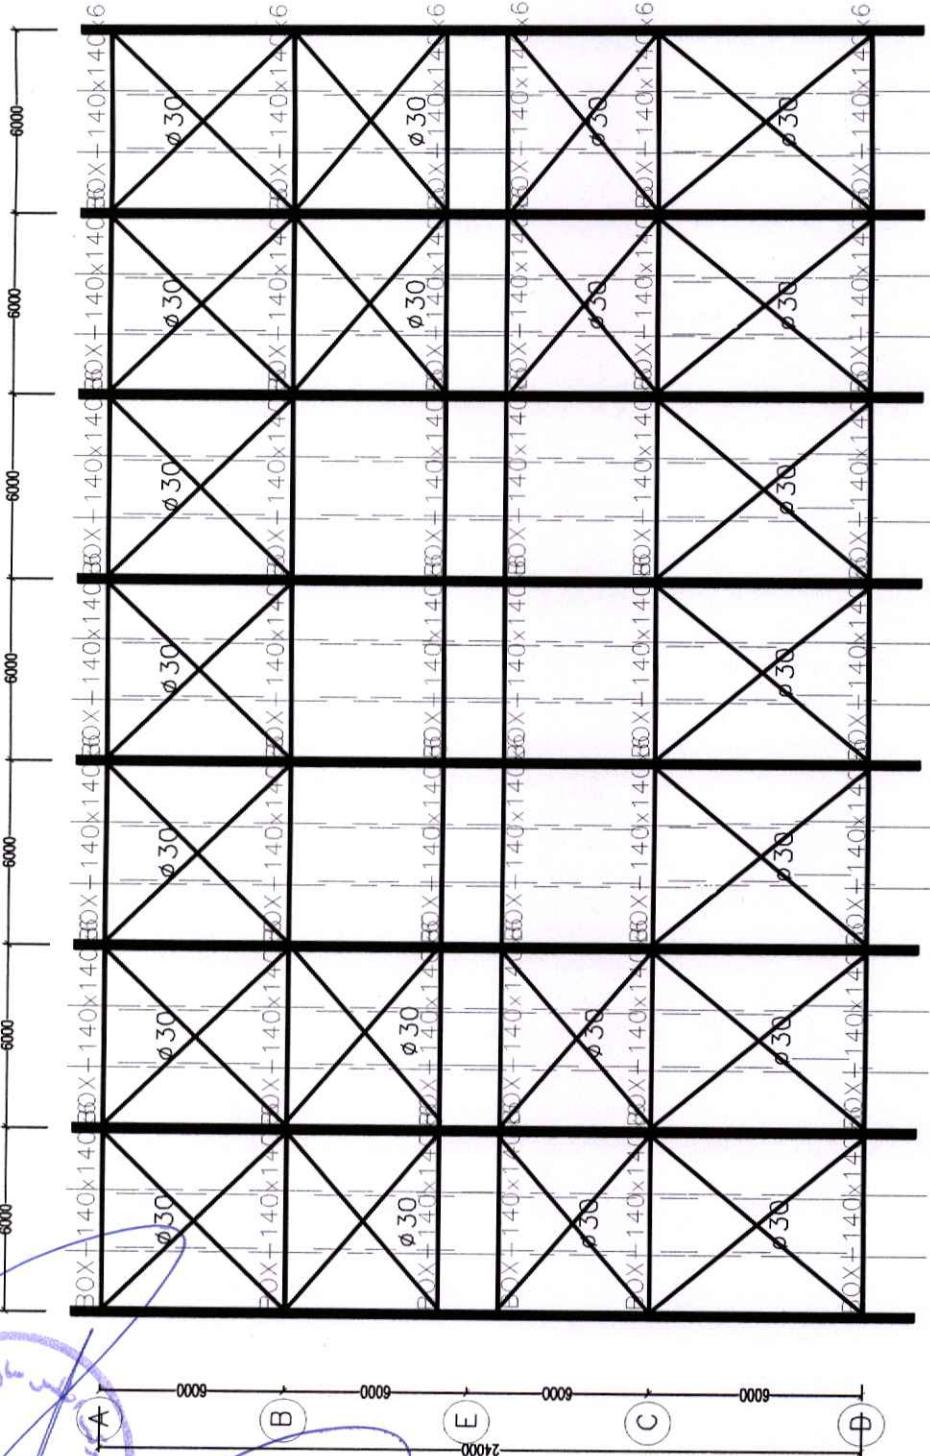

ROOF FRAMING PLAN PART 1 & 2

SC. 1:10

No.:

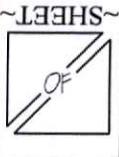

شرکت توسعه نیروی برق خراسان رضوی
بلان مهندسی سنتی سوله انسار نیشن پور


NO.	DATE	COMMENTS
1	CHESED	ENGM-5000
2	GOMIA	ENGM-5000
3	APPROVAL	ENGM-5000

Pardis Saze Manshour Hashtom
 Mashhad, Iran



ROOF FRAMING PLAN PART 1 & 2

SC. 1:10

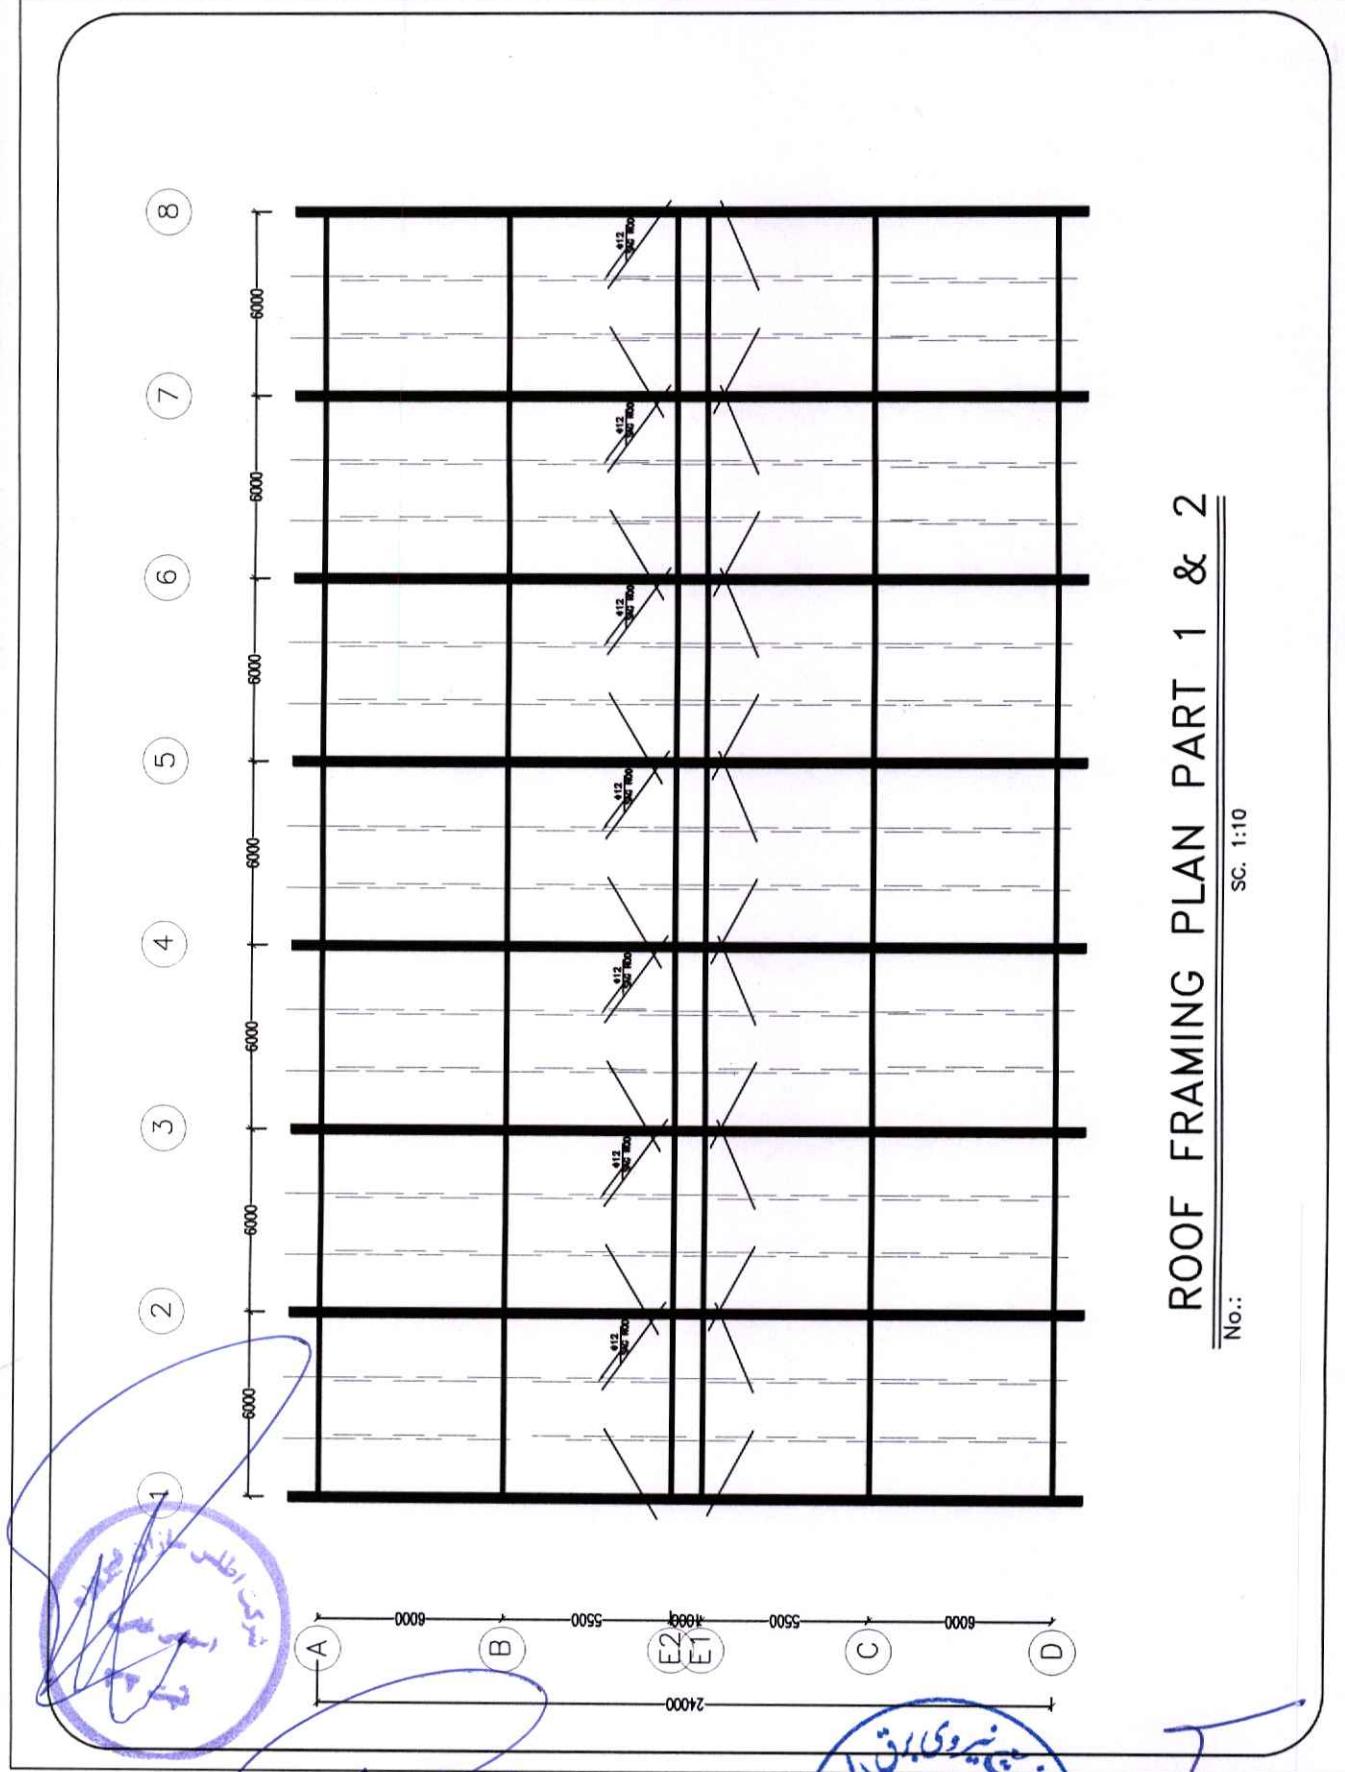


Pardis Saze Manshour Hashtom
Mashhad, Iran




NO.	DATE	COMMENTS
1	07/08/2001	ENG/MS/001
2	07/08/2001	ENG/MS/001
3	07/08/2001	ENG/MS/001


شرکت توزیع نیروی برق خراسان رضوی
پلان مهندسی ساختی سوله اندار بند پور

SHEET ~	
OF	

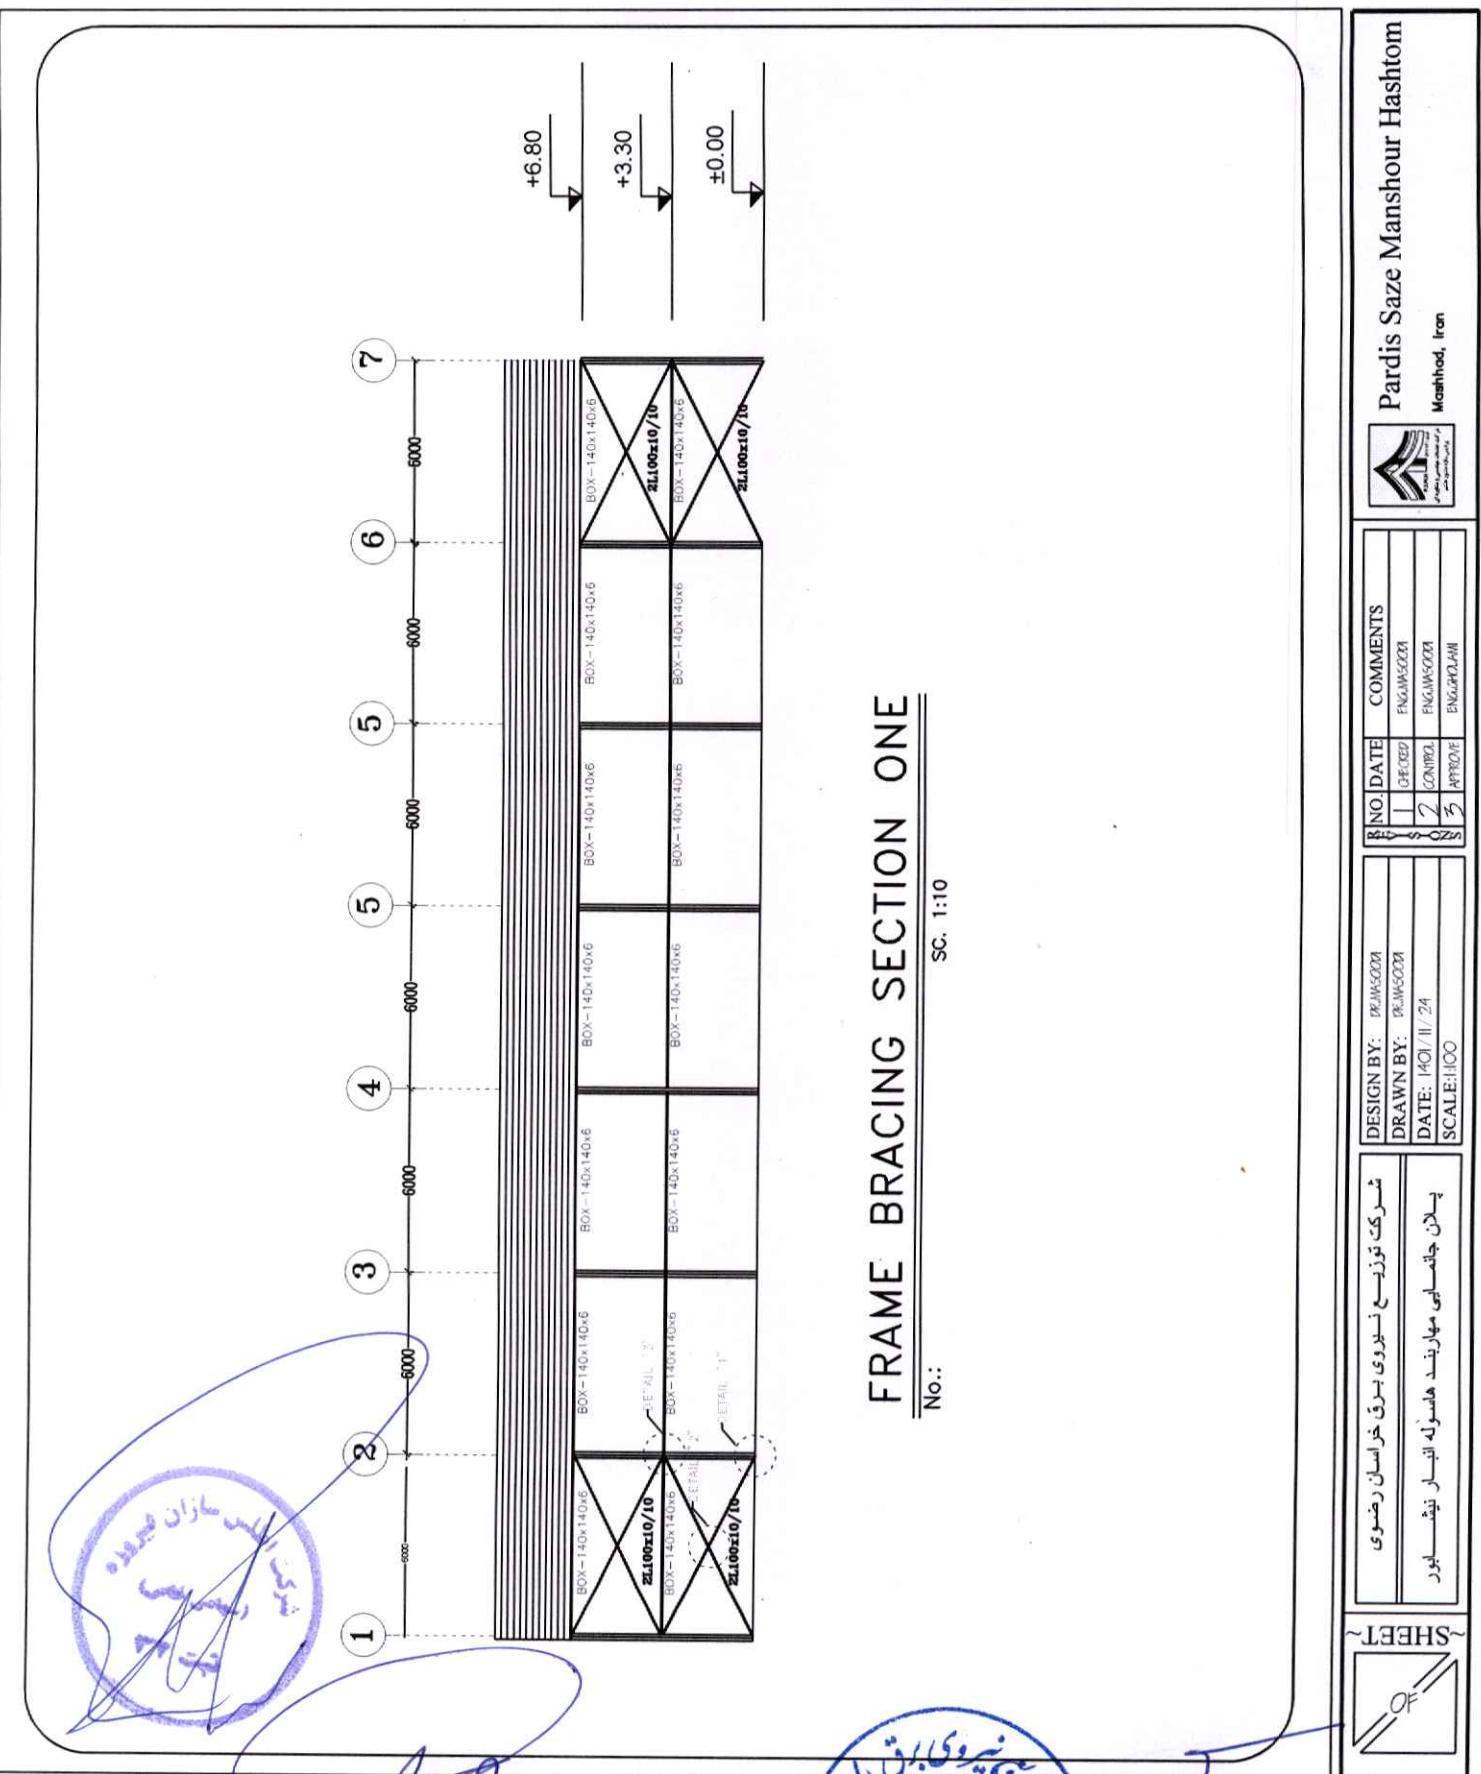

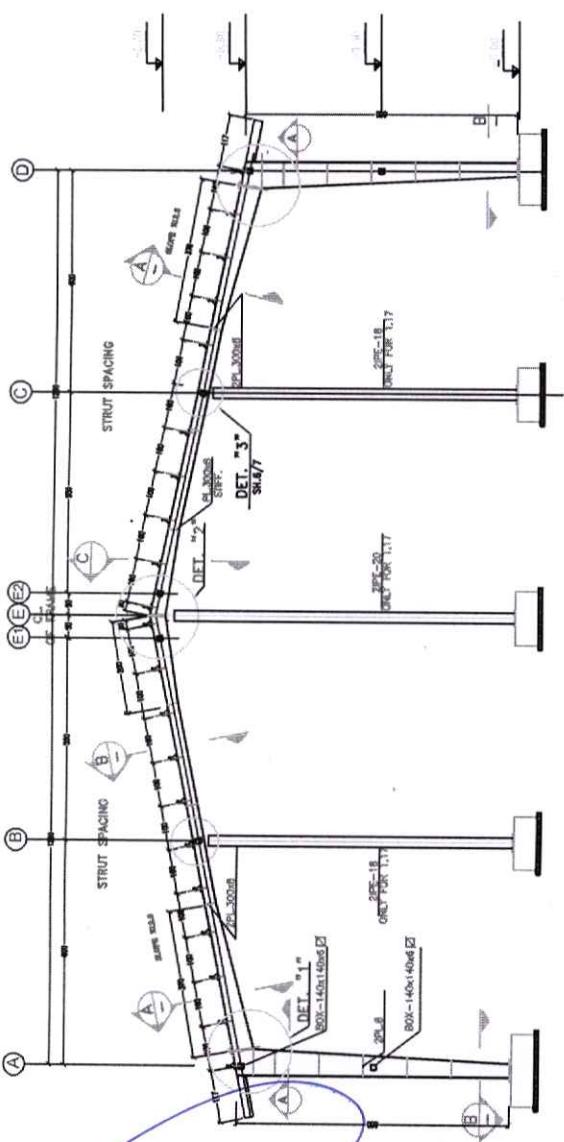

FRAME TYPE "FR-1" (ON AXIS # 1 TO 17")
Ref. 17

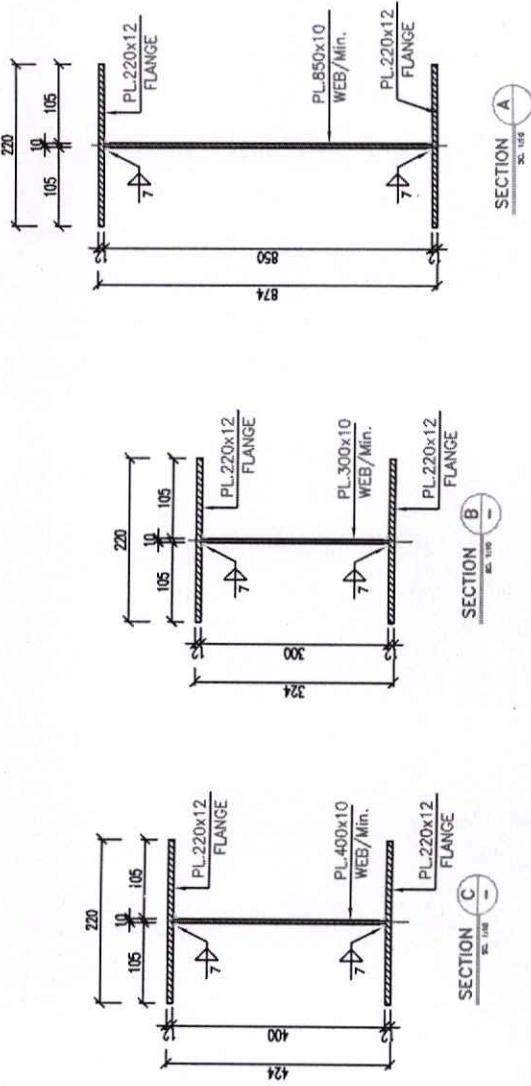

Pardis Saze Manshour Hashem
Mashhad, Iran



NO.	DATE	COMMENTS
1	14/09/2017	Bridging-Cross
2	14/09/2017	Bracing-Cross
3	14/09/2017	Flange/Cross
4	14/09/2017	Flange/Cross

شماره کار نویز ساختمانی پرسنل خبر انسانی رضه‌سرگی
خرانقیت استرس الایت مسحه لای اندیش فنی

SHEET	
OF	



Section ID	Section	Fy (kg/mm²)	Net Length (m)	Numbers	Total Length(m)	Total Weight(tn)
SC1	COL_W300x850_F220	24	6.500	72	468	35.24
SC2	2IPE180	24	7.100	4	28.4	1.09
SC3	2IPE200	24	7.700	2	15.4	0.73
SC4	BEAM_W850x300x400_F220	24	12.093	72	870.096	60.55
SC5	IPE180	24	1.000	72	72	0.79
TOTAL					98.40	

MAIN FRAME MEMBER LIST

Brace ID	Section	Net Length [m]	Numbers	Total Length(m)	Total Weight(tn)
SB1	2L100x10/10	6.820	80	546	16.42
SB2	BOX140x140x6	6.000	272	1632	40.82
TOTAL					57.24


BRACE MEMBER LIST

Section	Total Length(m)	Plate	Total Weight(tn)
IPE180	129	10 mm	605
IPE200	32	12 mm	586
L100x100x10	1092	20 mm	16
BOX140x140x6	1632	25 mm	58
Z180x60x6	4920		
Ø12	2312		
Ø30	975		

List of Sections and Plates

شماره:	۱	نام:	دکتر مسعود احمدی
شماره:	۲	نام:	سید علی ابراهیمی
شماره:	۳	نام:	سید علی ابراهیمی
شماره:	۴	نام:	سید علی ابراهیمی
شماره:	۵	نام:	سید علی ابراهیمی

DESIGN BY:	DRAWDOWN	NO	DATE	COMMENTS
DRAWN BY:	DRAWDOWN	1	CHECKED	EN.GAW-5001
DATE:	۱۰/۱۱/۲۴	2	CONTROL	EN.GAW-5001
SCALE:	1/100	3	APPROVED	EN.GAW-5001

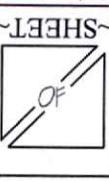

BEAM_W850-300-400_F220

IPE180

COL_W300-850_F220

2IPE200

2IPE180

MAIN FRAME




Pardis Saze Manshour Hashem


Mashhad, Iran



DESIGN BY:	DE-M5003	NO.	DATE	COMMENTS
DRAWN BY:	DE-M5003	1	CHECKED	ENGLISH/ARABIC
DATE:	1401/11/24	2	CONTROL	ENGLISH/ARABIC
SCALE:	1:100	3	AFT/C/01	ENGLISH/ARABIC

شرکت توسعه تیروی برق خراسان رضوی
بنیاد مسکونی و تیروی ها سرمه انبار نیش ابور

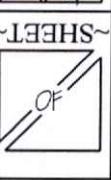

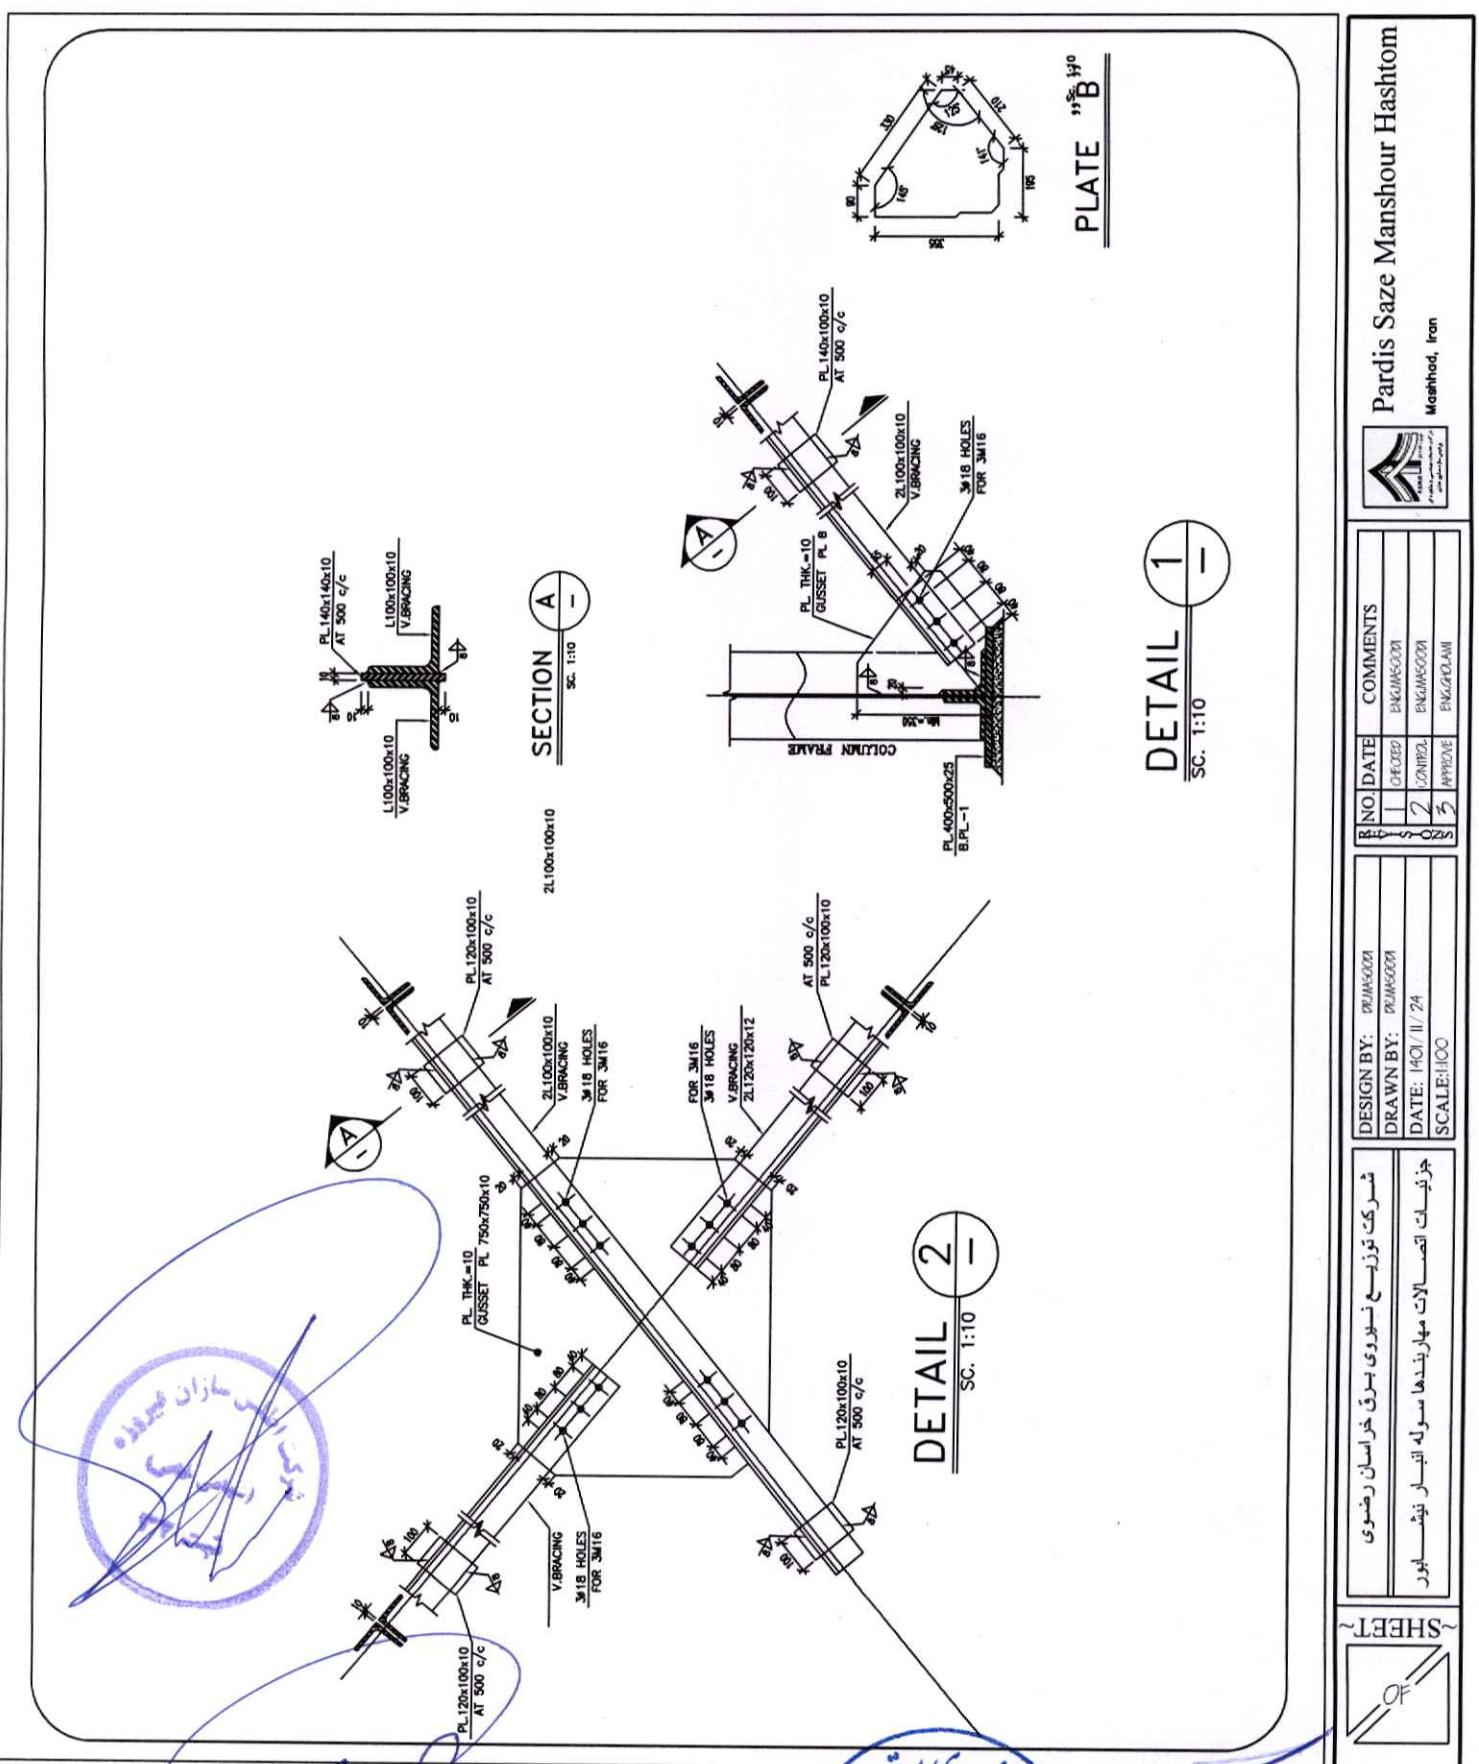


~SHEET~
OF

شـرـكـتـ قـرـبـ نـسـلـوـيـ بـرـقـ خـارـسـانـ رـضـوـيـ
هـزـنـدـاتـ اـصـسـاـلـاتـ مـهـارـنـدـهـاـ سـولـهـ اـنـسـارـ زـيـنـهـ
مـدـنـهـ اـسـيـانـ


DESIGN BY:	DR. M.SOHBI	DRAWN BY:	DR. M.SOHBI	NO.	DATE	COMMENTS
				1	OFFICED	ENG.M.SOHBI
				2	CONTR.	ENG.M.SOHBI
				3	APPROVE	ENG.M.SOHBI
					SC. 1:100	

DESIGN BY:	DR. M.SOHBI	DRAWN BY:	DR. M.SOHBI	NO.	DATE	COMMENTS
				1	OFFICED	ENG.M.SOHBI
				2	CONTR.	ENG.M.SOHBI
				3	APPROVE	ENG.M.SOHBI
					SC. 1:100	

Pardis Saze Manshour Hashtom
Mashhad, Iran

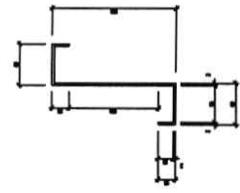


Z PURLIN TYPICAL SECTION

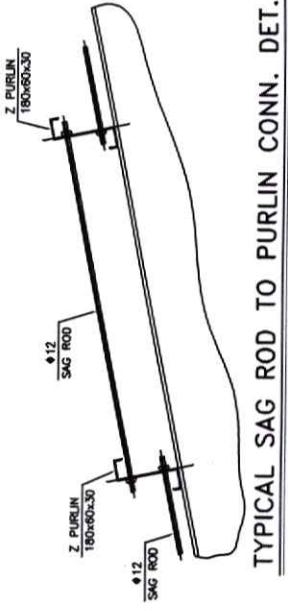


TYPICAL SAG ROD TO PURLIN CONN. DET.

SECTION A -

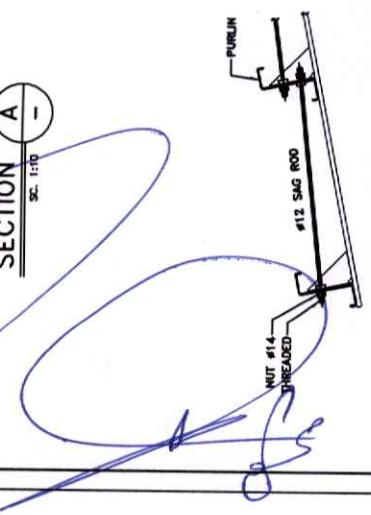


DETAIL FOR SAGROD

Sc. 1:10

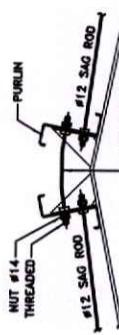


DETAIL FOR CROWN SAGROD

Sc. 1:10

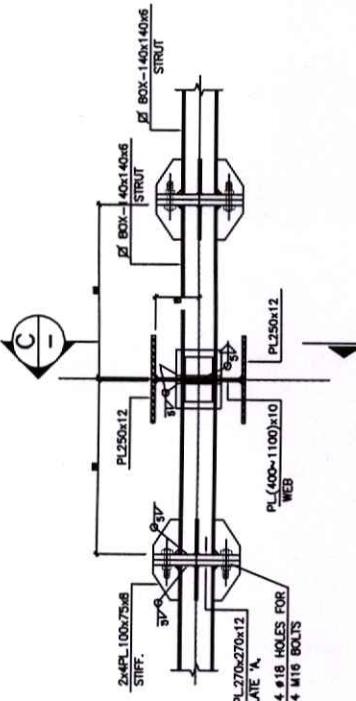

SECTION A -

Sc. 1:10

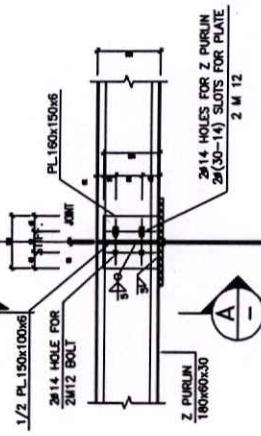


TYPICAL PURLIN TO RAFTER CONN. DET.

Sc. 1:10

SHEET		DESIGN BY:	DRAWN BY:	DATE:	COMMENTS
		DR.MSC001	DR.MSC001	ENG.MSC001	
				14/01/24	
				SCALE:1/100	ENG.GOLAM


NO.	DATE	COMMENTS
1	CHECKED	ENG.MSC001
2	CONDED	ENG.MSC001
3	APPROVE	ENG.GOLAM

Pardis Saze Manshour Hashtom
Mashhad, Iran

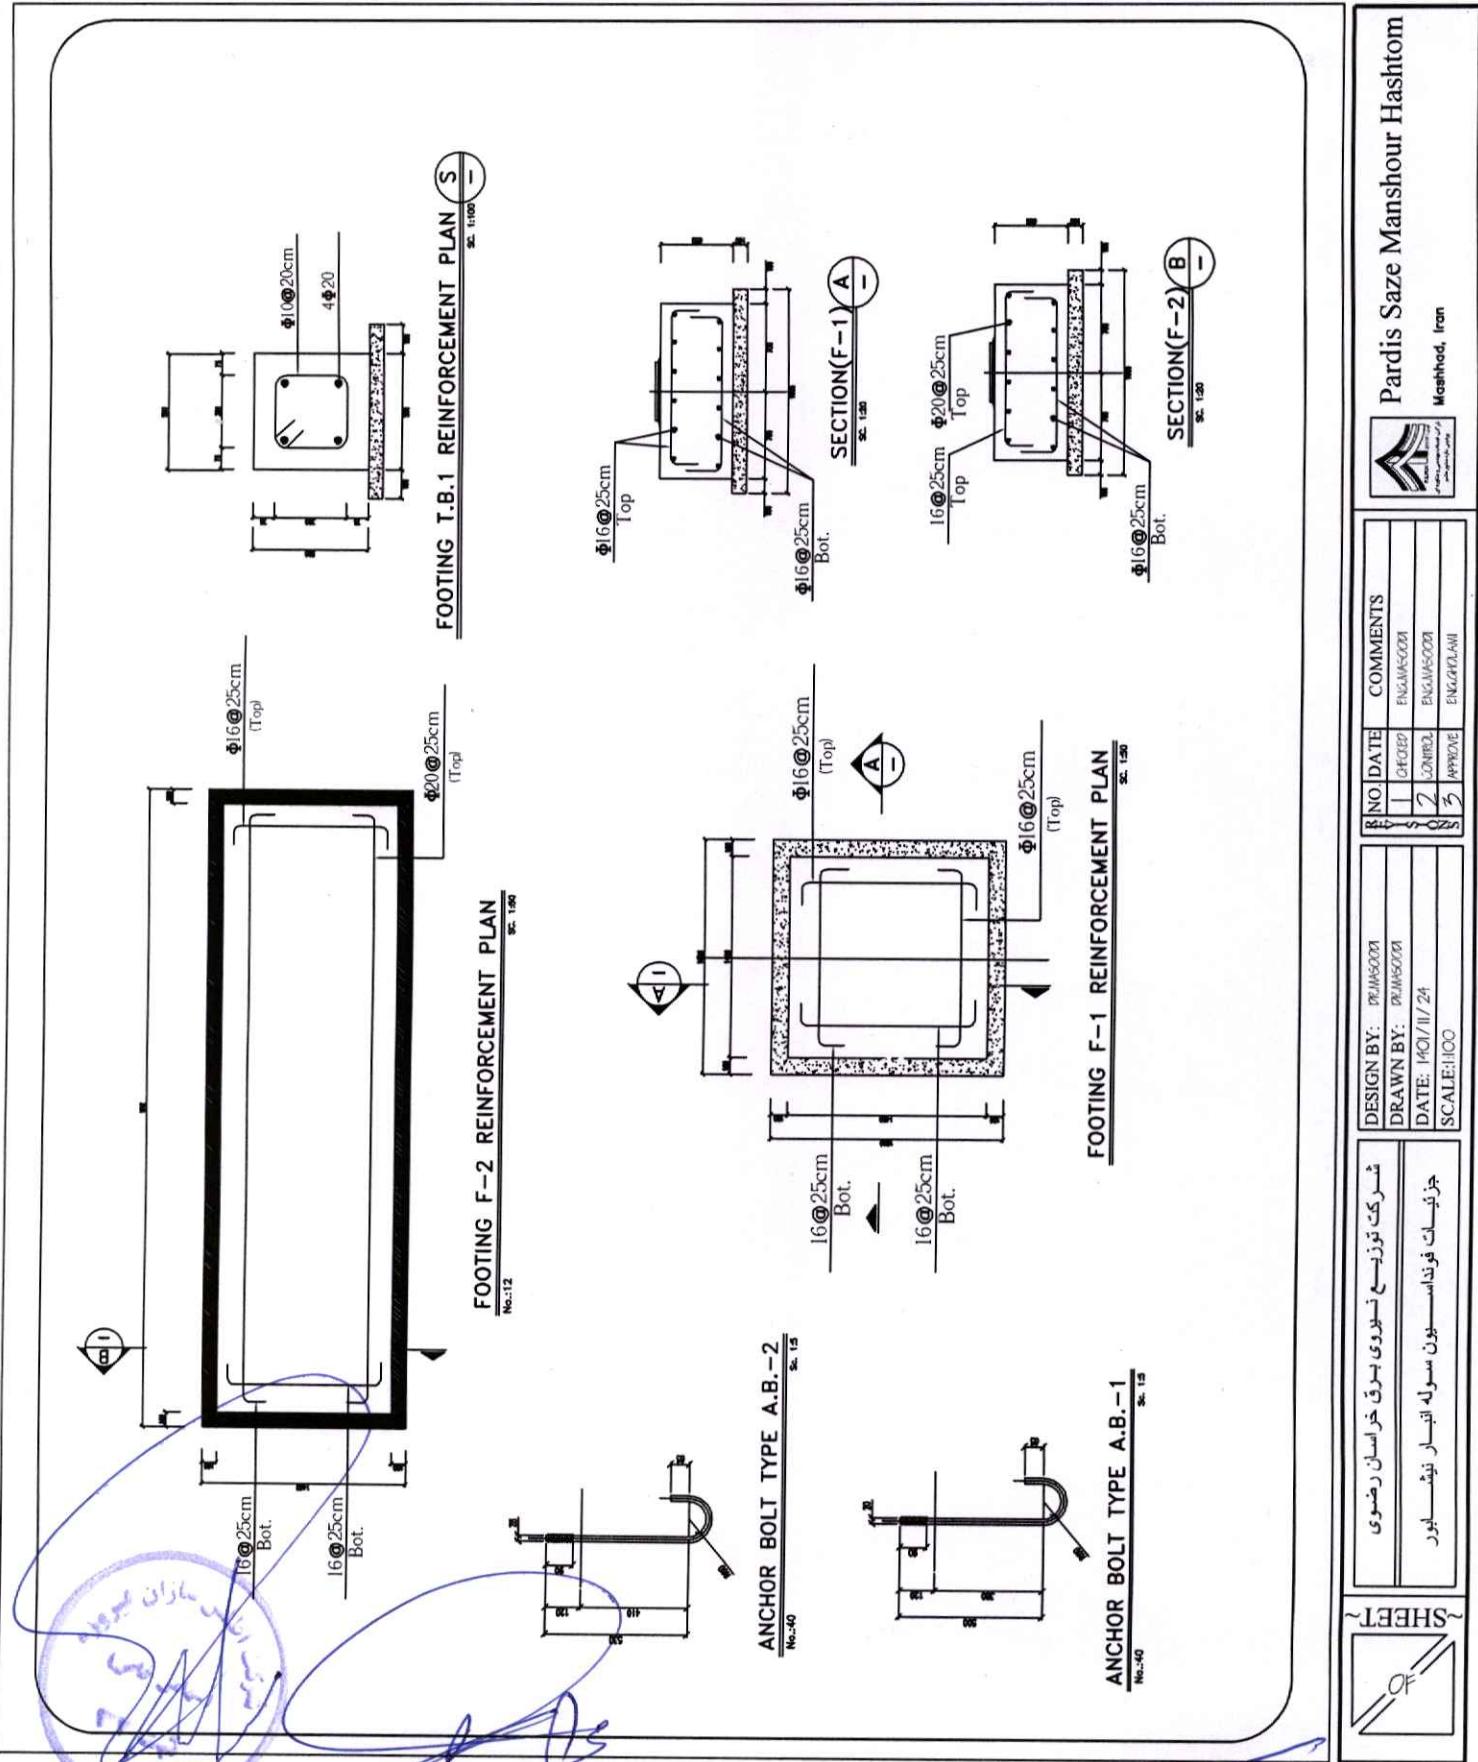

Chaharzad
Chaharzad


Jafar
Jafar

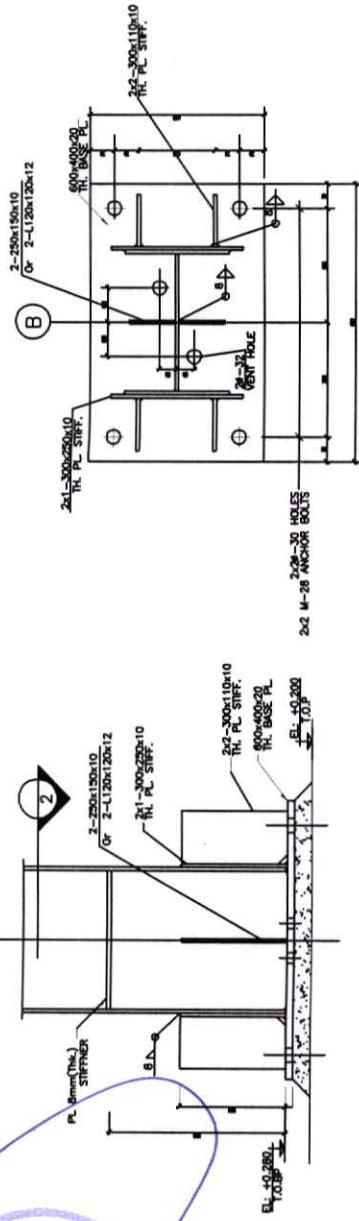

BASE PLATE TYPE "B.PL.-1"

No.:12 Sc. 1:10

SECTION 2

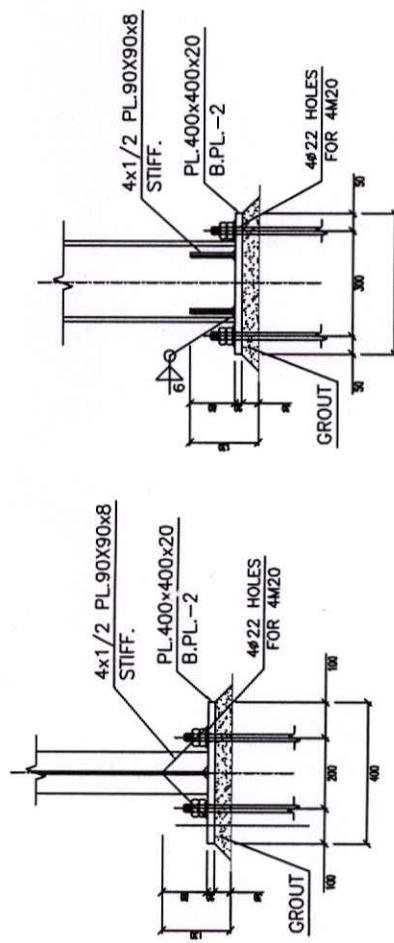

BASE PLATE TYPE "B.PL.-2"

No.:12 Sc. 1:10

VIEW C


VIEW D


Pardis Saze Manshour Hashim
Mashhad, Iran



NO.	DATE	COMMENTS
1	CHEMED	ENG.W.S.COM
2	CHECKED	ENG.W.S.COM
3	APPROVED	ENG.G.D.A.M
4	APPROVED	ENG.G.D.A.M

DESIGN BY:	DRAWn/2001
DRAWN BY:	DRAWn/2001
DATE:	14Q1 / II / 24
SCALE:	1:100

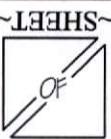

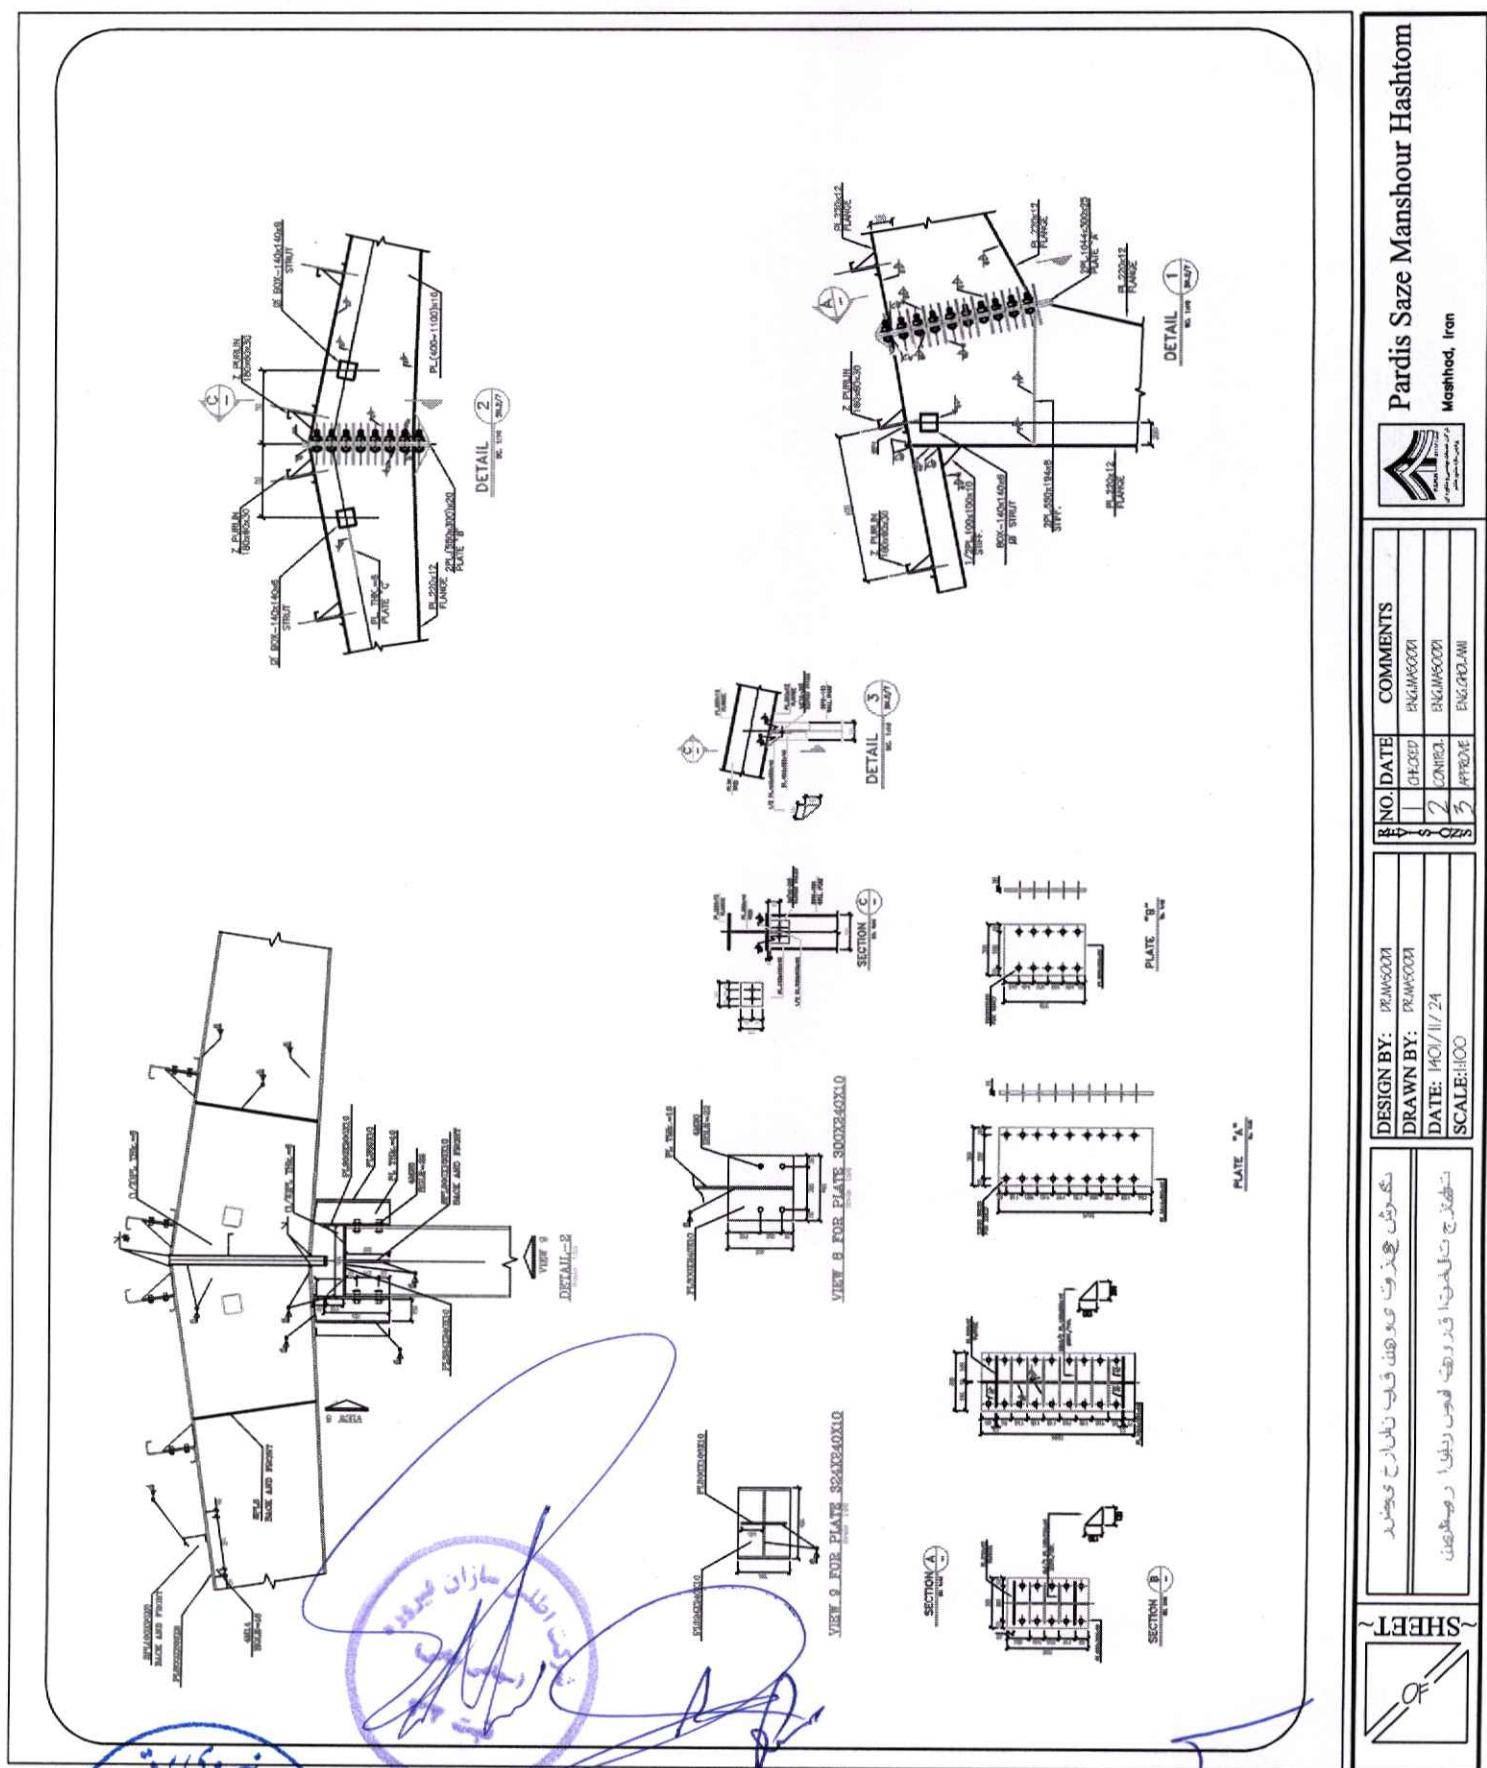

Pardis Saze Manshour Hashtom
Mashhad, Iran



NO.	DATE	COMMENTS
1	CHECKED	PHARMACOON
2	CONFIRMED	BAGHMOON
3	APPROVED	ENG.GOOD

DESIGN BY:	DRAWMAN
DRAWN BY:	DRAWMAN
DATE:	1401/11/24
SCALE:	1:100

نگارش سازمان اسناد و کتابخانه ملی ایران
تبلیغاتی تدبیحی قدر و دسته افوب دینی در همه جا


SHEET ~ OF

Pardis Saze Manshour Hashtom
Mashhad, Iran



NO.	DATE	COMMENTS
1	04/02/2021	Engineering
2	02/03/2021	Comments
3	04/03/2021	Review

شماره کار:	نحوه سازی سقف
تاریخ:	۱۰/۰۲/۲۰۲۱

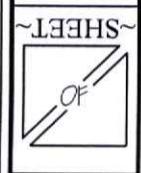

TYPICAL ROOF BRACING CONN. DETAIL



VIEW SC. 1/10

DETAIL 1 SC. 1/10

DETAIL 3 SC. 1/10



VIEW SC. 1/10

SECTION C SC. 1/10


SECTION B SC. 1/10

PLATE "A" SC. 1/10


PLATE "B" SC. 1/10

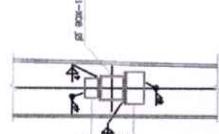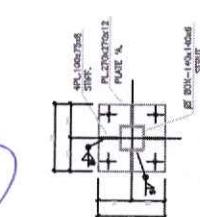

DETAIL 1 SC. 1/10

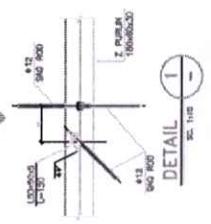


DETAIL 3 SC. 1/10

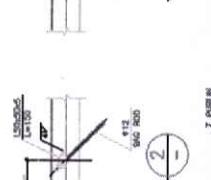


VIEW SC. 1/10



DETAIL 2 SC. 1/10

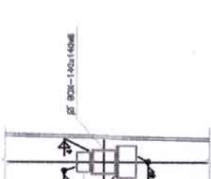

SECTION C SC. 1/10

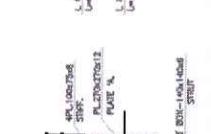

TYPICAL FLANGE STAY SC. 1/10

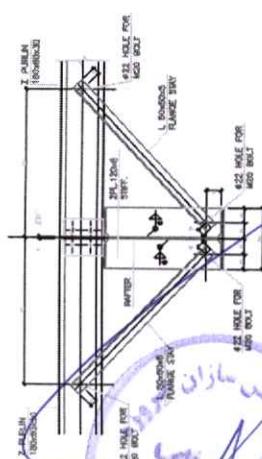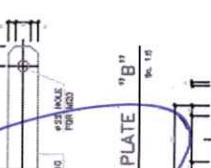

پنداری بتن
تمام زرمان
آبادی خاص

سازمان
پنداری بتن
آبادی خاص

سازمان
پنداری بتن
آبادی خاص

1

2

3

78


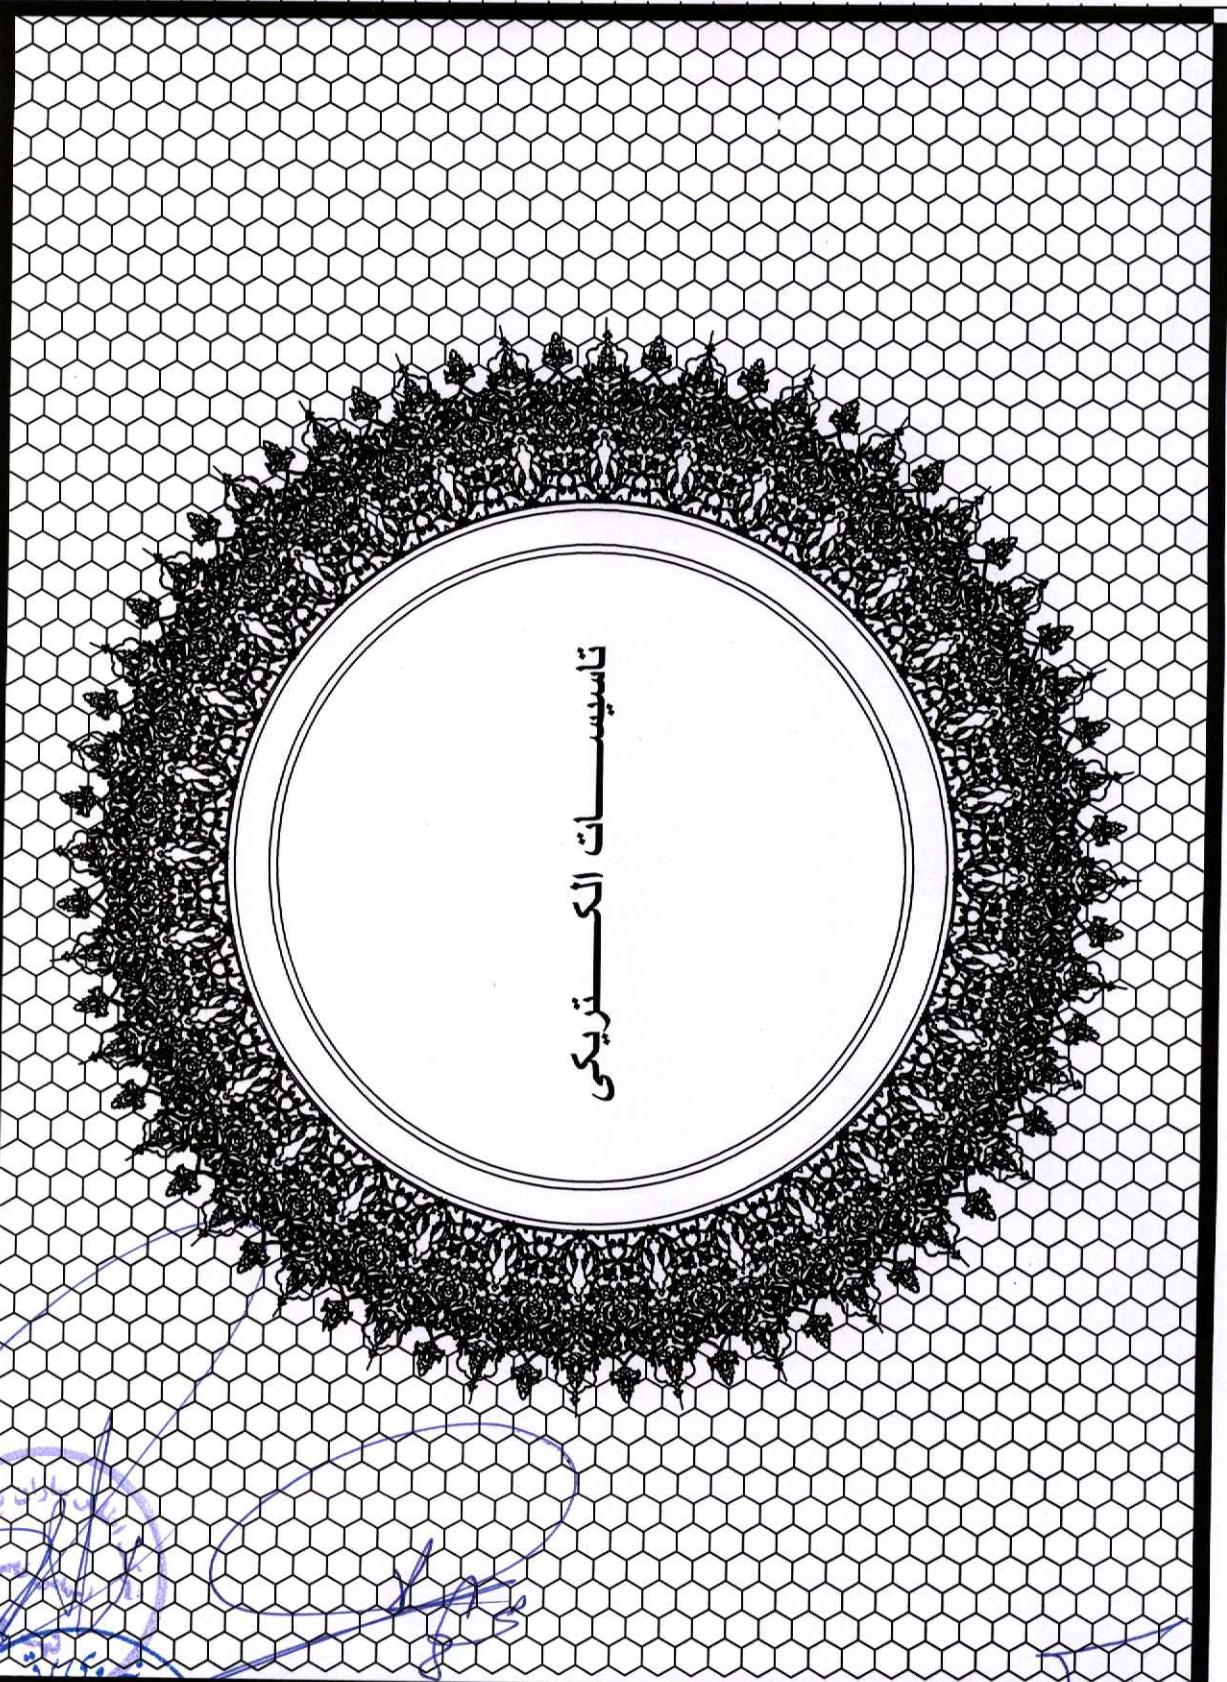


میرزا

سید مرتضی

دستور


باید

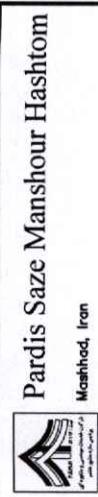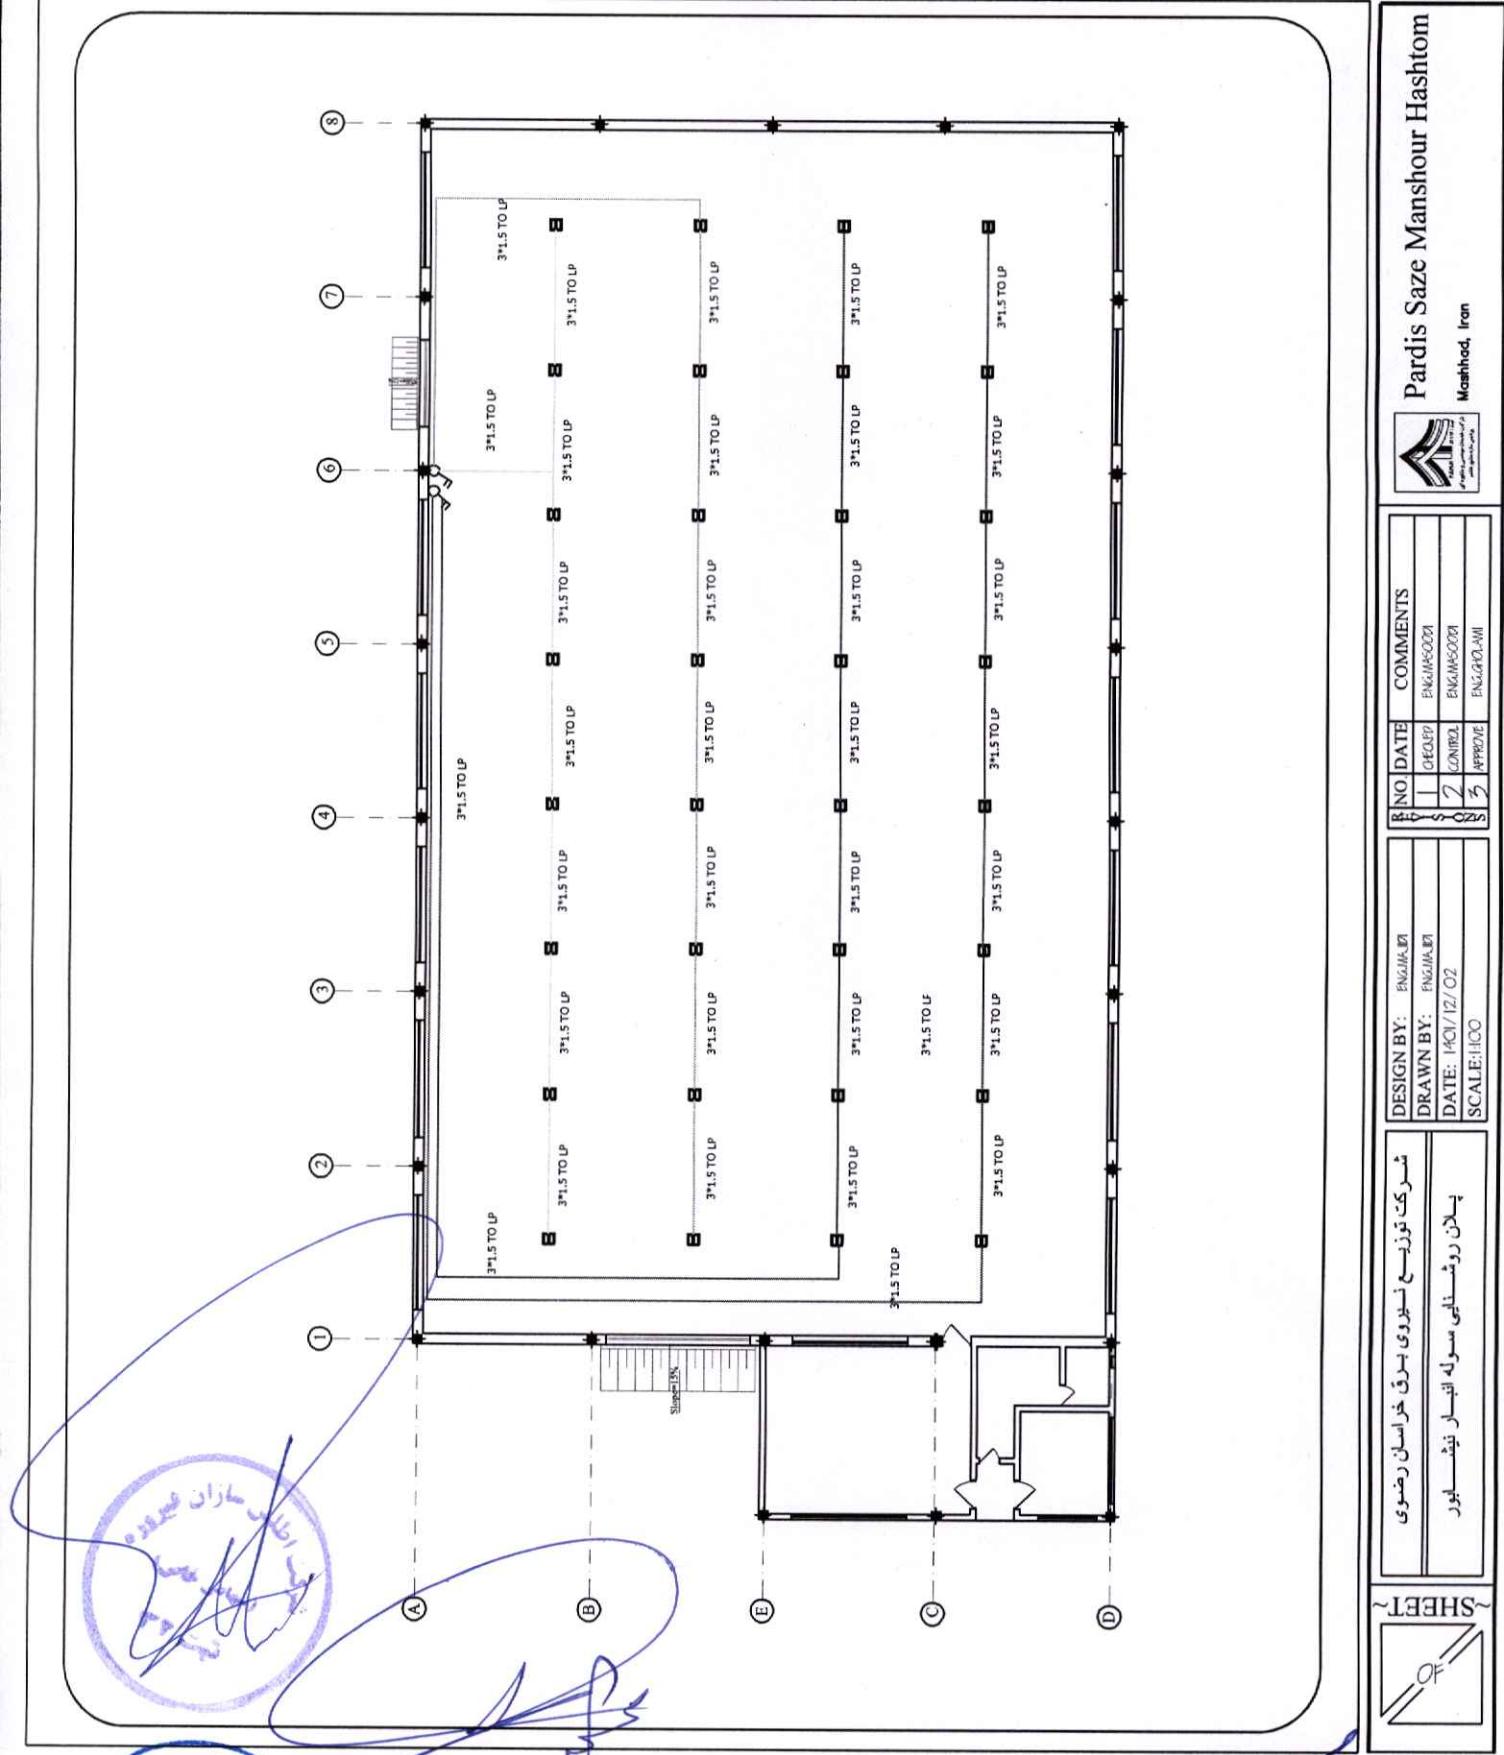


ENO	DATE	COMMENTS
S-1	CHECKED	ENG.M.SOCO
S-2	CONTROL	ENG.M.SOCO
S-3	APPROVE	ENG.GOHAMI

DESIGN BY:	ENG.MAHDI
DRAWN BY:	ENG.MAHDI
DATE:	1401/12/02
SCALE:	1:100

شروع توزیع سلیمانی بر ق خراسان رضوی
پلان روشنایی موله انبار نیش
لیبور

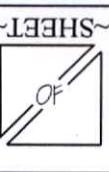


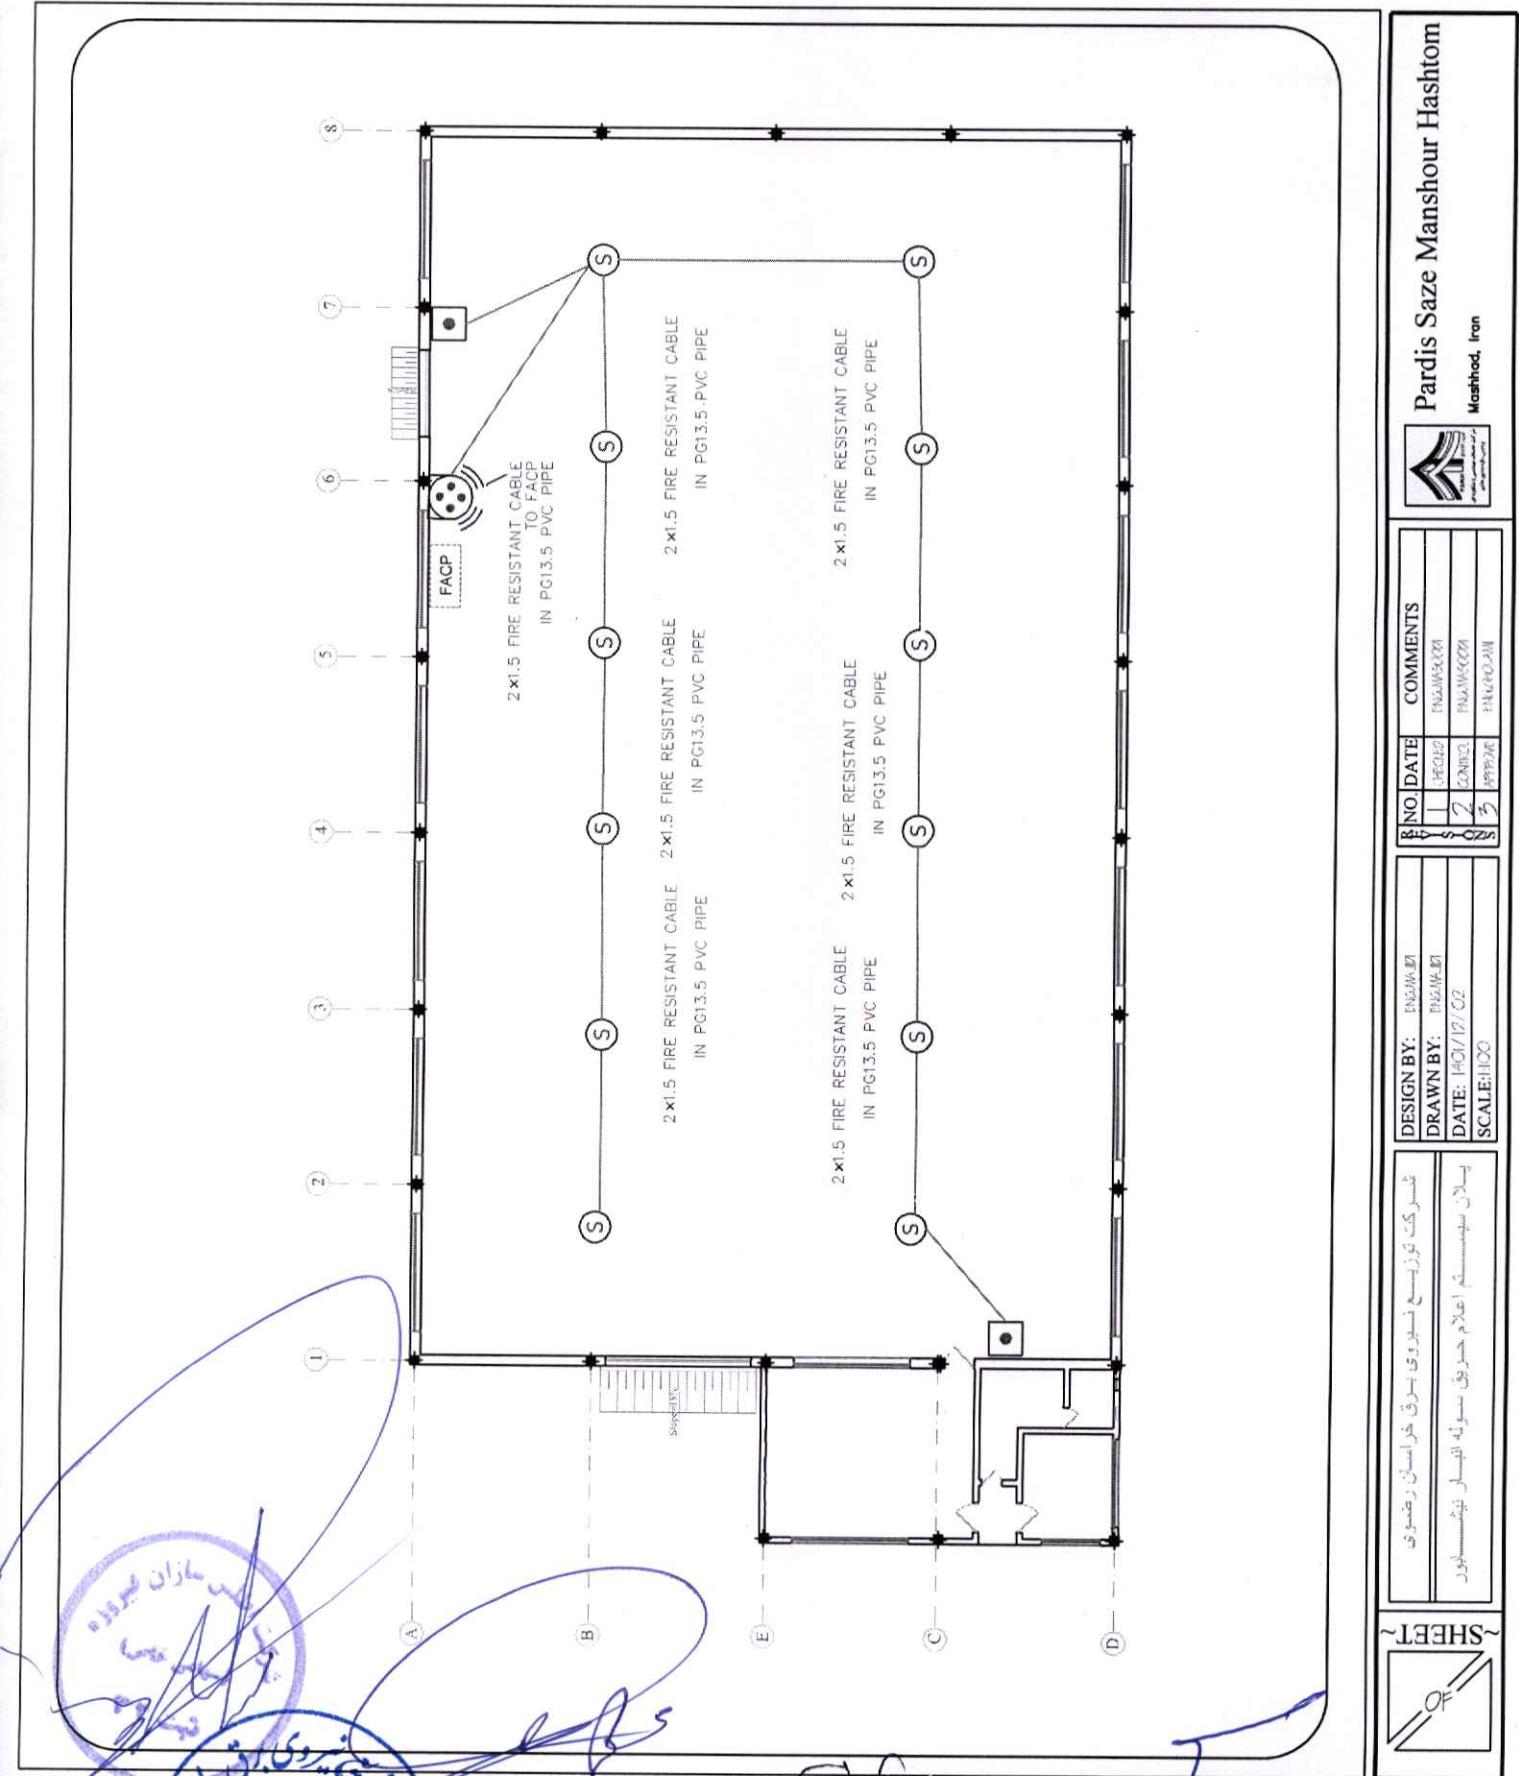

Pardis Saze Manshour Hashtom
 Mashhad, Iran

NO.	DATE	COMMENTS
1	1402/02/02	مشهود
2	1402/02/02	مشهود
3	1402/02/02	مشهود

DESIGN BY:	DRAWN BY:	DATE:	SCALE:
شرکت فناوری امنیتی سایبری سوله اندیشه	شرکت فناوری امنیتی سایبری سوله اندیشه	۱۴۰۲/۰۲/۰۲	۱:۱۰۰

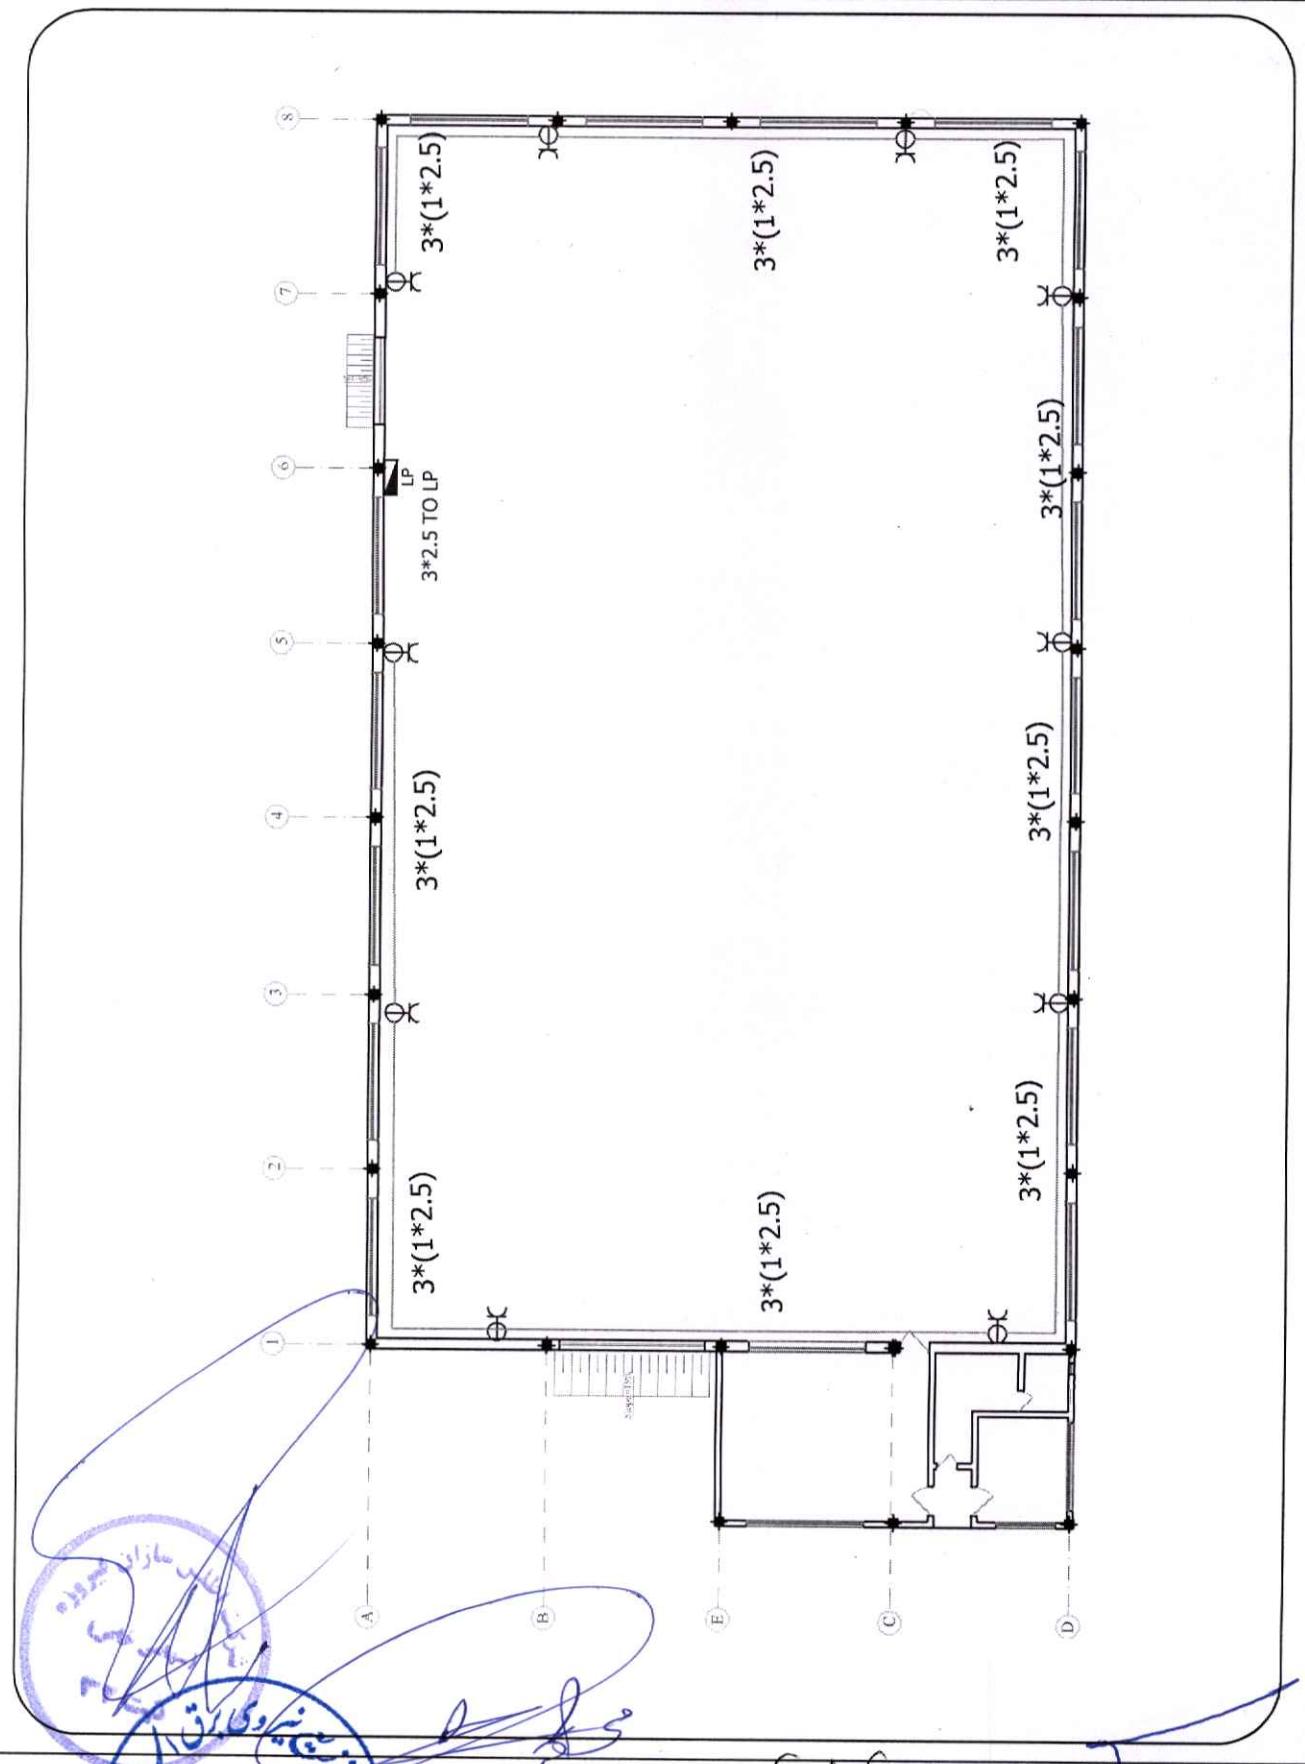

DESIGN BY:	H. Hashem	NO.	DATE	COMMENTS
DRAWN BY:	H. Hashem			PERSIAN
DATE:	1401/12/22	1	09:00 AM	
SCALE:	1:100	2	09:00 AM	
مشترک نویزه نسیده برق خراسان رضوی مشترک نویزه نسیده برق خراسان رضوی مشترک نویزه نسیده برق خراسان رضوی				
SHEET ~				

Pardis Saze Manshour Hashtom
Mashhad, Iran